


## 入札公告（建設工事）

次のとおり一般競争入札（政府調達協定対象外）に付します。

令和5年5月8日

分任契約担当官 陸上自衛隊出雲駐屯地  
第356会計隊 第356会計隊出雲派遣隊長 矢野 健二

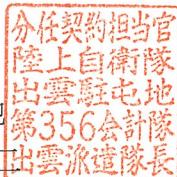

### 1 工事概要

- (1) 工事名 (5) 88号庁舎内部改修工事
- (2) 工事場所 陸上自衛隊出雲駐屯地
- (3) 工事内容 本工事は、以下の工事を行うものである。  
内装工事（床タイル張り）、電線工事、配管工事、塗装工事
- (4) 工期 令和6年2月29日（木）まで。
- (5) 本工事は、工事費内訳明細書の提出を義務付ける工事である。

### 2 競争参加資格

- (1) 予算決算及び会計令（昭和22年勅令第165号。以下「予決令」という。）第70条及び第71条の規定に該当しない者であること。
- (2) 防衛省における令和5・6年度一般競争（指名競争）参加資格（以下「防衛省競争参加資格」という。）のうち、「建築工事」で級別の格付を受け、中国四国防衛局に競争参加を希望していること（会社更生法（平成14年法律第154号）に基づき更生手続開始の申立てがなされている者又は民事再生法（平成11年法律第225号）に基づき再生手続開始の申立てがなされている者については、手続開始の決定後、再度級別の格付を受けていること。）。
- (3) 会社更生法に基づき更生手続開始の申立てがなされている者又は民事再生法に基づき再生手続開始の申立てがなされている者（(2)の再度級別の格付を受けた者を除く。）でないこと。
- (4) 防衛省競争参加資格の「建築工事」に係る等級がD等級以上であること。
- (5) 平成18年度以降入札公告日までに、元請けとして完成・引渡しが完了した工事のうち、建物改修関連工事を施工した実績を有すること（建設共同企業体の構成員としての実績は、出資比率が20%以上のものに限る。）。

なお、当該実績が平成13年12月25日以降に完成した防衛省発注機関（契約担当官等が属する防衛省本省の内部部局、防衛大学校、防衛医科大学校、防衛研究所、統合幕僚監部、陸上幕僚監部、海上幕僚監部、航空幕僚監部、情報本部、防衛監察本部、地方防衛局並びに統合幕僚長及び陸上幕僚長、海上幕僚長又は航空幕僚長の監督を受ける陸上自衛隊、海上自衛隊及び航空自衛隊の部隊及び機関並びに防衛装備庁をいう。以下同じ。）（旧防衛施設局及び旧防衛施設支局を含む。）の発注した工事に係るものにあっては、施工成績評定通知書又は工事成績評定通知書の評定点

合計（以下「評定点合計」という。）が65点未満のものを除く。

また、実績が工事成績相互利用登録機関が発注した工事で工事成績評定相互利用対象工事に該当するものである場合は、工事成績の評定点が65点未満のものを除くこと。

- (6) (5)の施工実績が防衛省発注機関（旧防衛施設局及び旧防衛施設支局を含む。）の発注した工事（平成13年12月25日以降に完成した工事で65点以上。）の者又は提出する工程表の工程管理に対する技術的所見が適切である者。
- (7) 次の基準を全て満たす主任技術者を当該工事に配置できること。
  - ア 2級建築施工管理技士又は同等以上の資格を有する者である。
  - イ 平成18年度以降入札公告日までに、(5)に掲げる工事の経験を有する者である（原則、着工から完成まで従事している。）。
- なお、当該経験が平成13年12月25日以降に完成した防衛省発注機関（旧防衛施設局及び旧防衛施設支局を含む。）の発注した工事に係るものにあっては、評定点合計が65点未満のものを除く。また、経験が工事成績相互利用登録機関が発注した工事で工事成績評定相互利用対象工事に該当するものである場合は、工事成績の評定点が65点未満のものを除く。
- (8) 競争参加資格確認申請書（以下「申請書」という。）及び競争参加資格確認資料（以下「資料」という。）の提出期限の日から開札の時点までの期間に、中国四国防衛局長から、「工事請負契約等に係る指名停止等の措置要領について」（防整施（事）第150号。28. 3. 31）に基づく指名停止を受けていないこと。
- (9) 入札に参加しようとする者の間に資本関係又は人的関係がないこと（資本関係又は人的関係がある者のすべてが共同企業体の代表者以外の構成員である場合を除く。）。
- (10) 中国四国防衛局管轄区域内（鳥取県、島根県、岡山県、広島県、山口県、徳島県、香川県、愛媛県、高知県）に建築業法の許可（当該工事に対応する建設業種）に基づく本店、支店又は営業所が所在すること。
- (11) 都道府県警察から暴力団関係業者として防衛省が発注する工事等から排除するよう要請があり、当該状態が継続している有資格業者でないこと。

### 3 入札手続等

#### (1) 担当部局

##### ア 入札手続きに関する事項

〒693-0052 島根県出雲市松寄下町1142-1

陸上自衛隊出雲駐屯地第356会計隊出雲派遣隊（担当者：矢野）

TEL 0853-21-1045（内線345） FAX 0853-21-1045（直通）

メール [ma357fin-ma@inet.gsdf.mod.go.jp](mailto:ma357fin-ma@inet.gsdf.mod.go.jp)

##### イ 仕様書の内容に関する事項

〒693-0052 島根県出雲市松寄下町1142-1

陸上自衛隊出雲駐屯地 業務隊（担当者：松林）

TEL 0853-21-1045（内線367）

(2) 入札説明書の交付期間等

ア 交付期間

令和5年5月8日から令和5年5月18日まで（行政機関の休日に関する法律（昭和63年法律第91号）第1条第1項に規定する行政機関の休日（以下「行政機関の休日」という。）の毎日、午前8時30分から午後4時30分まで（正午から午後1時までの間を除く。）

イ 交付場所

(1)の担当部局において交付を行う。交付を希望する場合は事前に連絡を行うこと。

(3) 申請書及び資料の提出期限等

ア 提出期限 令和5年5月19日（金） 午後4時30分

イ 提出方法 (1)の担当部局に持参、郵送（書留郵便に限る）若しくは託送（書留郵便と同等のものに限る。）（以下「郵便等」という。）又は電子メールにより提出すること。

(4) 入札書の受領期限等

ア 受領期限 令和5年6月9日（金） 午後4時30分

イ 提出方法 (1)の担当部局に持参又は郵送等する。

(5) 開札の日時及び場所

ア 日時 令和5年6月12日（月） 午前11時00分

イ 場所 陸上自衛隊出雲駐屯地 会計隊入札室

#### 4 その他

(1) 手続きにおいて使用する言語及び通貨は日本語及び日本国通貨に限る。

(2) 入札保証金免除。ただし、落札者が契約締結に応じない場合は、落札金額の100分の5以上の金額を違約金として徴収する。

(3) 契約保証金免除。ただし、落札者は、銀行、契約担当官等が確実と認める金融機関若しくは保証事業会社の保証、公共工事履行保証証券による保証又は履行保証保険契約の保証を付するものとする。なお、保証金額又は保険金額は請負代金額の10分の1（落札者が予決令第85条の規定に基づいて作成された基準（以下「調査基準価格」という。）を下回って、予決令第86条の調査（以下「低入札価格調査」という。）を受けた場合は請負代金額の10分の3以上とする。この納付をもって落札者が契約を履行しない場合の違約金として取り扱うこととする。

(4) 入札の無効

次に掲げる入札は無効とする。

ア 本公告に示した競争参加資格のない者のした入札

イ 申請書又は資料に虚偽の記載をした者の入札

ウ 入札に関する条件に違反した入札

(5) 落札者の決定方法は、予決令第79条の規定に基づいて作成された予定価格の制限の範囲内で最低の価格をもって有効な入札を行った者を落札者とする。ただし、落札者となるべき者の入札価格によっては、その者により当該契約の内容に適合した

履行がなされないおそれがあると認められるとき、又はその者と契約を締結することが公正な取引の秩序を乱すこととなるおそれがあり著しく不適当であると認められるときは、予定価格の制限の範囲内の価格をもって入札した他の者のうち最低の価格をもって入札した者を落札者とすることがある。

- (6) 配置予定主任技術者の確認落札者決定後、発注者支援データベース・システム等により配置予定の主任技術者の配置違反の事実が確認された場合、契約を結ばないことがある。
- なお、種々の状況からやむを得ないものとして承認された場合のほかは、配置予定の主任技術者の変更を認めない。
- (7) 落札者となるべき者の入札価格が予決令第85条の規定に基づいて作成された基準（以下「調査基準価格」という。）を下回っている場合は、予決令第86条の調査（以下「低入札価格調査」という。）を行うので、協力しなければならない。
- (8) 入札後、契約を締結するまでの間に、都道府県警察から暴力団関係者として防衛省が発注する工事等から排除するよう要請があり、当該状態が継続している有資格者とは契約を行わない。
- (9) 請負金額が300万円以上の場合、前払金保証証書の寄託を条件に、申請に基づき請負金額の10分の4以内の範囲内で前金払いに応ずる。ただし、低入札価格調査を受けた者との契約については、前金払の割合を請負代金額の10分の2以内とする。
- (10) 専任の監理技術者等の配置が義務付けられている工事において、調査基準価格を下回った価格をもって契約する場合においては、監理技術者等とは別に同等の要件を満たす技術者の配置を求めることがある。
- (11) 契約書作成の要否  
要。
- (12) 関連情報を入手するための照会窓口  
上記3(1)と同じ。
- (13) 競争参加資格の級別の格付を受けていない者の参加  
上記2(2)に掲げる競争参加資格の級別の格付を受けていない者も上記3(3)により申請書及び資料を提出することができるが、競争に参加するためには、開札の時点において当該資格の格付を受け、かつ、競争参加資格の確認を受けていなければならない。
- (14) 代表者以外での入札については入札までに委任状を提出すること。
- (15) 詳細は、入札説明書による。

## 入札説明書

陸上自衛隊出雲駐屯地第356会計隊出雲派遣隊の（5）88号庁舎内部改修工事に係る入札公告（建築工事）に基づく入札等については、関係法令に定めるもののほか、この入札説明書によるものとする。

1 入札公告日 令和5年5月8日

2 契約担当官等

分任契約担当官陸上自衛隊出雲駐屯地第356会計隊出雲派遣隊長 矢野 健二  
〒693-0052 島根県出雲市松寄下町1142-1（陸上自衛隊出雲駐屯地）

3 工事概要

(1) 工事名

（5）88号庁舎内部改修工事

(2) 工事場所

島根県出雲市松寄下町1142-1 陸上自衛隊出雲駐屯地

(3) 工事内容及び工事範囲

別冊図面及び仕様書のとおり。

(4) 工期

令和6年2月29日まで。

(5) 使用する主要な資機材

細部図面のとおり

(6) その他

ア 本工事は、工事費内訳明細書の提出を義務付ける工事である。

イ 本工事は、数量公開の対象工事であり、設計数量を参考数量として公開することとしており、手続きの詳細は、別添「数量公開の説明書」を参照するものとする。

4 競争参加資格

- (1) 予算決算及び会計令（昭和22年勅令第165号。以下「予決令」という。）第70条及び第71条の規定に該当しない者であること。
- (2) 防衛省における令和5・6年度一般競争（指名競争）参加資格（以下「防衛省競争参加資格」という。）のうち、「建築工事」で級別の格付を受け、中国四国防衛局に競争参加を希望していること（会社更生法（平成14年法律第154号）に基づき更生手続開始の申立てがなされている者又は民事再生法（平成11年法律第225号）に基づき再生手続開始の申立てがなされている者については、手続開始の決定後、再度級別の格付を受けていること。）。
- (3) 会社更生法に基づき更生手続開始の申立てがなされている者又は民事再生法に基づき再生手続開始の申立てがなされている者（(2)の再度級別の格付を受けた者を除く。）でないこと。

- (4) 防衛省競争参加資格の「建築工事」に係る等級がD等級以上であること。
- (5) 平成18年度以降入札公告日までに、元請けとして完成・引渡しが完了した工事のうち、建築物改修関連工事を施工した実績を有すること（建設共同企業体の構成員としての実績は、出資比率が20%以上のものに限る。）。

なお、当該実績が平成13年12月25日以降に完成した防衛省発注機関（契約担当官等が属する防衛省本省の内部部局、防衛大学校、防衛医科大学校、防衛研究所、統合幕僚監部、陸上幕僚監部、海上幕僚監部、航空幕僚監部、情報本部、防衛監察本部、地方防衛局並びに統合幕僚長及び陸上幕僚長、海上幕僚長又は航空幕僚長の監督を受ける陸上自衛隊、海上自衛隊及び航空自衛隊の部隊及び機関並びに防衛装備庁をいう。以下同じ。）（旧防衛施設局及び旧防衛施設支局を含む。）の発注した工事に係るものにあっては、防衛施設庁において実施する建設工事の請負業者の施工成績評定要領について（施本建第220号（CCP）。13. 12. 19）に基づく施工成績評定通知書（以下「施工成績評定通知書」という。）並びに工事成績評定要領について（施本建第134号（CCP）。19. 7. 30）、工事成績評定要領について（経施第4404号。21. 3. 31）、工事成績評定要領について（防整技第15542号。27. 10. 1）又は工事成績評定要領について（防整技第7160号。28. 3. 31）に基づく工事成績評定通知書（以下「工事成績評定通知書」という。）の評定点合計（以下「評定点合計」という。）が65点未満のものを除くこと。

また、実績が工事成績相互利用登録機関が発注した工事で工事成績評定相互利用対象工事に該当するものである場合は、工事成績の評定点が65点未満のものを除くこと。

- (6) (5)の施工実績が防衛省発注機関（旧防衛施設局及び旧防衛施設支局を含む。）の発注した工事（平成13年12月25日以降に完成した工事で評定点合計が65点以上。）の者又は提出する工程表の工程管理に対する技術的所見が適切である者（個別の工事に応じて、工種別に明示すること。）
- (7) 次の基準を全て満たす主任技術者を当該工事に配置できること。
  - ア 2級建築施工管理技士又は同等以上の資格を有する者である。  
「同等以上の資格を有する者」とは次の者をいう。
    - ・同等以上の資格を有する者と国土交通大臣等が認定した者で、その旨を契約担当官等へ質疑して問題なく認められた者
  - イ 平成18年度以降入札公告日までに、(5)に掲げる工事の経験を有する者である。  
。（原則、着工から完成まで従事している。）
- (8) 一般競争参加資格確認申請書（以下「申請書」という。）及び競争参加資格確認

資料（以下「資料」という。）の提出期限の日から開札の時までの期間に、中国四国防衛局長から、工事請負契約等に係る指名停止等の措置要領について（防整施（事）第150号。28.3.31）（以下「指名停止措置要領」という。）に基づく指名停止を受けていないこと。

- (9) 入札に参加しようとする者の間に次の基準のいずれかに該当する関係がないこと（基準に該当する者のすべてが共同企業体の代表者以外の構成員である場合は除く。以下同じ。）。

なお、この場合に、辞退する者を決める目的に当事者間で連絡を取ることは、入札心得書第6条第2項の規定に抵触するものでない。

#### ア 資本関係

次のいずれかに該当する二者の場合。ただし、子会社（会社法（平成17年法律第86号）第2条第3号の規定による子会社をいう。以下同じ。）若しくは子会社の一方が会社更生法第2条第7項に規定する更生会社（以下「更生会社」という。）又は民事再生法第2条第4号に規定する再生手続が存続中の会社等（会社法施行規則（平成18年法務省令第12号）第2条第3項第2号に規定する会社等をいう。）である場合は除く。

- (ア) 親会社と子会社の関係にある場合  
(イ) 親会社を同じくする子会社同士の関係にある場合

#### イ 人的関係

次のいずれかに該当する2者の場合。ただし、(ア)については、会社の一方が更生会社又は民事再生法第2条第4号に規定する再生手続が存続中の会社等である場合は除く。

- (ア) 一方の会社等の役員（会社法施行規則第2条第3項第3号に規定する役員のうち、次に掲げる者をいう。以下同じ。）が、他方の会社等の役員を現に兼ねている場合
- a 株式会社の取締役。ただし、次に掲げる者を除く。
    - (a) 会社法第2条第11号の2に規定する監査等委員会設置会社における監査等委員である取締役
    - (b) 会社法第2条第12号に規定する指名委員会等設置会社における取締役
    - (c) 会社法第2条第15号に規定する社外取締役
    - (d) 会社法第348条第1項に規定する定款に別段の定めがある場合により業務を執行しないこととされている取締役
  - b 会社法第402条に規定する指名委員会等設置会社の執行役
  - c 会社法第575条第1項に規定する持分会社（合名会社、合資会社又は合同会社をいう。）の社員（同法第590条第1項に規定する定款に別段の定めがある場合により業務を執行しないこととされている社員を除く。）
  - d 組合（共同企業体を含む。）の理事
  - e その他業務を執行する者であって、aからdまでに掲げる者に準ずる者
- (イ) 一方の会社等の役員が、他方の会社等の民事再生法第64条第2項又は会社更生法第67条第1項の規定により選任された管財人（以下管財人という。）を現に兼ねている場合

- (ウ) 一方の会社等の管財人が、他方の会社等の管財人を現に兼ねている場合  
ウ その他の入札の適正さが阻害されると認められる場合  
組合とその構成員が同一の入札に参加及び上記ア又はイと同視しうる資本関係又は人的関係があると認められる場合。
- (10) 中国四国防衛局管轄区域内（鳥取県、島根県、岡山県、広島県、山口県、徳島県、香川県、愛媛県、高知県）に建築業法の許可（当該工事に対応する建設業種）に基づく本店、支店及び営業所が所在すること。
- (11) 都道府県警察から暴力団関係業者として防衛省が発注する工事等から排除するよう要請があり、当該状態が継続している有資格業者でないこと。
- (12) 情報保全に係る履行体制について、適正な体制を有すると確認できる者。

## 5 担当部局

### (1) 入札手続きに関する事項

〒693-0052 島根県出雲市松寄下町1142-1  
陸上自衛隊出雲駐屯地第356会計隊出雲派遣隊（担当者：矢野）  
TEL 0853-21-1045（内線345）FAX 0853-21-1045（直通）  
メール [ma357fin-ma@inet.gsdf.mod.go.jp](mailto:ma357fin-ma@inet.gsdf.mod.go.jp)

### (2) 仕様書の内容に関する事項

〒693-0052 島根県出雲市松寄下町1142-1  
陸上自衛隊出雲駐屯地 業務隊（担当者：松林）  
TEL 0853-21-1045（内線367）

## 6 競争参加資格の確認等

(1) 本競争の参加希望者は、上記4に掲げる競争参加資格を有することを証明するため、次に従い、申請書及び資料（以下「申請書等」という。）を提出し、契約担当官等から競争参加資格の有無について確認を受けなければならない。

また、4(2)の格付を受けていない者も次に従い申請書等を提出することができる。この場合において、4(1)、(3)及び(5)から(11)までに掲げる事項を満たしているときは、開札の時において4(2)及び(4)に掲げる事項を満たしていることを条件として競争参加資格があることを確認するものとする。

当該確認を受けた者が競争に参加するためには、開札の時点において上記4(2)及び(4)に掲げる事項を満たしていかなければならない。

なお、期限までに申請書等を提出しない者及び競争参加資格がないと認められた者は、本競争に参加することができない。

申請書等の提出は、次に示すとおりとする。

### ア 提出期間

令和5年5月8日から令和5年5月18日まで（行政機関の休日を除く）の毎日午前8時30分から午後4時30分まで。（正午から午後1時までの間を除く。）

### イ 提出方法

持参、郵送（書留郵便に限る）若しくは託送（書留郵便と同等のものに限る。）

- ) (以下「郵便等」という。) 又は電子メールにより提出すること。
- ウ 提出場所5に同じ。
- (2) 申請書は、属紙第1により作成すること。
- (3) 資料は、次に従い作成する。

なお、アの実績及びイの経験については、平成18年度以降入札公告日までに工事が完成し、引き渡しが済んでいるものに限り記載することとし、「同種の工事の施工実績（属紙第2）」に記載する工事及び「配置予定の技術者（属紙第3）」に記載する工事が、平成13年12月25日以降に完成した防衛省発注機関（旧防衛施設局及び旧防衛施設支局を含む。）の発注した工事の場合は、当該工事に係る施工成績評定通知書又は工事成績評定通知書の写しを添付する。

ア 同種の工事の施工実績

上記4(5)に掲げる資格があることを判断できる同種の工事の施工実績を、属紙第2に記載すること。記載する同種の工事の施工実績の件数は1件でよい。

イ 配置予定の技術者

上記4(7)に掲げる資格があることを判断できる配置予定の技術者の資格、同種の工事の経験及び申請時における他工事の従事状況等を、属紙第3に記載すること。記載する同種の工事の経験の件数は1件でよい。

なお、配置予定の技術者として複数の候補技術者の資格及び同種の工事の経験を記載することもできる。また、同一の技術者を重複して複数工事の配置予定の技術者とすることは差し支えないものとするが、他の工事を落札したことにより配置予定の技術者を配置することができなくなったときは、入札してはならず、申請書を提出した者は、直ちに当該申請書の取下げを行うこと。また、他の工事を落札したことにより配置予定の技術者を配置することができないにもかかわらず入札した場合においては、不正又は不誠実な行為として、指名停止措置要領に基づく指名停止を行うことがある。

入札後、落札者決定までの期間（予決令第86条の調査（以下「低入札価格調査」という。）期間を含む。）において、他の工事を落札したことにより配置予定の技術者を配置することができなくなった場合は、直ちにその旨の申し出を行うこと。この場合において、その事実が認められた場合には、当該入札を無効とする。

落札後、配置予定の技術者が配置できないことが明らかになった場合は、不正又は不誠実な行為として、指名停止措置要領に基づく指名停止を行うことがある。

ウ 工程表（該当者のみ）

アの実績が防衛省の発注した工事以外の者又は平成13年12月以前に完成した旧防衛施設局等の施工実績を有する者については、工程管理が適切であることを判断できる工程管理の技術的事項に対する所見を工程表（属紙第4）に記載すること。

エ 契約書の写し等（該当者のみ）

施工実績又は経験として記載した工事に係る契約書の写し又は当該同種工事を証明する資料を提出すること。ただし、当該工事が、財団法人日本建設情報総合

センターの「工事実績情報サービス（CORINS）」に登録されている場合は、契約書の写しを提出する必要はない。

才 情報保全に係る履行体制についての確認

平成28年4月1日から公告日までの間に、防衛省発注機関が発注した工事を完成（完了）した実績を有している者は属紙第5の誓約書を提出し、有していない者は属紙第6の誓約書を提出すること。

- (4) 競争参加資格の確認は、申請書等の提出期限日をもって行うものとし、申請時に提出された返信用封筒により、令和5年5月29日（月）までに通知する。

(5) その他

ア 申請書等の作成及び提出に係る費用は、申請者の負担とする。

イ 契約担当官等は、提出された申請書等を競争参加資格の確認以外に申請者に無断で使用しない。

ウ 提出された申請書等は、返却しない。

エ 提出期限以降における申請書等の差し替え及び再提出は認めない。

オ 申請書等に関する問い合わせ先 上記5に同じ。

## 7 競争参加資格がないと認めた者に対する理由の説明

- (1) 競争参加資格がないと認められた者は、契約担当官等に対して競争参加資格がないと認めた理由について、次に従い説明を求めることができる。

ア 提出期限 令和5年6月2日（金）午後4時30分

イ 提出場所 上記5に同じ。

ウ 提出方法 書面（様式は自由）を持参、郵送等又は電子メールにより提出する。

- (2) 契約担当官等は、説明を求められたときは、令和5年6月7日（水）までに説明を求めた者に対し書面により回答する。

## 8 入札説明書に対する質問

- (1) 入札説明書に対して質問がある場合には、次に従い提出すること。

ア 提出期間 令和5年5月8日（月）から令和5年5月19日（金）まで（行政機関の休日を除く。）の毎日、午前8時30分から午後4時30分まで。ただし、持参する場合は正午から午後1時までの間を除く。

イ 提出場所 上記5に同じ。

ウ 提出方法 書面（様式は自由）により持参、郵送等又は電子メールにより提出する。

- (2) (1)の質問に対する回答書は、次のとおり閲覧にも供する。

ア 期間 令和5年5月8日（月）から令和5年5月19日（金）まで（行政機関の休日等を除く。）の毎日、午前8時30分から午後4時30分まで。

イ 場所 上記5に同じ。

## 9 入札方法等

- (1) 入札書は、持参又は郵送等で提出する。
- (2) 入札書の提出期間、提出場所等

### ア 提出期間

令和5年6月9日（金）午後4時30分まで。

### イ 提出場所

上記5に同じ。

### ウ 提出方法

入札書及び工事費内訳明細書を各々封筒に入れて封かんし、入札書を入れた封筒の表に入札件名、開札日時及び商号又は名称を表記し、「入札書在中」と朱書きする。さらにこれらを1つの封筒に入れて封かんし、封筒の表に入札件名、開札日時及び商号又は名称を記載の上、持参又は郵送等により提出する。また、一般競争参加資格確認通知書又はその写しを提示又は同封する。

また、郵送等により提出する場合は、提出期限までに到達するよう発送し、発送後速やかに担当部局に便着の電話連絡を実施し確認をする。

なお、入札書及び工事費内訳明細書が提出期限までに持参又は到達しない場合には、当該入札者は入札を辞退したものとみなす。

- (3) 落札決定に当たっては、入札書に記載された金額に当該金額の100分の10に相当する額を加算した金額（当該金額に1円未満の端数があるときは、その端数金額を切り捨てた金額）をもって落札価格とするので、入札者は、消費税及び地方消費税に係る課税事業者であるか免税事業者であるかを問わず、見積った契約希望金額の110分の100に相当する金額を入札書に記載すること。
- (4) 入札執行回数は、原則として2回を限度とする。

## 10 入札保証金及び契約保証金

- (1) 入札保証金免除。ただし、落札者が契約締結に応じない場合は、落札金額の100分の5以上の金額を違約金として徴収する。
- (2) 契約保証金免除。ただし、落札者は、銀行、契約担当官等が確実と認める金融機関若しくは保証事業会社の保証、公共工事履行保証証券による保証又は履行保証保険契約の保証を付するものとする。なお、保証金額又は保険金額は請負代金額の10分の1（落札者が予決令第85条の規定に基づいて作成された基準（以下「調査基準価格」という。）を下回って、予決令第86条の調査（以下「低入札価格調査」という。）を受けた場合は、請負代金額の10分の3以上とする。この納付をもって落札者が契約を履行しない場合の違約金として取り扱うこととする。

## 11 工事費内訳明細書の提出

- (1) 第1回の入札に際し、第1回の入札書に記載される入札金額に対応した工事費内訳明細書の書面を提出しなければならない。
- (2) 工事費内訳明細書の作成方法
  - ア 交付した数量書にある総括表の構成に対応した経費項目（直接工事費、共通仮設費、現場経費、一般管理費等）を記載することとする。また、直接工事費の明細書については、交付した数量書に対応する摘要（建築工事にあっては規格・寸

法、数量、) 単位、単価、金額等を記載したものとする。

イ 交付する数量書記載の数量については、参考数量であることから変更してもよいものとする。

ウ 工事費内訳明細書には、必ず表紙を付けるものとし、表紙には商号又は名称、住所及び代表者氏名（紙入札方式による場合は、必ず押印する。）並びに発注者名及び工事名を記載し、表紙以外には商号又は名称、住所及び代表者氏名を記載しない。

(3) 工事費内訳明細書の提出方法等

ア 提出期間 上記 9 (2) アに同じ。

イ 提出方法 上記 9 (2) ウを参照。

ウ 提出場所 上記 5 に同じ。

(4) 提出された工事費内訳明細書は返却しないものとする。

(5) 工事費内訳明細書を提出しない者は、入札に参加することができない。

(6) 工事費内訳明細書の確認の結果、別表の各項に該当する場合は、入札心得書に規定する「その他入札に関する条件に違反した入札」として、当該入札参加者の入札を無効とする場合がある。

(7) 提出された工事費内訳明細書について説明を求める場合がある。

(8) 提出された工事費内訳明細書については、必要に応じ公正取引委員会へ提出する場合がある。

この場合、指名停止措置要領に基づき、指名停止措置を行うことがある。

(9) 工事費内訳明細書は参考図書として提出を求めるものであり、契約上の権利義務を生じるものではない。

## 12 開札

(1) 開札の日時及び場所

ア 開札日時 令和5年6月12日（月）午前11時00分

イ 開札場所 陸上自衛隊出雲駐屯地 会計隊入札室

(2) 開札は、(1)に掲げる日時及び場所において、入札者又はその代理人を立ち会わせて行う。ただし、郵便等などの入札者又はその代理人が立ち会わない場合は、入札事務に係る職員を立ち会わせて行う。

(3) 開札に立ち会わない場合でも、その者から提出された入札書は有効なものとして取り扱う。

(4) (3)の場合において、再度の入札を行うこととなったときは、再度の入札への参加の意思の有無を電話により確認するものとする。

(5) 第1回目の入札において落札者が決定しなかった場合、再度入札に移行する。再度入札の日時については、発注者から連絡する。

(6) 情報保全に係る履行体制についての最終確認

入札の結果、落札予定者となった者に対し、情報保全に係る履行体制についての確認のため、属紙第7から属紙第10までの資料を求めることがある。提出期間は、資料提出要請の日からおおむね3営業日程度とするので、事前に準備しておくこと。提出された資料では情報保全に係る履行体制について適切な体制を有すると確認

できない者に対しては、追加資料を求めたりヒアリングを行うこともある。提出期限内に資料提供できない者、追加資料の提出やヒアリングを拒否した者及び当該追加資料等によっても情報保全に係る履行体制について、適切な体制を有すると確認できない者については、競争参加資格を取り消し、その者の入札を無効とすることがある。

### 13 入札の無効

- (1) 次に掲げる入札は無効とする。
  - ア 本公告において示した競争参加資格のない者のした入札
  - イ 申請書又は資料に虚偽の記載をした者の入札
  - ウ 現場説明書及び入札心得書において示した条件等入札に関する条件に違反した入札
  - エ 契約担当官等により競争参加資格のある旨確認された者であっても、落札決定の時において4に掲げる資格のない者のした入札
- (2) (1)の無効の入札を行った者を落札者としていた場合には、落札決定を取り消す。

### 14 落札者の決定方法

- (1) 予決令第79条の規定に基づいて作成された予定価格の制限の範囲内で最低の価格をもって有効な入札を行った者を落札者とする。ただし、落札者となるべき者の入札価格によっては、その者により当該契約の内容に適合した履行がなされないおそれがあると認められるとき、又はその者と契約を締結することが公正な取引の秩序を乱すこととなるおそれがあつて著しく不適当であると認められるときは、予定価格の制限の範囲内の価格をもって入札した他の者のうち最低の価格をもって入札した者を落札者とすることがある。
- (2) (1)の場合において、落札者となるべき同価格の入札をした者が2人以上あるときは、くじへ移行する。くじの実施方法等については、発注者から指示をする。
- (3) 落札者となるべき者の入札価格が予決令第85条の規定に基づいて作成された基準（以下「調査基準価格」という。）を下回る場合は、低入札価格調査を行うので、調査に協力しなければならない。この際、付紙1「低価格入札に係る特別重点調査について」による調査を行うことになるため承知されたい。
- (4) 低価格入札に係る特別重点調査  
属紙第11のとおり。

### 15 配置予定主任技術者の確認

落札者決定後、発注者支援データベース・システム等により配置予定の主任技術者の違反の事実が確認された場合、契約を結ばないことがある。

なお、病休・死亡・退職等極めて特別な場合でやむを得ないとして承認された場合の外は、配置予定主任技術者の変更を認めない。病気等特別な理由により、やむを得ず配置主任技術者を変更する場合は、4(7)に掲げる基準を満たし、かつ当初の配置予定主任技術者と同等以上の者を配置しなければならない。

## 16 別に配置を求める技術者

専任の監理技術者の配置が義務付けられている工事において、調査基準価格を下回った価格をもって契約する場合においては、契約の相手方が陸上自衛隊出雲駐屯地第356会計隊出雲派遣隊で入札日から過去2年以内に完成した工事、あるいは入札時点で施工中の工事に関して、次のいずれかに該当する場合、監理技術者とは別に、4(7)に定める要件と同一の要件（4(7)イに掲げる工事経験を除く。）を満たす技術者を、専任で1名現場に配置することとする。

- (1) 契約担当官等から施工中又は施工後において工事請負契約書に基づいて修補又は損害賠償を請求された者。ただし、軽微な手直し等は除く。
- (2) 品質管理、安全管理に関し、指名停止又は契約担当官等から書面により警告若しくは注意の喚起を受けた者。
- (3) 自らに起因して工期を大幅に遅延させた者。

なお、当該技術者は施工中、監理技術者を補助し、監理技術者と同様の職務を行うものとする。また、上記の技術者を求めることとなった場合には、その指名その他必要な事項を監理技術者の通知と同様に契約担当官等に通知することとする。

## 17 入札後、契約を締結するまでの間に、都道府県警察から暴力団関係業者として防衛省が発注する工事等から排除するよう要請があり、当該状況が継続している有資格者は契約を行わない。

## 18 契約書作成の要否等

別冊契約書案により、契約書を作成するものとする。

## 19 支払条件

### (1) 前払金等

請負金額が300万円以上の場合、前払金保証証書の寄託を条件に、申請に基づき請負金額の10分の4以内の範囲内で前金払いに応ずる。

### (2) 低入札価格調査を受けた者との契約については、前払金の割合を請負代金額の10分の2以内とする

## 20 火災保険付保の要否

要

## 21 再苦情申立て

契約担当官等からの競争参加資格がないと認めた理由の説明に不服がある者は7

(2)の回答を受けた日の翌日から起算して7日（行政機関の休日を除く。）以内に、書面により、契約担当官等に対して、再苦情の申立てを行うことができる。当該再苦情申立てについては、入札監視委員会が審議を行う。

### (1) 提出期間：令和5年5月29日（月）から令和5年6月2日（金）まで（行政機関の休日を除く。）の午前8時30分から午後4時30分までに行うこと。

- (2) 提出場所及び再苦情申立てに関する手続等を示した書類等の入手先は、上記 5 に同じ。

21 関連情報を入手するための照会窓口  
上記 5 に同じ。

22 その他

- (1) 入札・契約の手続において使用する言語及び通貨は、日本語及び日本国通貨に限る。
- (2) 入札参加者は、入札心得書及び契約書案を熟読し、入札心得書を遵守すること。
- (3) 申請書又は資料に虚偽の記載をした場合は、指名停止措置要領に基づく指名停止を行うことがある。
- (4) 落札者は 6 (1) の資料に記載した配置予定の技術者を、当該工事の現場に配置すること。

## 一般競争参加資格確認申請書

令和 年 月 日

分任契約担当官

陸上自衛隊出雲駐屯地

第356会計隊出雲派遣隊長 矢野 健二 殿

住 所

商号又は名称

代表者氏名

代表者電話番号

担当者氏名

担当者電話番号

令和5年5月8日付けで入札公告のありました「(5) 88号庁舎内部改修工事」に係る競争参加資格について確認されたく、下記の書類を添えて申請します。

なお、予算決算及び会計令（昭和22年勅令第165号）第70条の規定に該当する者でないこと及び添付書類の内容について事実と相違ないことを誓約します。

### 記

- 1 入札説明書6(3)アに定める同種の工事の施工実績を記載した書面
- 2 入札説明書6(3)イに定める配置予定の技術者の資格等を記載した書面
- 3 入札説明書6(3)エに定める契約書の写し  
(契約書の写しの提出を求める場合のみ)
- 4 入札説明書6(3)ウに定める工程表を記載した書面  
(工程表の写しの提出を求める場合のみ)

以上

- 注1) 返信用封筒として、表に申請者の住所・氏名を記載し、簡易書留料金分を加えた所定の料金(404円)の切手を貼った長3号封筒を申請書と併せて提出して下さい。
- 注2) 4項は提出者のみ記載してください。

## 同種の工事の施工実績

会社名 \_\_\_\_\_

工事名称等	工 事 名	
	発注機関名	
	工 事 場 所	
	契 約 金 額	
	工 期	年 月～ 年 月
	受 注 形 態	
工事概要	構 造 形 式	
	規 模 ・ 寸 法	
	使 用 器 材 ・ 数 量	
	施 工 条 件	
	そ の 他	
CORINS登録の有無	有 (CORINS登録番号 )	無

- 注) 1 必ず同種工事が確認できる内容で記載のこと。
- 2 CORINS登録の有無について、いずれかに○を付す。  
 　「有」に○を付した場合は、CORINSの登録番号を記載すること。  
 　「無」に○を付した場合は、契約書の写しを添付すること。
- 3 記載する工事が、平成13年12月25日以降に完成した地方防衛局等の発注  
 　した工事の場合は、当該工事に係る施工成績評定通知書又は工事成績評定通知書  
 　等の写しを添付すること。

## 同種の工事の施工実績

会社名 \_\_\_\_\_

工事名称等	工 事 名	<b>記載要領</b>	
	発注機関名		
	工 事 場 所	(都道府県名、市町村名を記入する。)	
	契 約 金 額	(百万円単位で記入する。)	
	工 期	年 月	～ 年 月
	受 注 形 態	単体／J V (出資比率)	
工事概要	構 造 形 式		
	規 模 ・ 寸 法		
	使 用 器 材 ・ 数 量		
	施 工 条 件	(市街地・軟弱地質等)	
	そ の 他		
C O R I N S 登録の有無	有 (C O R I N S 登録番号 )	無	

- 注) 1 必ず同種工事が確認できる内容で記載のこと。
- 2 C O R I N S 登録の有無について、いずれかに○を付す。  
 　「有」に○を付した場合は、C O R I N S の登録番号を記載すること。  
 　「無」に○を付した場合は、契約書の写しを添付すること。
- 3 記載する工事が、平成13年12月25日以降に完成した地方防衛局等の発注した工事の場合は、当該工事に係る施工成績評定通知書又は工事成績評定通知書等の写しを添付すること。

## 配置予定の技術者

会社名 \_\_\_\_\_

項目	主任技術者又は監理技術者	
氏名		
最終学歴		
法令による資格・免許		
工事概要	工事名	
	発注者名	
	工事場所	
	契約金額	
	工期	年 月 ~ 年 月
	従事役職	
	工事内容	
	CORINS登録の有無 (CORINS登録番号) 無	
申請時における他工事の従事状況等	工事名	
	発注者名	
	工期	年 月 ~ 年 月
	従事役職	
	本工事と重複する場合の対応措置	
	CORINS登録の有無 (CORINS登録番号) 無	

注) 1 必ず同種工事が確認できる内容で記載のこと。

2 CORINS登録の有無について、いずれかに○を付す。

「有」に○を付した場合は、CORINSの登録番号を記載すること。

「無」に○を付した場合は、契約書の写しを添付すること。

3 記載する工事が、工事成績評定対象工事の場合は、当該工事に係る

施工成績評定通知書又は工事成績評定通知書等の写しを添付すること。

## 配置予定の技術者

## 記載要領

会社名 \_\_\_\_\_

項目	主任技術者又は監理技術者	
氏名		
最終学歴	(学校名、学科名及び卒業年次を記入する。)	
法令による資格・免許	(施工管理技士、建築士等の名称及び取得年月日、監理技術者資格の取得年月日、登録番号及び登録会社並びに監理技術者講習の取得年月日及び終了証番号を記入する。)	
工事概要	工事名	
	発注者名	
	工事場所	(都道府県名、市町村名を記入する。)
	契約金額	(百万円単位で記入する。)
	工期	年 月～ 年 月
	従事役職	(現場代理人、主任(監理)技術者等の名称)
	工事内容	
	CORINS登録の有無	有 (CORINS登録番号 ) 無
申請時における他工事の従事状況等	工事名	
	発注者名	
	工期	年 月～ 年 月
	従事役職	(現場代理人、主任(監理)技術者等の名称)
	本工事と重複する場合の対応措置	
	CORINS登録の有無	有 (CORINS登録番号 ) 無

- 注) 1 必ず同種工事が確認できる内容で記載のこと。
- 2 CORINS登録の有無について、いずれかに○を付す。  
 「有」に○を付した場合は、CORINSの登録番号を記載すること。  
 「無」に○を付した場合は、契約書の写しを添付すること。
- 3 記載する工事が、工事成績評定対象工事の場合は、当該工事に係る施工成績評定通知書又は工事成績評定通知書等の写しを添付すること。

## 工 程 表

工事名：（4）マンホール改修

会社名：

## ■ 工程管理に対する技術的所見

# 記載要領

## 工 程 表

工事名：

会社名：

今回の工事についての工程をご記入ください。  
落札後に改めてご提出いただくものと若干ずれることがある場合も構いません。  
しかし、見積段階であっても当然実施するであろう予定を踏まえた上でご記入

## ■ 工程管理に対

孫的所見

こちらに必ず技術的所見をご記入ください。

未記入だと書類不備で審査に落ちることになります。

どのように記入すれば良い、という見本はありませんが、個別の工事に応じて、工種別に明示する

ことになっております。

「〇〇工事では、〇〇〇という問題に対し、〇〇〇という処置を講じて適正な工事を実施します。」

「〇〇工事については、期間的に短いので、落札後〇〇〇日までに部品の発注を終え、〇〇日から着工することで実施可能です。〇〇工事については、〇〇日から同時並行的に着

属紙第5  
令和 年 月 日

## 誓約書

分任契約担当官  
陸上自衛隊出雲駐屯地  
第356会計隊出雲派遣隊長 矢野 健二 殿

住 所  
商号又は名称  
代表者氏名  
代表者電話番号  
担当者氏名  
担当者電話番号

弊社は、過去5年間に防衛省発注の工事（業務）を完成（完了）・引渡ししておりますが、その際、契約条項に則り守秘義務に努めておりました。今回、本工事（業務）を受注する際には、過年度の契約と同様に、契約条項に則り守秘義務に努めること、また、契約を履行する一環として収集、整理、作成等した一切の情報については、発注者の同意なく、代表権を有する者、役員（持分会社にあっては社員を含む。）、管理職員等であっても、その取扱いを認められた者以外の者はこれに接しないこと、及び、職務上の下級者等に  
対してその提供を要求しないなど情報の保全に万全を期すことを誓約いたします。

属紙第6  
令和 年 月 日

## 誓約書

分任契約担当官  
陸上自衛隊出雲駐屯地  
第356会計隊出雲派遣隊長 矢野 健二 殿

住 所  
商号又は名称  
代表者氏名  
代表者電話番号  
担当者氏名  
担当者電話番号

弊社は、本工事（業務）を受注する際には、契約条項に則り守秘義務に努めること、また、契約を履行する一環として収集、整理、作成等した一切の情報については、発注者の同意なく、代表権を有する者、役員（持分会社にあっては社員を含む。）、管理職員等であっても、その取扱いを認められた者以外の者はこれに接しないこと、及び、職務上の下級者等に対してその提供を要求しないなど情報の保全に万全を期すことを誓約いたします。

## 業務従事者一覧

監理 (主任・管理) 技術者	氏名	
	所属	
	役職	
	学歴	
	職歴	
	業務経験	
	研修実績その他の経歴	
	専門的知識その他の知見	
	資格	
	母語及び外国語能力	
	国籍その他文化的背景	
	業績等	
現場代理人	氏名	
	所属	
	役職	
	学歴	
	職歴	
	業務経験	
	研修実績その他の経歴	
	専門的知識その他の知見	
	資格	
	母語及び外国語能力	
	国籍その他文化的背景	
	業績等	

担当技術者	氏名	
	所属	
	役職	
	学歴	
	職歴	
	業務経験	
	研修実績その他の経歴	
	専門的知識その他の知見	
	資格	
	母語及び外国語能力	
	国籍その他文化的な背景	
	業績等	

- 注： 1 不明な行は削除すること。  
 2 記載する内容が特にない項目は、「特になし」と記載すること。  
 3 内容を証明する資料は不要。自己申告で良い。

## 業務従事者一覧

監理 (主任・管理) 技術者	氏名	
	所属	
	役職	
	学歴	(中学校以降を記載)
	職歴	
	業務経験	(特に海外での業務経験、情報保全に関する業務経験があれば積極的に記載)
	研修実績その他の経歴	(特に海外での業務経験、情報保全に関する業務経験があれば積極的に記載)
	専門的知識その他の知見	(特に海外での業務経験、情報保全に関する業務経験があれば積極的に記載)
	資格	(特に海外での業務経験、情報保全に関する業務経験があれば積極的に記載)
	母語及び外国語能力	
	国籍その他文化的背景	
現場代理人	業績等	(特に海外での業務経験、情報保全に関する業務経験があれば積極的に記載)
	氏名	
	所属	
	役職	
	学歴	
	職歴	
	業務経験	
	研修実績その他の経歴	
	専門的知識その他の知見	
	資格	
	母語及び外国語能力	
	国籍その他文化的背景	
	業績等	

担当技術者	氏名	
	所属	
	役職	
	学歴	
	職歴	
	業務経験	
	研修実績その他の経歴	
	専門的知識その他の知見	
	資格	
	母語及び外国語能力	
	国籍その他文化的背景	
	業績等	

- 注： 1 不明な行は削除すること。  
 2 記載する内容が特にない項目は、「特になし」と記載すること。  
 3 内容を証明する資料は不要。自己申告で良い。

## 取扱い制限情報に関する社内規則

項目	内容
取扱い制限情報に関する社内規則	<input type="checkbox"/> 社内規則がある
	<input type="checkbox"/> 社内規則に類する資料がある
	<input type="checkbox"/> 社内規則及びそれに類する資料がない

- 注： 1 いずれかの「□」に「■」を付す。  
2 社内規則若しくはそれに類する資料がある場合は、その写しを提出する。  
3 社内規則及びそれに類する資料がない場合は、別に定める申出書を提出する。

令和 年 月 日

## 申出書

分任契約担当官  
陸上自衛隊出雲駐屯地  
第356会計隊出雲派遣隊長 矢野 健二 殿

住 所  
商号又は名称  
代表者氏名  
代表者電話番号  
担当者氏名  
担当者電話番号

弊社は、顧客との契約に基づき取扱いを制限された情報については、代表権を有する者、役員（持分会社にあっては社員を含む。）、管理職員等であっても、当該契約に基づきその取扱いを認められた者以外の者はこれに接しないこと、また、職務上の下級者等に対してその提供を要求しないことを申し出ます。

代表者（氏名）

役員（氏名）

※履歴事項全部証明書に記載のある役員全ての記名を行うこと。

※履歴事項全部証明書の写しを提出すること。

※上に記載した代表者及び役員から、この申出内容に関する真正性を確保できる資料を提出すること。

令和 年 月 日

## 申出書

分任契約担当官  
陸上自衛隊出雲駐屯地  
第356会計隊出雲派遣隊長 矢野 健二 殿

住 所  
商号又は名称  
代表者氏名  
代表者電話番号  
担当者氏名  
担当者電話番号

弊社は、顧客との契約に基づき取扱いを制限された情報については、親会社、地域統括会社、ブランド・ライセンサー、フランチャイザー、コンサルタント等の指導、監督、業務支援、助言、監査等を行う者であっても、当該契約に基づき、報告、共有又はその他情報提供の対象とならないことを申し出ます。

親会社 (商号又は名称・代表者氏名)  
地域統括会社 (商号又は名称・代表者氏名)  
ブランド・ライセンサー (商号又は名称・代表者氏名)  
フランチャイザー (商号又は名称・代表者氏名)  
コンサルタント (商号又は名称・代表者氏名)

※属紙第9の一覧表に示した者全ての名称等を記載すること  
※上に記載した親会社、地域統括会社、ブランド・ライセンサー、フランチャイザー及びコンサルタントから、この申出内容に関する真正性を確保できる資料を提出すること。

## 指導・監督・業務支援・助言・監査等を行う者一覧

親会社	会社名	
	代表者名	
	本社所在地	
地域統括会社	会社名	
	代表者名	
	本社所在地	
ブランド・ライセンサー	会社名	
	代表者名	
	本社所在地	
フランチャイザー	会社名	
	代表者名	
	本社所在地	
コンサルタント	会社名	
	代表者名	
	本社所在地	
<input type="checkbox"/> 親会社等が存在しない		

注：1 不用な行は削除すること。

2 親会社にさらに親会社が存在する場合は、全ての親会社について記載すること。

3 内容を証明する資料を提出すること。H P等出来合いの資料で可。

## 取扱い制限情報が親会社等への報告等対象でないことがわかる資料

項目	内容
取扱い制限情報に関する資料	<input type="checkbox"/> 報告、共有又はその他情報提供の対象とならないことが明記された資料がある
	<input type="checkbox"/> 上記に類する資料がある
	<input type="checkbox"/> 資料がない

- 注： 1 いずれかの「□」に「■」を付す。  
2 資料がある場合は、その写しを提出する。  
3 資料がない場合は、別に定める申出書を提出する。

1 本工事は、特別重点調査対象の基準に該当する価格で入札を行った者がいる場合に、以下のとおり行うものとする。

(1) 特別重点調査の実施に係る連絡等

ア 契約担当官等は、特別重点調査対象の基準に該当する価格で入札を行った者がいる場合は、当該者に対して特別重点調査を行う旨を連絡するとともに、原則として、当該連絡を行った日の翌日から起算して7日以内に、特別重点調査の実施に必要な下記3に掲げる資料及び添付書類（以下「資料等」という。）の提出を求めるものとする。

また、契約担当官等は、当該者が発注者の単価に比して相当程度低い単価を採用していると認めるときは、契約内容に適合した履行がなされないおそれがあると認められるかどうかを判断するため、必要に応じ、当該者に対して、その他の説明資料の提出を求めるものとする。

なお、当該者は、契約担当官等が求める資料等のほか、契約内容に適合した履行が可能であることを立証するために必要と認める任意の書類をあわせて提出することができるものとする。

イ 施工体制確認型総合評価方式の対象工事において、その工事の入札申込みに係る資料の提出を行った者は、提出した資料と異なる内容を特別重点調査のため提出する資料等に記載してはならないものとする。

ウ 契約担当官等は、資料等の受領後、速やかに、入札者の責任者（支店長、営業所長等をいう。）から事情聴取を行い、入札者により内容に適合した履行がされないおそれがないかを厳格に確認する。

エ 資料等については、提出期限後の差し替え及び再提出を認めないものとする。

ただし、資料等及び事情聴取の内容により、契約担当官等が必要と認め、入札者に対し、記載要領に従った記載を行うべきこと、必要な添付書類を提出すべきことなどの教示を行ったときは、この限りでない。

なお、教示を踏まえた資料等の再提出等は、原則として1回に限るものとし、その提出期限については、作成に必要な時間を確保した上で適切に設定すること。

(2) 虚偽説明等への対応

入札者が虚偽の資料提出若しくは説明を行ったことが明らかとなった場合、又は重点的な監督の結果、内容と入札時の特別重点調査の内容が著しく乖離した場合（合理的な乖離理由が確認できる場合を除く。）は、契約担当官等は、次に掲げる措置を講じるものとする。

ア 当該工事の成績評定において厳格に反映する。

イ 過去5年以内にアの措置を受けたことがあるなど悪質性が高い者に対しては、工事請負契約等に係る指名停止等の措置要領について（防整施（事）第1

50号。28.3.31)別表第2第15項により指名停止を行う。

(3) 公正取引委員会への通報

特別重点調査の結果、誓約書（様式15）を提出し、施工に必要な費用の額を下回る価格で受注しようとする者（落札者以外を含む。）については、原価割れ受注のおそれがあると認められる場合として、公正取引委員会に対し、関係情報の通報を行う。

(4) 関係資料の公表

ア 契約担当官等は、誓約書（様式15）を提出し、施工に要する費用の額を下回る金額で受注した者があるときは、その者に関する情報を、企業ごと一覧することができるよう、ホームページにおいて公表するものとする。

イ アに定めるもののほか、特別重点調査の結果は、別に定めるところにより、ホームページにおいて公表するものとする。

(5) 契約後の取扱い（監督体制の強化）

契約担当官等は、特別重点調査を経て契約を行った工事については、本調査で提出させた資料等及び調査記録を監督職員に引継ぐとともに、以下の措置を講じるものとする。

ア 施工体制台帳の内容のヒアリングを必ず行うこととし、施工体制台帳の記載内容が特別重点調査時と内容が異なる場合は、その理由等について確認する。

イ 施工計画書の内容のヒアリングを必ず行うこととし、施工計画書の記載内容が特別重点調査時の内容と異なる場合は、その理由等について確認する。

## 2 その他

入札者が提出期限までに記載要領に従った資料等の提出を行わない場合、前項第1号ウの事情聴取に応じない場合など特別重点調査に協力しない場合は、入札心得書第9条第2項に違反するものであり、入札に関する条件に違反した入札としてその入札を無効とする。

## 3 提出を求める資料等と確認内容

特別重点調査の調査の実施に当たり、次の各号に掲げる資料等の提出をするものとする。

なお、必要な様式については、防衛省のホームページを参照するものとする。

(1) 当該価格で入札した理由（様式1）

直接工事費、共通仮設費、現場管理費又は一般管理費等の各費目別に、労務費、手持ち工事の状況、契約対象工事現場と当該入札者の事務所・倉庫等との関係、手持ち資材の状況、手持ち機械の状況、下請予定業者の協力等の面から、入札した価格で施工可能である具体的理由。

(2) 積算内訳書（様式2-1、様式2-2、様式2-3、様式3.）

ア 数量総括表に対応する積算内訳書となっていること（指定の数量によって積算されていること。）。

- イ 設計図書での要求事項を理解して見積もりを行っていること。
- ウ 指定の工法によって施工することとしていること（工法の指定のない場合は、入札者の工法に安全性等の点で問題がないこと。）。
- エ 発注者が支払う請負代金から支弁することを予定している費用か否かにかかわらず、施工に当たって必要となるすべての費用を計上していること。
- オ 積算に下請予定業者や納入予定業者等の見積書の内容が反映され、計数的な根拠のある合理的かつ現実的な積算内訳書となっていること（原則、取引等の実績を求める）。）。
- カ 現場管理費に、租税公課、保険料、従業員給与手当、法定福利費（社会保険料や労働保険に要する費用をさす。）、外注経費などを適切に計上していること。  
このうち、様式5に記載する技術者及び様式14-4に記載する自社社員の交通誘導員に係る従業員給与手当及び法定福利費については、その他の費用と区別して計上していること。  
また、その従業員給与手当の金額が最低賃金法（昭和34年法律第137号）に定める最低賃金額（以下「最低賃金額」という。）以上であり、かつ、これらの者が過去3月以内に支払を受けた実績のある賃金の額に基づいているなど、合理的かつ現実的な見積もりであるとともに、法定福利費の金額が法定額以上となっていること。
- キ 一般管理費等に、法定福利費、修繕維持費、事務用品費、通信交通費、動力用水光熱費、地代家賃、減価償却費、租税公課、保険料、契約保証費などを適切に計上していること。
- ク 自社労務者に係る費用は直接工事費に、また、自社の現場管理職員（技術者等）及び自社の交通誘導員に係る費用は現場管理費にそれぞれ計上されており、一般管理費等には計上していないこと。
- ケ 契約対象工事の施工に要する費用の額を下回る額で入札した場合において、その下回る額を不足額として当該工事の一般管理費等に計上していること。

#### (3) 下請予定業者等一覧表（様式4）

- ア 下請予定業者、資材購入予定先及び機械リース会社が具体的に予定されていること。

また、自社保有の社員、資機材等を活用する場合についても、具体的に予定されていること。

- イ 下請予定業者が押印した見積書の金額が積算内訳書に正しく反映されていること。

また、下請予定業者の見積書に係る各経費内訳（機械経費、労務費、材料費及びその他費用）ごとの金額が、過去1年以内に下請業者として施工した実績のある同様の工事における金額以上であることなど合理的かつ現実的なものであること。

#### (4) 配置予定技術者名簿（様式5）

配置予定の主任技術者又は管理技術者（同一の要件を満たす技術者を含む。）

及び現場代理人について、次の点を確認すること。

ア 他の手持ち工事の状況との関係も考慮した上で契約対象工事に実際に配置できること。

イ 自社社員であり、かつ、契約対象工事の入札公告後に入社した者でないこと。

ウ それぞれに必要な資格を有すること。

(5) 手持ち工事状況（様式6－1、様式6－2）

ア 記載された手持ち工事が実在するものであること。

イ 当該工事の資材保管場所が近距離にあること、当該工事と同種又は同類の工事と資機材を共通調達できること等により縮減できるものとする契約対象工事の工事費の各費目別の金額が、過去の実績に基づく額であるなど合理的かつ現実的なものであること。

(6) 契約対象工事箇所と入札者の事務所、倉庫等との関係（様式7）

ア 記載された事務所、倉庫等を所有し、又は賃借していること。

イ 当該事務所、倉庫、資材保管場所等が近距離に存在することにより縮減できるものとする営繕費、資機材の運搬費、通信交通費、事務用品費など契約対象工事の経費が、計数的に合理的な見積もりとなっていること。

(7) 手持ち資材の状況（様式8－1）

ア 記載された手持ち資材を保有していること、当該資材が工事の品質確保に必要な基準水準を満たすこと及び当該資材を契約対象工事で使用する予定であること。

イ 調達時の単価等の原価が適切に見積もられていること（手持ち資材の活用による資材費の低減が可能であること。）。また、繰り返しの使用を予定する備品等については、摩耗や償却を適切に見込んだ原価となっていること。

(8) 資材購入予定先一覧（様式8－2）

ア 他社から購入を予定している場合

(ア) 購入予定業者から納入を受ける予定の資材が工事の品質確保に必要な規格水準を満たすこと及びその単価が当該業者によって過去1年以内に販売された実績のある単価以上であるなど合理的かつ現実的なものであること（他社からの購入による資材費の低減が可能であること。）。

(イ) 購入予定業者と入札者の関係が記載のとおり存在すること。

イ 自社製品の活用を予定している場合

(ア) 自社において記載された資材を製造していること、当該資材が工事の品質確保に必要な規格水準を満たすこと及び当該資材を契約対象工事で使用する予定であること。

(イ) 記載された単価が、自社の製造部門が過去1年以内に第三者と取引した販売実績額又は製造原価以上であるなど合理的かつ現実的なものであること（自社製品の活用による資材費の低減が可能であること。）。

(9) 手持ち機械の状況（様式9－1）

ア 記載された手持ち機械を保有していること及び当該機械を契約対象工事で使用する予定であること。

イ 契約対象工事で使用可能な管理状態にあること。

ウ 手持ち機械の使用に伴う原価が減価償却や固定資産税等を含み、適切に見積もられていること（手持ち機械や減価償却終了の機械の活用による機械経費の低減が可能であること。）。

(10) 機械リース元一覧（様式9－2）

ア 他社からリースを予定している場合

(ア) 機械リース予定会社からリースを受ける予定単価が、当該業者が過去1年以内にリースした実績のある単価以上であるなど合理的かつ現実的なものであること（機械リース予定会社からのリースによる機械経費の低減が可能であること。）。

(イ) 機械リース予定会社と入札者の関係が記載のとおり存在すること。

イ 自社の機械リース部門からリースを予定している場合

(ア) 自社の機械リース部門において記載された機械を保有していること及び当該機械が契約対象工事にリース可能であること。

(イ) 記載された単価が自社の機械リース部門が過去1年以内に第三者にリースした実績額又は原価以上の単価であるなど合理的かつ現実的なものであること。

(11) 労務者の確保計画（様式10－1）

ア 自社労務者を充てる場合

(ア) 記載された者が自社社員であること。

(イ) 資格の保有が必要な職種に充てようとする者については、その者が必要な資格を有していること。

(ウ) 労務単価が最低賃金法に定める最低賃金額（以下「最低賃金額」という。）以上であり、かつ、過去3か月以内に支払った実績のある賃金の額以上の金額を計上しているなど合理的かつ現実的な見積もりであること（自社社員の活用による労務費の低減が可能であること。）。

イ 下請予定業者による労務者の確保を予定する場合

(ア) 下請予定業者と入札者の関係が記載のとおり存在すること。

(イ) 労務単価が最低賃金法に定める最低賃金額以上であり、かつ、下請予定業者が過去1年以内に施工した実績のある同様の工事における労務単価以上であるなど合理的かつ現実的なものであること。

(12) 工種別労務者配置計画（様式10－2）

労務者の確保計画と整合がとれており、適切な施工が可能な工種別の労務者配置計画となっていること。

(13) 建設副産物の搬出地（様式11）

ア 記載された搬出計画が関係法令を遵守したものであり、かつ、仕様書等で要求している要件に適合していること。

イ 記載された受け入れ価格が、建設副産物の受入れ予定会社が過去1年以内に建設副産物を受け入れた実績のある単価以上の金額であるなど合理的かつ現実的なものであること。

(14) 建設副産物の搬出及び資材等の搬入に関する運搬計画書（様式12）

ア 建設副産物及び資材等の運搬計画が関係法令を遵守したものであり、かつ、発注仕様書等で要求している要件に適合していること。

イ 記載された運搬予定者への支払予定額が、運搬予定者が過去1年以内に取り扱った実績のある単価以上の金額であるなど合理的かつ現実的なものであること。

(15) 品質確保体制（品質管理のための人員体制）（様式13-1）

ア 「諸費用」の「見込額」に記載した金額を入札者（元請）が負担する場合において「計上した工種等」に記載された費目に、「見込額」に記載された金額が計上されていること。

イ 「諸費用」の「見込額」に記載された金額を下請予定業者が負担する場合において、「見込額」に記載された金額が、下請予定業者の過去1年以内の取引実績のある単価以上の金額であるなど合理的かつ現実的なものであること。

ウ 「諸費用」の「技術者単価」の欄に記載した金額が、最低賃金額以上であり、かつ、それを入札者（元請）が負担する場合にあっては、「氏名」の欄に記載した者が過去3月以内に支払を受けた実績のある賃金の額に基づいたものであり、下請予定業者が負担する場合にあっては、下請予定業者が過去1年内に「実施事項」欄の内容と同様の品質管理体制を確保した実績のある技術者単価以上であるなど合理的かつ現実的なものであること。

エ 入札説明書、仕様書等で要求している要件に適合していること。

(16) 品質確保体制（品質管理計画書）（様式13-2）

ア 「諸費用」の「見込額」に記載された金額を入札者（元請）が負担する場合において、「計上した工種等」に記載された費目に、「見込額」が記載された金額が計上されていること。

イ 「諸費用」の「見込額」に記載された金額を下請予定業者が負担する場合において、「見込額」に記載された金額が、下請予定業者の過去1年以内の取引実績のある単価以上の金額であるなど合理的かつ現実的なものであること。

ウ 入札説明書、仕様書等で要求している要件に適合していること。

(17) 品質確保体制（出来形管理計画）（様式13-3）

ア 「諸費用」の「見込額」に記載された金額を入札者（元請）が負担する場合において、「計上した工種等」に記載された費目に、「見込額」に記載された金額が計上されていること。

イ 「諸費用」の「見込額」に記載された金額を下請予定業者が負担する場合において、「見込額」に記載された金額が、下請予定業者の過去1年以内の取引実績のある単価以上の金額であるなど合理的かつ現実的なものであること。

ウ 入札説明書、仕様書等で要求している要件に適合していること。

(18) 安全衛生管理体制（安全教育等）（様式14－1）

ア 「諸費用」の「見込額」に記載された金額を入札者（元請）が負担する場合において、「計上した工種等」、に記載された費目に、「見込額」に記載された金額が計上されていること。

イ 「諸費用」の「見込額」に記載された金額を下請予定業者が負担する場合において、「見込額」に記載された金額が、下請予定業者の過去1年以内の取引実績のある単価以上の金額であるなど合理的かつ現実的なものであること。

ウ 入札説明書、仕様書等で要求している要件に適合していること。

(19) 安全衛生管理体制（点検計画）（様式14－2）

ア 「諸費用」の「見込額」に記載された金額を入札者（元請）が負担する場合において、「計上した工種等」に記載された費目に、「見込額」に記載された金額が計上されていること。

イ 「諸費用」の「見込額」に記載された金額を下請予定業者が負担する場合において、「見込額」に記載された金額が、下請予定業者の過去1年以内の取引実績のある単価以上の金額であるなど合理的かつ現実的なものであること。

ウ 「諸費用」の「技術者単価」の欄に記載した金額が、最低賃金法に定める最低賃金額以上であり、かつ、それを入札者（元請）が負担する場合にあっては、「点検実施者」の欄に記載した者が過去3月以内に支払を受けた実績のある賃金の額に基づいたものであり、下請予定業者が負担する場合にあっては、下請予定業者が過去1年以内に「点検対象」、「対象区間」及び「時期・頻度」の各欄に記載の内容と同様の安全衛生管理体制を確保した際の実績のある技術者単価以上であるなど合理的かつ現実的なものであること。

エ 入札説明書、仕様書等で要求している要件に適合していること。

(20) 安全衛生管理体制（仮設設置計画）（様式14－3）

ア 「諸費用」の「見込額」に記載された金額を入札者（元請）が負担する場合において、「計上した工種等」に記載された費目に、「見込額」に記載された金額が計上されていること。

イ 「諸費用」の「見込額」に記載された金額を下請予定業者が負担する場合において、「見込額」に記載された金額が、下請予定業者の過去1年以内の取引実績のある単価以上の金額であるなど合理的かつ現実的なものであること。

ウ 入札説明書、仕様書等で要求している要件に適合していること。

(21) 安全衛生管理体制（交通誘導員設置計画）（様式14－4）

ア 自社社員を交通誘導員に充てる場合

(ア) 単価が最低賃金法に定める最低賃金額以上であること。

(イ) 単価の見積りが交通誘導員への支払給与の直近3ヶ月の実績額以上でされていることなど合理的かつ現実的なものであること。

イ 派遣会社から交通誘導員の供給を受けることを予定する場合

(ア) 単価が最低賃金法に定める最低賃金額以上であること。

(イ) 単価の当該交通誘導員の派遣会社が過去1年内に交通誘導員を派遣した

- 実績のある単価以上であるなど合理的かつ現実的なものであること。
- ウ 交通規制方法に応じて必要な人数の交通誘導員を配置する計画となっていること。
- エ 入札説明書、仕様書等で要求している要件に適合していること。
- (22) 誓約書（様式15）
- ア 入札者の申込みに係る価格が入札者の積算における工事の施工に要する費用の額を下回る場合に、その下回る額を自社の本社経費等から契約対象工事の一般管理費等に確実に計上することによって、入札者が落札契約後に下請予定業者や資機材納入業者等の見積金額を故なく減額するなど下請予定業者等にしわ寄せをし、手抜き工事を誘発することのないよう、その旨を代表取締役が誓約した書面を提出していること。
- イ 入札者の申込みに係る価格が入札者の積算における工事の施工に要する費用の額を下回る場合に、その下回る額を自社で負担するための財源の確保方法が具体的に確認できること。特に、当該下回る額（当該年度において、契約対象工事以外の防衛省発注の建設工事に関し、低入札価格調査を経て、入札者の積算における施工に要する費用の額を下回る価格で受注した経歴を有する者にあっては、その下回る価格の合計額と契約対象工事に係る下回る額との合計）が前年度の営業利益金額を上回るときは、より確実な財源の確保方法が具体的に確認できること。
- (23) 施工体制台帳（様式16）  
施工体制が適切であること。
- (24) 過去に施工した同種の公共工事名及び発注者（様式17）  
過去5年間の施工工事で低入札価格調査の対象となったもの

## 属 表

1 未提出であると認められる場合	(1)	工事費内訳明細書が白紙である場合
	(2)	工事費内訳明細書に表紙が付いていない場合
2 記載すべき事項が欠けている場合	(1)	数量、単価、金額等の記載が欠けている場合
3 記載すべき事項に誤りがある場合	(1)	発注案件名に誤りがある場合
	(2)	提出業者名に誤りがある場合
	(3)	工事費内訳明細書の合計金額が入札金額と大幅に異なる場合
4 その他	(1)	他の入札参加者の工事費内訳明細書と類似し、合理性がなく、極めて不自然な場合

## 数量公開の説明書

### 1 提供方法

数量書の提供は、全ての者に対し、図面等の交付と同時に行うものとする。

### 2 数量書に対する質問等

数量書に対する質問の提出は、原則として、入札心得書に記載された「入札説明書に対する質問」又は「図面、仕様書、現場説明書等に対する質問」の取扱いに準じて行うものとする。

質問書は、入札説明書等に対する質問書とは区別して提出するものとする。

なお、数量の差異等に係わる質問は、根拠資料も併せて提出するものとする。

質問に対する回答については、入札説明書等に対する質問の回答書とは、別に回答する。

### 3 数量書の数量及び構成

(1) 数量の算出は、次の基準により算出している。

#### ア 建築工事

「公共建築数量積算基準（平成29年度版）国土交通省大臣官房官庁営繕部制定」

#### イ 土木工事

「土木工事数量調書作成の手引き（平成30年度版）整備計画局施設技術管理官制定」

#### ウ 電気設備工事・機械設備工事

「公共建築設備数量積算基準（平成29年度版）国土交通省大臣官房官庁営繕部制定」

「防衛施設設備積算要領（令和2年度版）整備計画局施設技術管理官制定」

#### エ 通信工事

「防衛施設設備積算要領（令和2年度版）整備計画局施設技術管理官制定」

「通信工事積算要領（令和2年度版）整備計画局施設技術管理官制定」

(2) 数量書の様式は、次の書式を参考としている。

#### ア 建築工事

「公共建築工事内訳書標準書式（平成30年度版）国土交通省大臣官房官庁営繕部制定」

#### イ 電気設備工事・機械設備工事・通信工事

「公共建築設備工事内訳書標準書式（平成30年度版）国土交通省大臣官房官庁営繕部制定」

以上

## 標準競争参加資格確認申請書作成要領

(5) 88号庁舎内部改修工事に係る一般競争入札に参加を希望する者は、この作成要領に基づき「一般競争参加資格確認申請書」「同種の工事の施工実績」「配置予定の技術者」を作成の上、各1部提出して下さい。また、「同種の施工実績」が工事成績評定対象工事以外の者については、「工程管理に対する技術的所見」を作成の上、1部提出して下さい。

なお、これらの資料は、競争参加資格を確認するための基礎資料として提出して顶いたるものであります。

### 記

#### 1 一般競争参加資格確認申請書

- (1) 住所、商号又は名称及び代表者名等を記載するとともに、代表者印等を必ず押印の上申請して下さい。
- (2) 返信用封筒として、表に申請者の住所・氏名を記載し、簡易書留料金分を加えた所定の料金（404円）の切手を貼付した長3号封筒を申請書と併せて提出して下さい。

#### 2 同種の工事の施工実績

貴社が元請（共同企業体による施工は、出資比率が20%以上とする。）として施工実績のある同種の工事について記載して下さい。

- (1) 同種の工事とは次の事項を全て満足するものをいいます。  
建物内部整備関連工事
- (2) 記載する工事は、平成18年度以降に完成した工事の中から、代表的なものを1件記載して下さい。

なお、同種工事との判断が難しい場合は3件程度まで記載されても可とします。

- (3) 記載する工事が、平成13年12月25日以降に完成した防衛省発注機関（旧防衛施設局及び旧防衛施設支局を含む。）の発注した工事の場合は、防衛施設庁において実施する建設工事の請負業者の施工成績評定要領について（施本建第220号（CCP）。13.12.19）に基づく施工成績評定通知書（以下「施工成績評定通知書」という。）並びに工事成績評定要領について（施本建第134号（CCP）。19.7.30）、工事成績評定要領について（経施第4404号。21.3.31）、工事成績評定要領について（防整技第15542号。27.10.1）又は工事成績評定要領について（防整技第7160号。28.3.31）に基づく工事成績評定通知書「（以下「評定通知書」という。）の写しを添付して下さい。

なお、紛失等により評定通知書の写しを添付することができない場合は、書

面（様式自由）により評定通知書の写しの交付を申し出て下さい。

- (4) 「工事場所」は、都道府県名、市町村名を記載して下さい。
- (5) 「契約金額」は、百万円単位で記載して下さい。
- (6) 「工期」は、契約書に基づき記載して下さい。
- (7) 「受注形態等」は、単体若しくは共同企業体の別を記載し、共同企業体の場合は、当該企業体の名称と出資比率を記載して下さい。
- (8) 「工事概要」は、構造形式、規模・寸法、使用機材・数量、施工条件についてそれぞれ簡潔に記載して下さい。
- (9) 「CORINS登録の有無」は、当該工事が、CORINSに登録されている場合は「有」に○を付し、登録番号を記載して下さい。

### 3 配置予定の技術者

貴社が本工事を請け負うこととした場合、実際に配置可能な主任技術者又は監理技術者を記載して下さい。

- (1) 予定者として複数の候補技術者を記載しても結構です。

また、同一の技術者を重複して複数工事の配置予定の技術者とすることは差し支えないものとするが、他の工事を落札したことにより配置予定の技術者を配置することができなくなったときは、入札してはならず、申請書を提出した者は、直ちに当該申請書の取下げを行って下さい。他の工事を落札したことにより配置予定の技術者を配置することができないにもかかわらず入札した場合においては、不正又は不誠実な行為として、工事請負契約等に係る指名停止等の措置要領について（防整施（事）第150号。28.3.31）（以下「指名停止措置要領」という。）に基づく指名停止を行うことがあります。

入札後、落札者決定までの期間（予算決算及び会計令（昭和22年勅令第165号。）第86条の調査期間を含む。）において、他の工事を落札したことにより配置予定の技術者を配置できなくなった場合は、直ちにその旨の申し出を行って下さい。この場合において、事実が認められた場合には、当該入札を無効とします。

落札後、配置予定の技術者が配置できないことが明らかになった場合は、不正又は不誠実な行為として指名停止措置要領に基づく指名停止を行うことがあります。

- (2) 「最終学歴」は、学校名、学科名及び卒業年次等を記載して下さい。
- (3) 「法令による資格・免許」は、本工事の主任技術者又は監理技術者として配置を予定されている者が取得している資格等（一級建築士等）を適宜記載して下さい。

なお、その他の資格として取得したものがあれば、適宜記載して下さい。

- (4) 「工事概要」は、当該技術者が従事した同種の工事のうち、平成15年度以降に完成した工事の中から、代表的なものを記載して下さい。
- (5) 記載する工事が工事成績評定対象工事の場合は、評定通知書の写しを添付し

て下さい。

なお、紛失等により評定通知書の写しを添付することができない場合は、書面（様式自由）により評定通知書の写しの交付を申し出て下さい。

- (6) 「工事場所」は、都道府県名、市町村名を記載して下さい。
- (7) 「契約金額」は、百万円単位で記載して下さい。
- (8) 「工期」は、契約書に基づき記載して下さい。
- (9) 「従事役職」は、当該工事に技術者として従事した役職名を記載して下さい。
- (10) 「工事内容」は、当該工事の構造形式、規模等を簡潔に記載して下さい。
- (11) 「CORINS登録の有無」は、当該工事が、CORINSに登録されている場合は「有」に○を付し、登録番号を記載して下さい。
- (12) 「申請時における他工事の従事状況等」は、従事している全ての工事について、本工事を落札した場合の技術者の配置予定等を記載して下さい。
- (13) 「本工事と重複する場合の対応措置」は、申請時において他工事に従事している場合は、対応措置を記載して下さい。

#### 4 工程管理に対する技術的所見

- (1) 本工事の図面及び仕様書等に基づき可能な範囲で、工事施工に関する工程表を作成して下さい。
- (2) 工程表に記載する内容は、主要となる項目と数量及びその概略工程とします。
- (3) 作成した工程表を基に、工程管理に対する技術的所見を記載して下さい。

#### 5 提出場所、提出方法及び提出期間

##### (1) 提出場所

〒693-0052 島根県出雲市松寄下町1142-1  
陸上自衛隊出雲駐屯地第356会計隊出雲派遣隊

##### (2) 提出方法

持参、郵送（書留郵便に限る。）又は託送（書留郵便と同等のものに限る。）するものとし、電送によるものは受け付けません。

##### (3) 提出期間

令和5年5月8日から令和5年5月18日午前8時30分から午後4時30分まで。

ただし、正午から午後1時までの間は受付を行っていませんので注意して下さい。（行政機関の休日を除く。）

#### 6 競争参加資格の確認

競争参加資格の確認は、提出期限の日をもって行い、その結果は令和5年5月29日（月）までに書面により通知します。

## 7 競争参加資格がないと認められた方に対する理由の説明について

- (1) 競争参加資格がないと認められその旨通知された方は、その理由について説明を求めるることができます。
- (2) (1)の説明を求める場合には、令和5年6月2日（金）午後4時30分までに持参、郵送等又は電子メールにより提出して下さい。ただし、正午から午後1時までの間は受付を行っていませんので注意して下さい。

書面の提出先

陸上自衛隊出雲駐屯地 第356会計隊出雲派遣隊 (担当：矢野)  
TEL 0853-21-1045 (内線345)  
メール [ma357fin-ma@inet.gsdf.mod.go.jp](mailto:ma357fin-ma@inet.gsdf.mod.go.jp)

- (3) 説明を求められたときは、令和5年6月7日（水）までに、説明を求めた者に対して、回答書面を送付します。

## 8 その他

- (1) 資料の作成等に係る費用は、申請者の負担とします。
- (2) 提出された資料は、当局において目的以外に使用することはありません。
- (3) 提出された資料は、返却いたしません。
- (4) 提出期限日以降の資料の差替え及び再提出は認めません。
- (5) 資料提出に関する問い合わせ先

〒693-0052 島根県出雲市松寄下町1142-1  
陸上自衛隊出雲駐屯地第356会計隊出雲派遣隊 (担当者：矢野)  
TEL 0853-21-1045 (内線345)

## 現場説明書

以下は現場説明資料として規定する。なお、疑義等生じた際には必ず確認を実施するとともに、齟齬が生じた際には仕様書・契約書その他回答書及び現場における取り決めによるものを優先するものとし、本資料の記載事項のみをもってその根拠とすることのないように十分に留意をされたい。

### 第1 一般事項

#### 1 入札（又は見積書の提出）について

- (1) この工事の入札（又は見積書の提出）に当たっては、一般競争入札の公告、指名通知書（見積依頼書を含む。）、図面、仕様書、入札心得書（又は見積心得書）、建設工事請負契約書案及びこの現場説明書をよく確認の上、入札書（又は見積書）を提出するものとする。
- (2) この工事の入札（又は見積書の提出）に当たっては、私的独占の禁止及び公正取引の確保に関する法律（昭和22年法律第54号）等に抵触する行為を行ってはならない。
- (3) 本工事は、数量公開の対象工事であり、設計数量を参考数量として公開することとしており、手続きの詳細は、別添「数量公開の説明書」を参照するものとする。

#### 2 契約の保証について

- (1) 受注者は、建設工事請負契約書案の提出とともに、以下のいずれかの書類を提出しなければならない。
  - ア 債務不履行時による損害金の支払を保証する金融機関等の保証に係る保証書
    - (ア) 契約保証金の支払の保証ができる者は、銀行等又は公共工事の前払金保証事業に関する法律（昭和27年法律第184号）第2条第4項に規定する保証事業会社（以下「金融機関等」という。）とする。
  - (イ) 保証書の宛名の欄には、「分任契約担当官 陸上自衛隊出雲駐屯地 第356会計隊出雲派遣隊長 矢野 健二」と記載されるように申し込むこと。
  - (ウ) 保証債務の内容は建設工事請負契約書に基づく債務の不履行による損害金の支払いであること。
  - (エ) 保証書上の保証に係る工事の工事名の欄には、建設工事請負契約書に記載される工事名が記載されるように申し込むこと。
  - (オ) 保証金額は、契約保証金の金額（請負代金の10分の1）以上とすること。
  - (カ) 保証期間は、工期を含むこととすること。
  - (キ) 保証債務履行の請求の有効期間は、保証期間経過後6か月以上確保されることとする。
  - (ク) 請負代金額の変更により契約保証金の金額を変更する場合又は工期を変更する場合等の取扱いについては、契約担当官等の指示に従うこと。
  - (ケ) 受注者の責に帰すべき事由により契約が解除されたときは、金融機関等から支払われた保証金は、会計法第29条の10の規定により国庫に帰属する。

なお、違約金の金額が保証金額を超過している場合は、別途、超過分を徴収する。

- (コ) 受注者は、銀行等が保証した場合にあっては、工事完成後、契約担当官等から保証書（変更契約書がある場合は、変更契約書を含む。）の返還を受け、銀行等に返還することとする。

イ 債務の履行を保証する公共工事履行保証証券による保証に係る証券

- (ア) 公共工事履行保証証券とは、保険会社が保証金額を限度として債務の履行を保証する保証である。
- (イ) 公共工事履行保証証券の宛名の欄には、「分任契約担当官 陸上自衛隊出雲駐屯地 第356会計隊出雲派遣隊長 矢野 健二」と記載されるように申し込むこと。
- (ウ) 証券上の主契約の内容としての工事名の欄には、建設工事請負契約書に記載される工事名が記載されるように申し込むこと。
- (エ) 保証金額は、請負代金の10分の1の金額以上とする。ただし、低入札価格調査を受けた者との契約については、請負代金の10分の3の金額以上とする。
- (オ) 保証期間は、工期を含むこととすること。
- (カ) 請負代金額の変更により契約保証金の金額を変更する場合又は工期を変更する場合等の取扱いについては、契約担当官等の指示に従うこと。
- (キ) 受注者の責に帰すべき事由により契約が解除されたときは、保険会社から支払われた保証金は、会計法第29条の10の規定により国庫に帰属する。

なお、違約金の金額が保証金額を超過している場合は、別途、超過分を徴収する。

- (ク) 公共工事履行保証証券による保証を選択した場合は、工事完成後を除き、発注者は建設工事請負契約書第5条第1項ただし書きに規定する承諾をしないものとする。

ウ 債務の不履行により生ずる損害をてん補する履行保証保険証券に係る証券

- (ア) 履行保証保険とは、保険会社が債務不履行時に、保険金を支払うことを約する保険である。
- (イ) 履行保証保険は、定額てん補方式を申し込むこと。
- (ウ) 保険証券の宛名の欄には、「分任契約担当官 陸上自衛隊出雲駐屯地 第356会計隊出雲派遣隊長 矢野 健二」と記載されるように申し込むこと。
- (エ) 証券上の主契約の内容としての工事名の欄には、建設工事請負契約書に記載される工事名が記載されるように申し込むこと。
- (オ) 保険金額は、請負代金の10分の1の金額以上とする。ただし、低入札価格調査を受けた者との契約については、請負代金の10分の3の金額以上とする。
- (カ) 保険期間は、工期を含むこととすること。
- (キ) 請負代金額の変更により契約保証金の金額を変更する場合の取扱いについては、契約担当官等の指示に従うこと。
- (ク) 受注者の責に帰すべき事由により契約が解除されたときは、保険会社から支払われた保険金は、会計法第29条の10の規定により国庫に帰属する。

なお、違約金の金額が保険金額を超過している場合は、別途、超過分を徴収

する。

- (2) 前号の規定にかかわらず、1件につき契約金額が予算決算及び会計令第100条の2第1項に該当し、建設工事請負契約書の作成を省略することができる場合は、契約の保証を付さなくてもよいこととする。

### 3 工期変更の場合における保証事業会社に対する通知について

- (1) 前払保証約款第7条の2に基づく被保証者（発注者）から保証事業会社に対する通知は、建設工事請負契約書第38条第3項に定めるところにより、受注者が直ちに行うこととする。
- (2) 受注者は、前号により保証事業会社に対して通知を行った時は、その旨を発注者に対して通知するものとする。

### 4 建設工事請負契約書案について

#### (1) 第1条関係（総則）

- ア 仮設、施工方法等は、設計図書に特別の定めがある場合を除き、受注者の責任において定める。
- イ 受注者は、この契約の履行に関して知り得た秘密を漏らしてはならない。
- ウ 本契約に定める催告、請求、通知、報告、申出、承諾及び解除は書面により行わなければならない。

#### (2) 第2条関係（関連工事の調整）

受注者は、発注者の調整に従い、第三者の施工する工事の円滑な施工に協力しなければならない。また、この調整に従ったことを理由として請負代金額の変更又は必要とした費用を発注者が負担することを要求することはできない。

#### (3) 第6条関係（一括委任及び一括下請負の禁止）

下請負に係る工事の目的物が独立した工作物であり、通常工事1件として発注できるような場合及び工事の主体的な部分を取りまとめて他の1人の建設業者に下請負させるような場合についても本条に該当する。

#### (4) 第7条関係（下請負人の通知）

「その他必要な事項」とは、下請負人の住所、施工部分の内容、当該工事現場の担当責任者の氏名等を含む。

#### (5) 第10条関係（現場代理人及び主任技術者等）

ア 第1項第2号に定める者は、受注者と直接的かつ恒常的な雇用関係にある者とし、恒常的な雇用関係とは、受注者から入札の申込のあった日以前に3か月以上の雇用関係にあるものをいう。

イ 「監理技術者」とは、監理技術者資格者証及び監理技術者講習修了証を有する者とする。

ウ 「常駐」とは、当該工事のみを担当していること（専任）だけでなく、更に作業期間中、特別の理由がある場合を除き常に工事現場に滞在していることを意味する。また「運営、取締り」とは、請負契約に基づく工事の施工に関し、受注者において行う工事現場に関する全ての管理行為を指すものであり、工事の施工上必要とされる労務管理、工程管理、安全管理その他の管理のほか、工事現場の風紀の維持等もこれに含まれる。

#### (6) 第11条関係（履行報告）

「契約の履行についての報告」とは、過去の履行状況についての報告のみでなく、施工計画書等の履行計画についての報告も含まれる。

(7) 第17条関係（工事用地の確保等）

「撤去」とは、支給材料又は貸与品を契約担当官等に返還することが含まれる。

「処分」とは、支給材料又は貸与品を回収することが含まれる。

(8) 第20条関係（設計図書の変更）

設計図書の変更に伴う契約変更の手続は、その必要が生じた都度行うこととするが、軽微な設計図書の変更に伴うものは、工期の末までに行う。

(9) 第21条関係（工事の中止）

第3項にいう「増加費用」とは、中止期間中、工事現場を維持し又は工事の続行に備えるため労働者、機械器具等を保持するため必要とされる費用、中止に伴い不要となった労働者、機械器具等の配置転換に要する費用、工事を再開するために労働者、機械器具等を工事現場に搬入する費用等をいう。

(10) 第27条関係（賃金又は物価の変動に基づく請負代金額の変更）

ア 賃金又は物価の変動による請負代金額の変更（以下「スライド」という。）は、残工事の工期が2か月以上ある場合に行う。

イ 第2項の「変動前残工事代金額」の算定の基礎となる「当該請求時の出来形部分」の確認については、スライドの請求があった日から起算して14日以内で、契約担当官等が受注者と協議して定める日において、監督官が確認する。

この場合において、受注者の責により遅延していると認められる工事量は、当該請求時の出来形部分に含めるものとする。

ウ 第5項の「特別な要因」とは、主要な建設資材の価格を著しく変動させるおそれのある原油価格の引き上げのような特別な要因をいう。

(11) 第31条関係（不可抗力による損害）

ア 第4項の「請負代金額」とは、損害を負担する時点における請負代金額をいう。

イ 1回の損害額が当初の請負代金額の5／1000の額（この額が20万円を超えるときは20万円）に満たないものは、損害額に含めない。

(12) 第37条関係（前金払）

ア 受注者は、請負代金額が1000万円以上で、かつ、工期が150日以上の工事については、中間前金払又は部分払のいずれかを選択することができる。

また、その選択結果については、契約締結時までに申し出るものとし、その後においては変更することはできない。

イ 中間前金払を選択した場合においては、契約担当官等又は契約担当官等が指定する者の認定を受け、かつ、保証事業会社と前払金の保証契約を締結したときは、請負代金額の10分の2以内の中間前金払の支払を請求することができる。

ウ 認定の請求は、当該契約に係る工期の2分の1を経過し、かつ、おおむね工程表によりその実施すべき工事が行われ、その進捗が金額面（現場搬入の検査済み材料を含む。）でも2分の1以上である場合に行うこととする。

エ 低入札価格調査を受けたものとの契約については、第1項中「10分の4」を「10分の2」に、第5項中「10分の4」を「10分の2」に、「10分の6」を「10分の4」に、第6項及び第7項中「10分の5」を「10分の3」に、

「10分の6」を「10分の4」と読み替えることとする。

(13) 第38条関係（保証契約の変更）

第2項において、前払金超過額を返還する場合における前払金の保証契約の変更是、その超過額を返還した後に行うこととし、その変更後の保証金額は、減額後の前払金額を下らないこと。

(14) 第56条関係（解除に伴う措置）

「撤去」とは、支給材料又は貸与品を契約担当官等に返還することが含まれる。

「処分」とは、支給材料又は貸与品を回収することが含まれる。

(15) 第59条関係（契約不適合責任期間等）

第1項における契約不適合責任期間の存続期間については、建設工事ごとに定めるものとし、原則として2年とする。ただし、設備機器本体等の当該期間は1年とする。

(16) 第60条関係（火災保険等）

建設工事請負契約書第57条に基づき、工事目的物及び工事材料を火災保険等に付する場合の取扱いは、次のとおりとする。

なお、この取扱いにより難いときは、必要に応じて契約担当官等と協議することとする。

ア 受注者は、火災、落雷、爆発又は破裂あるいは、台風、せん風、暴風雨の風災を原因として起こる損害をてん補できる保険を、付保するものとし、保険金は原則として請負代金額とする。ただし、次に掲げる工事は、保険を付さないことができる。

なお、受注者自ら当該保険に付加する特約等については、これをさまたげるものではない。

(ア) 解体、撤去、分解又は後片づけ工事

(イ) 建物の基礎工事及び外構工事

イ 受注者は、工事等に従事する者の業務上の負傷等に対する補償に必要な金額を担保するための保険（法定外の労災保険）を付保するものとする。

ウ 保険に加入する時期は、原則として工事着工のときとし、終期は工事完成後14日とする。

エ 受注者は、保険契約締結後に請負額の変更又は工事の延長等があった場合は、当該変更の内容に基づき保険契約の変更を行わなければならない。

オ 受注者は、保険契約を締結（変更も含む。）した場合は、当該保険証券等の写しを契約担当官等に提示しなければならない。

(17) 第64条関係（あっせん又は調停）

建設工事紛争審査会は、原則として受注者の建設業の許可区分により、国土交通大臣許可の場合は、中央建設工事紛争審査会とし、都道府県知事許可の場合は当該都道府県建設工事紛争審査会とする。

なお、一般競争に付した工事の請負契約においては、中央建設工事紛争審査会とする。

## 5 指導事項について

### (1) 建設産業における生産システムの合理化指針の遵守等について

工事の適正かつ円滑な施工を確保するため、「建設産業における生産システムの合理化指針」において明確にされている組合・専門工事業者の役割に応じた責任を的確に果たすとともに、適正な契約の締結、適正な施工体制の確立、建設労働者の雇用条件等の改善に努めること。

### (2) 建設工事の適正な施工の確保について

ア 建設業法（昭和24年法律第100号）に違反する一括下請その他不適切な形態の下請契約を締結しないこと。

イ 下請代金の支払については、建設業法を遵守すること。

ウ 建設業法第26条の規定により、受注者が工事現場ごとに設置しなければならない専任の主任技術者又は専任の監理技術者については、適切な資格、技術力等を有する者（工事現場に常駐して、専らその職務に従事する者で、受注者と直接的かつ恒常的な雇用関係にある者に限る。）を配置すること。この場合において、専任の監理技術者は、監理技術者資格者証の交付を受けている者を配置することとし、発注者から請求があったときは、資格者証を提示すること。

エ ア、イ及びウのほか、建設業法等に抵触する行為は行わないこと。

### (3) 労働福祉の改善等について

建設労働者の確保を図ること並びに労働災害の防止、適正な賃金の確保、退職金制度及び各種保険制度への加入等労働福祉の改善に努めること。

### (4) 建設業退職金共済制度について

ア 建設業者は、建設業退職金共済組合（以下「組合」という。）に加入するとともに、建設業退職金共済制度の対象となる労働者について証紙を購入し、当該労働者の共済手帳に証紙を貼付すること。

イ 受注者は、組合の発注者用掛金収納書（以下「収納書」という。）を工事契約締結後1か月以内に提出すること。

なお、この期間内に収納書を提出できない特別の事情がある場合には、あらかじめその理由及び証紙購入予定を併せて申し出ること。

ウ 組合に加入せず、又は証紙の購入若しくは貼付が不十分な建設業者は、今後の指名等について考慮することがある。

エ 証紙購入状況を把握するため必要があると認めるときは、関係資料の提出を求めることがある。

オ 下請契約を締結する際は、当該契約の受注者に対してこの制度の趣旨を説明し、掛金相当額を請負代金中に算入することにより、当該契約受注者の組合加入並びに証紙の購入及び貼付を促進すること。

カ 下請契約における受注者の規模が小さく、管理事務の処理面で万全でない場合は、下請契約における注文者に組合加入手続及び組合関係事務の処理を委託する方法もあるので、下請契約における注文者は積極的に受託するようすること。

キ 受注者は、組合から工事現場に建設業退職金共済制度適用事業主の工事現場である旨を明示する標識の掲示について要請があった場合には、特別の事情がある場合を除き、これに協力すること。

- (5) ダンプトラック等による過積載等の防止について
- ア 工事用資機材等の積載超過のないようにすること。
  - イ 過積載を行っている資材納入業者から、資材を購入しないこと。
  - ウ 資材等の過積載を防止するため、資材の購入等に当たっては、資材納入業者等の利益を不当に害することのないようにすること。
  - エ さし枠の装着又は物品積載装置の不正改造をしたダンプカーが、工事現場に入りすることのないようにすること。
  - オ ダンプカー協会の設立状況を踏まえ、同協会への加入を促進すること。
  - カ ダンプカー協会の設立、加入等の状況に応じて、ダンプカー協会加入車を優先的に使用すること。
  - キ 工事の現場出入りする一人一車等零細なダンプカー事業者に対し、協業化による運送免許の取得を促進するよう指導すること。
  - ク 工事の施工に当たっては、土砂等の運搬が運送契約によって行われるときは、正規の運送免許を受けた者の車に限って使用すること。
  - ケ 下請契約の相手方又は資材納入業者を選定するに当たっては、交通安全に関する配慮に欠けるもの又は業務に関しダンプトラック等によって悪質かつ重大な事故を発生させたものを排除すること。
  - コ アからケまでのことにつき、下請契約における受注者を指導すること。
- (6) 分別解体等実施義務について
- 受注者は、建設工事に係る資材の再資源化等に関する法律（平成12年法律第104号）第9条第1項の規定による分別解体等をしなければならない。
- (7) 防経施第6993号（20.6.5）「防衛省が発注する工事等からの暴力団排除の推進について（通達）」に基づく暴力団排除を行うための措置は以下のとおりとする。
- ア 下請等から暴力団を排除するための措置について
  - 都道府県警察から、暴力団関係業者として、防衛省が発注する工事（以下「発注工事」という）から排除するよう要請があり、当該状態が継続している有資格業者については、下請等として使用しないこと。
  - イ 暴力団員等による不当介入を受けた場合の措置について
    - (ア) 発注工事において、暴力団員等による不当要求又は工事妨害（以下「不当介入」という。）を受けた場合は、断固としてこれを拒否するとともに、不当介入があった時点で速やかに警察に通報を行うとともに、捜査上必要な協力をすること。
    - (イ) (ア)により警察に通報を行うとともに、捜査上必要な協力を行った場合は、速やかにその内容を記載した書面により発注者に報告すること。
    - (ウ) 発注工事において、暴力団員等による不当介入を受けたことにより工程に遅れが生じる等の被害が生じた場合は、発注者と協議を行うこと。  - ウ 通報等義務を怠った場合の措置について
    - (ア) 暴力団員等による不当介入を受けた受注者等が都道府県警察への通報等を怠った場合には、当該受注者等に対して指名停止又は書面による注意の喚起を行うこととする。

- (イ) (ア)による指名停止を受けた者については、工事の施工成績の評定に反映させることとする。
- (ウ) (ア)による指名停止を受けた者については、その旨を公表することとする。
- (エ) (ア)による指名停止を受けた者については、下請等の承認をしてはならないこととする。

## 6 入門手続について

- (1) 一般競争入札において競争参加資格の確認を受けた者、指名競争入札において指名通知を受けた者又は見積依頼を受けた者が、入札見積のために現地の確認が必要として自衛隊施設又は米軍施設に立ち入る場合は、事前に、立ち入り月日及び立ち入りしようとする人数等について工事の契約事務をつかさどる部署と調整を行うこととする。
- (2) 工事の施工に際し、自衛隊施設又は米軍施設に立ち入る場合は、事前に、工事監督官と調整を行い、当該施設を管理する部隊等の規則等に基づき関係書類を提出のうえ、出入許可を受けた後に当該施設に立ち入ることとする。

## 第2 特記事項

### 1 工期の厳守について

本工事の施工に当たっては、工期は契約書及び仕様書のとおりとするので、工事が遅延することがないよう努めること。

### 2 本工事の施工期間、施工時間及び施工方法等は、次のとおりとする。

令和6年2月29日まで

### 3 本工事に配置する主任技術者又は監理技術者は、次の期間において工事現場への専任を要しないこととする。

- ・本工事の契約締結日から現場施工するまでの期間
- ・工事用地等の確保が未了、自然災害の発生又は埋蔵文化財調査等により、工事が全面的に一時中止している期間
- ・橋梁、ポンプ、エレベーター等の工場製作を含む工事であって、工場製作のみが行われている期間
- ・工事完成後、検査が終了し（発注者の都合により検査が遅延した場合を除く。）、事務手続、後片付け等のみが残っている期間
- ・関連する工事との工程上の関係から、工事の施工ができない期間（該当があれば）

### 4 本工事の実施に当たっては、次の公害対策及び安全対策を取ることとする。

- (1) 低騒音型、低振動型建設機械として指定された建設機械を使用することとする。
- (2) 必要に応じ、ほこり等を防止するため、適宜散水することとする。

- (3) 必要に応じ、交通整理員、警備員、ガードボックスを配置することとする。
- (4) 必要に応じ、安全施設として、視線誘導標識、安全灯等を設置することとする。
- (5) 墜落制止用器具の着用は、平成31年厚生労働省告示第11号による墜落制止用器具（フルハーネス型墜落制止用器具、胴ベルト型墜落制止用器具及びランヤード等）とする。

5 本工事の実施に当たっての搬入・搬出路は、現場において示すとおりとし、他の経路は使用してはならない。

なお、使用した道路の舗装等の補修が必要となった場合は、別途協議することとする。

6 本工事、仕様書のとおりとするが、現地調査の結果、構造、工法等に変更がある場合は、別途協議することとする。

7 本工事から発生する廃棄物は、鉄くず等の集積場所に移設するもののほか、仕様書によるものとし、必要により受注者の負担と責任において、産業廃棄物処理場に運搬、処分することとする。

なお、処分に先だち、受け入れ条件等を確認し、監督官に報告することとする。

8 監督官の指示により、既存施設の撤去により生じた発生材は、示された場所まで運搬し、令和6年2月29日までに引き渡すこととする。

9 既存施設の撤去により生じる物品等は必要により本工事において使用することとする。なお、使用にあたっては、品質等の確認をすることとする。

10 本工事に使用する電気、上下水道等は、当該施設の管理者の承諾を得て、既存施設から分岐して使用することができる。

なお、使用単価・方法・支払手順は監督官に確認のこと。

11 本工事の施工に当たっては、建設労働者等の出入門は監督官等との調整により行うこととする。

12 防衛施設への立ち入り、仮設物の設置等に当たっては、関係機関等の定める諸規則に従うこととする。

なお、特別な条件等が付された場合は、別途協議することとする。

13 本件工事の実施にあたっては、次の点に配慮することとする。

- (1) 建設産業における生産システムの合理化指針の遵守
- (2) 建設工事に係る法令の遵守
- (3) 労働福祉の改善
- (4) 建設業退職金共済制度の活用
- (5) ダンプ トラック等による過積載等の防止

## (6) 廃棄物の不法投棄の防止

1 4 特記仕様書に記載された事項のほか、関係法令に基づく工事に必要な届出書類の手続は、受注者が行う。ただし、消防法に基づく危険物の申請及び建築基準法に基づく建物等の評定申請はこの限りではない。

1 5 監督官事務所の設置場所、設置面積、設置期間等は、次のとおりとする。

- (1) 設置場所 監督官との調整によるものとする。（監督官との調整により管理科営繕班に簡易事務所を設置することをもって代えることを含む）
- (2) 監督官事務所の水道光熱費（使用料、設置費）等は、全て受注者の負担とする。
- (3) 監督官事務所の備品等は、監督官との調整によるものとする。

令和 年 月 日

### 委任状

受任者

営業所名

役職

氏名

電話番号

私は上記の者を代理人と定め、下記工事（業務）について、次の権限を委任します。

### 記

工事名（業務の名称）：（5）88号庁舎内部改修工事

#### 委任事項

- 1 入札及び見積について
- 2 契約締結について
- 3 契約履行について
- 4 代金の請求及び受領について
- 5 その他上記工事（業務）に関する一切の件

委任者

住 所

商号又は名称

役職

代表者氏名

代表者電話番号

担当者氏名

担当者電話番号

分任契約担当官

陸上自衛隊出雲駐屯地

第356会計隊出雲派遣隊長 殿

分任資金前渡官吏

陸上自衛隊米子駐屯地

第356会計隊長 殿

## 入札書

工事名（業務の名称）：（5）88号庁舎内部改修工事

入札金額（税抜）：

上記の金額をもって、公告及び入札心得書等の条項を承諾の上、入札します。

令和　　年　　月　　日

分任契約担当官  
陸上自衛隊出雲駐屯地  
第356会計隊出雲派遣隊長 殿

住 所  
商号又は名称  
代表者 氏名  
代表者電話番号  
代理人 氏名  
代理人電話番号  
担当者 氏名  
担当者電話番号

## 入札辞退届

工事名（業務の名称）

(5) 88号庁舎内部改修工事

上記工事について、都合により入札を辞退します。

(辞退理由)

令和 年 月 日

分任契約担当官

陸上自衛隊出雲駐屯地

第356会計隊出雲派遣隊長 殿

住 所  
商号又は名称  
代表者 氏名  
代表者電話番号  
代理人 氏名  
代理人電話番号  
担当者 氏名  
担当者電話番号

## 受領書

商号又は名称：

持参者氏名：

次の入札案件の入札書・工事費内訳明細書等を受領しました。

受領日時：令和 年 月 日 ( ) 時 分

工事件名：(5) 88号庁舎内部改修工事

開札日時：令和 5年 6月 12日 (月) 11時00分

開札場所：第356会計隊出雲派遣隊入札室

(受領者)

第356会計隊出雲派遣隊

(管理者)

第356会計隊出雲派遣隊  
派遣隊長

注：1 正本を2部作成し、持参者と発注者双方が1部ずつ保管する。

注：2 本報告書を適宜訂正して使用すること。

## 記入例

### 受領書

商号又は名称： 株式会社 ○○○  
持参者氏名： △△ △△

受任者（代理人）


次の入札案件の入札書・工事費内訳明細書等を受領しました。

受領日時： 令和 年 月 日 ( ) 時 分


工事件名：

開札日時： 令和 年 月 日 ( ) 時 分

開札場所： 第356会計隊出雲派遣隊入札室

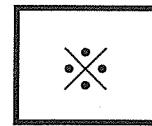


(受領者)

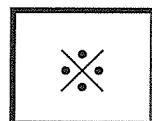

第356会計隊出雲派遣隊

(管理者)

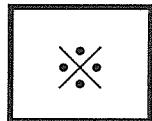

第356会計隊出雲派遣隊  
派遣隊長

※の箇所は、官側にて記入

- 注：1 正本を2部作成し、持参者と発注者双方が1部ずつ保管する。  
注：2 本報告書を適宜訂正して使用すること。

( 5 ) 88 号 厅 舍 内 部 改 修 工 事

件 名	( 5 ) 88 号 厅 舍 内 部 改 修 工 事				圖面番号	1 / 55
圖 名	表 紙				縮 尺	—
作成年月日	令和 5 年 4 月 18 日				調達要求番号	3RLZIAK1007
業務課長	管理科長	營繕班長	電氣係長	營繕主任	工事企画	管 賦 係
内	内	内	内	内	内	施設管理
内	内	内	内	内	内	内

陸上自衛隊出雲駐屯地業務課管理科

書様士

### 工事名 (5) 88号厅舍内部改修工事

陸上自衛隊出雲駐屯地  
島根県出雲市松寄下町1142-1

期 2月29日

(ただし、現場での作業可能時其事務室(2-5A)・事務室(2

工事内容

金屬工事  
ア 建築工事

a 軽量鉄骨天井下地新設  
b 軽量鉄骨天井下地新設

第一回 壁面鐵板張り

a 駐車場用親子引き戸新設  
b 鋼製外付片引きハンガ一戸  
c 鉄製片引き戸（左捻戸）

c 脱製片開き戸（点検口）新  
d 窓アルミ額縁新設（既設窓  
e 涂装工事

a 合成樹脂工マルショニンペイ  
b つや有合成樹脂工アリシヨ

## C 合成樹脂調合ペイント (S)

a ビニル床タイル張り  
b エボキシ樹脂塗床

c カーペットタイル張り  
d 複合板張り

e 壁石膏ボード張り  
f 天井化粧石膏ボード張り

## 才 仕上げユニット工事 a 室名札(突付)新設

b 室名札 (平付) 新設  
c 天井点検口新設

d ブラインドボックス新設  
e 帽子掛け

## 力 撤去工事

電灯設備改修・テレビ共聴設備改修・性別表示・トイレ改修

情報表示・拠点設備改修  
火災報知設備改修  
入場管理設備改修  
工事

八場吉三改修  
配線・配管工事  
その他付帯設備  
力士

### 3) 機械設備工事 ク 撤去工事

## 二、空氣調和設備工事 壁掛け型空調機新設

b 天井カセツト型空氣調和機  
c 全熱交換ユニット新設・・・

d シロツコファン新設  
イ その他付帯設備

撤去工事

一般事項

- (5) 8号厅舎内部改修工事

3 工期 契約日～令和6年2月29日  
(ただし、現場での作業可能時期は令和5年10月以降を基準とする。細部工程については監督官と調整すること。また、事務室（2-5A）・事務室（2-5B）・事務室（3-4）については、令和6年1月中旬までに完成させること。)

4 工事内容

(1) 建築工事

ア 金属工事

  - a 軽量鉄骨壁下地新設 ..... 3.9. 0 m<sup>2</sup>
  - b 軽量鉄骨天井下地新設 ..... 4.1. 4 m<sup>2</sup>
  - c 鋼面剥離張り ..... . . . . .

イ 建具工事

  - a 軽量鋼製親子引き戸新設 ..... 6箇所
  - b 鋼製外付引き戸（点検口）新設 ..... 2箇所
  - c 銅製親子引き戸（点検口）新設 ..... 1箇所
  - d 窓アルミ額縁新設（既設窓枠にカバー） ..... 1箇所

ウ 塗装工事

  - a 合成樹脂エマルジョンペイント塗り（E.P.） ..... 1.87 m<sup>2</sup>
  - b つや有合成樹脂エマルジョンペイント塗り（E.P.-G） ..... 1.4. 2 m<sup>2</sup>
  - c 合成樹脂調合ペイント（S.O.P.） ..... 9.4. 4 m<sup>2</sup>

エ 内装工事

  - a ピニール床タイル張り ..... 2.4. 1 m<sup>2</sup>
  - b エポキシ樹脂塗床 ..... 4.3. 5 m<sup>2</sup>
  - c カーペットタイル張り ..... 1.9. 2 m<sup>2</sup>
  - d 捲合板張り ..... . . . . .
  - e 壁石膏ボード張り ..... 7. 1 m<sup>2</sup>
  - f 天井石膏ボード張り ..... 1.4. 8 m<sup>2</sup>
  - オ 仕上げユニット工事 ..... 10. 5 m<sup>2</sup>

(2) 電気設備工事

ア 電灯設備改修

  - a 室名札（突付）新設 ..... 4箇所
  - b 室名札（平付）新設 ..... 1箇所
  - c 天井点検口新設 ..... 4箇所
  - d ブラインドボックス新設 ..... 2箇所
  - e 帽子掛け ..... . . . . .
  - カ 撤去工事 ..... . . . . .

イ テレビ共聴設備改修 ..... . . . . .

ウ 消火器設置改修 ..... . . . . .

オ 火災報知器設備改修 ..... . . . . .

カ 入場管理設備改修 ..... . . . . .

カ 配線・配管工事 ..... . . . . .

ク その他付帯設備 ..... . . . . .

ク 梱括工事 ..... . . . . .

ア 空気調和設備工事

  - a 蓋掛け型空調機新設 ..... 2台
  - b 天井カセット型空調機新設 ..... 2台
  - c 全熱交換ユニット新設 ..... 4台
  - d シロッコファン新設 ..... 1台
  - イ その他付帯設備 ..... . . . . .
  - ウ 梱括工事 ..... . . . . .

(3) 機械設備工事

ア 空気調和設備工事

  - a 蓋掛け型空調機新設 ..... . . . . .
  - b 天井カセット型空調機新設 ..... . . . . .
  - c 全熱交換ユニット新設 ..... . . . . .
  - d シロッコファン新設 ..... . . . . .
  - イ その他付帯設備 ..... . . . . .
  - ウ 梱括工事 ..... . . . . .

(1) 本工事は、仕様書・図面・メーター基準及び関係法令等を遵守して実施すること。なお仕様書に記載なき事項について  
は、事前に監督官と協議のうえ指示に従うこと。

・公共建築工事標準仕様書（建築工事編、電気設備工事編、機械設備工事編）

・公共建築改修工事標準仕様書（建築工事編、電気改修工事編、機械改修工事編）

(2) 協議

請負者は設計図書及び現地において、相違・疑義あるいは不明な点が生じた場合は、監督官と協議し、その指示に従うこと。

(3) 火災予防・現場管理

工事中における火災予防、労働安全及び在来施設等の保護には、十分注意を払うものとし、汚損した場合は、請負者の責任において速やかに原状に復旧すること。

(4) 工事写真

請負者は工事の主要な施工段階において写真撮影を実施すること。項目は着工前・施工中・竣工後のほか、監督官の指示する箇所とする。また、写真はA4紙に整理のうえ1部提出すること。

(5) 工事時間

監督官における作業実施時間は、平日（土・日及び祝祭日は除く）の午前8時～午後5時迄を基準とする。  
他の時間帯に作業を実施する場合は、事前に監督官と協議のうえ指示に従うこと。

(6) 電気・水道等の使用

本工事実施に必要な電力・給水については、請負者側で準備すること。ただし、やむを得ず駐屯地の電力・給水を使用する場合は、官則と契約書を締結し、官則の請求する金額を支給すること。

(7) 発生材

施工に際し金屬屋根が発生した場合は監督官の指示に従い分別を行い、指定する場所まで運搬・種別毎整理し所定の保管を添え監督官の承認を要げてから搬入すること。その他の産業廃棄物については「産業廃棄物の処分及び清掃に関する法律」を遵守し施設に処分するものとする。  
産業廃棄物処理業者は、県知事の産業廃棄物取扱業者及び産業廃棄物処理業の許可を受けた者とし、提出書類は下記のとおりとする。

ア 都道府県知事等の産業廃棄物取扱業及び処分業許可書の写し ..... 1部

イ 産業廃棄物委託契約書の写し ..... 1部

ウ 废棄物ミニフェスト（A・B・2・D・E票）の写し ..... 1部

（8） なお、産業廃棄物を搬出するまでの間は、請負者において監督官の指示する場所にコンテナを設置し、集積するものとする。

6 特記事項

(1) 施工に際し、作業方法により既存部分への補強・養生等生じた場合には、必要に応じ最適であると思われる方法により確実に実施すること。特に撤去する部屋については、粉塵等が脚下に流入するこがないよう注意すること。

(2) 施工に際し、動作図・手順図・施工図及び原本等が必要ある場合、若しくは監督官から指示があつた場合にについては指示に従い、速やかに監督官に提出し、承認を得ること。

(3) 本仕様書・図面に記載されている寸法については標準寸法であるため工事実施に際しては必ず現地寸法にて施工方法について確認を行った後、工事を実施すること。

(4) 工事実施に際し仕様書・図面に明記なき事項であつても、当然必要と考えられる事項については監督官と協議のうえ指示に従い良好的に実施すること。

(5) 飲食者は、施設工事に際しあらかじめ石綿等の使用について目視及び監督官の提供する設計図書等により調査し、労働基準監督署、及び自治体に事前調査結果の報告を行うこと。

(6) 本工事において使用する材料は全て新品とし、本仕様書・図面において指定のないものについては、JIS規格の指定等の指定を受けたものを使用すること。

(7) 池袋設備の施工に必要な諸手続については、請負者において実施するものとする。

(8) 既設の躯体等に穴を空ける際は、電気配管等がないか探査を実施し既存施設を損傷せざることがないよう細心の注意を図るものとする。

(9) 電気工事完了後、絶縁抵抗測定を実施し異常がない旨を確認するものとする。

(10) 排気口取付等、高所での作業が必要な箇所は高所作業車を使用して実施すること。

件名 (5) 8号舎内改修工事 国面監査番号 3RLZ7

国名 仕様書 作成年月日 令和5年4月18日



陸上自衛隊出雲駐屯地業務課監理科

## 7 工種別仕様


- (1) 金剛工事  
ア 軽量鉄骨天井下地  
イ 軽量發泡樹脂下地
- (2) 施設工事  
ア 下地調整  
イ コンクリート面：RC種、石膏ボード面：RC種  
イ 染地ごしらえ  
ウ 鋼鉄面：C種、コンクリート面：B種、垂鉄めつき鋼面：B種  
層成形面：A種、垂鉄めつき鋼面鋼製建具：A種、錆鋼建具面：A種  
・日本塗料工業規格JPNIS28「一波形変性エポキシ樹脂さび止めペイント」を使用  
エ 亜成形樹脂調合ペイント塗り（SOP）  
オ 亜成形樹脂エマルションペイント塗り（EP）  
コングリート・ボード面：B種  
・市販塗料（JIS K 5663 1種）を用いるが鉛を含まないものとする。  
カ つや有成形樹脂エマルションペイント塗り（EP-G）  
・コンクリート・ボード面：B種  
・市販塗料（JIS K 5660）を用いるが鉛を含まないものとする。
- (3) 内装工事  
ア 接着剤  
イ ポルムアルデヒド放散量  $F = \frac{1}{2} \times \frac{1}{2}$   
ウ ビニル床タイル  
エ コンポジションビニル床タイル（底下 2mm、一般部 3mm）  
オ タイルカーペット  
カ ピニル巾木  
・軟質 高さ 60mm  
エ 第1種 ループバイル □500mm 厚6.5mm 市松敷き  
オ 工場キシシ樹脂系塗り床  
カ ボード類  
・石膏ボード（GB-R）  
キ 化粧石膏ボード（GB-D）  
キ 梱合版  
・表面材料：石膏ボード（GB-R）t=9.5mm  
・裏打ち材：ボリスチレンフォーム保温材（JIS A 9511）（B類保温板2種b）t=25mm  
カ 工法：直貼り工法（接着剤：一波・無溶剤型変性シリコーン樹脂系接着剤）  
ク クラスワール保温板 24K（アルミクラフト紙（アルミ箔7μ）共）  
ケ 天井扇切線・壁見切線・ジョイナー  
キ ユニット及びその他工事  
ア 塗装透明ケース（サイズ：図示）文字記入有  
イ ブラインドボックス  
ウ 天井点検口  
エ 材質：塗装ビニル製  
イ 材質：アルミニ製  
ウ 材質：アルミニ製、外枠：鏡縁タイプ  
エ 帽子掛け金物  
イ 材質：ステンレス製  
ア 基礎工事  
イ 再生クラッシュラン（RC-40）  
イ コンクリート  
・設計標準強度：圧縮18N/mm<sup>2</sup>、スランプ：8cm

## 8 提出書類

本工事での提出書類は下記のとおりとし、期限までに必ず提出すること。

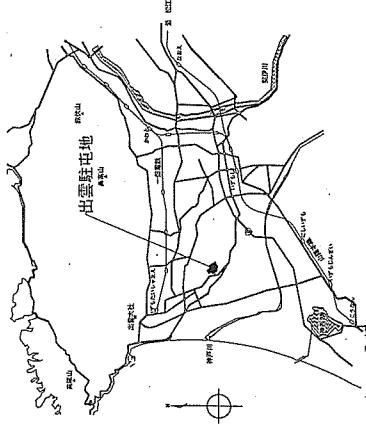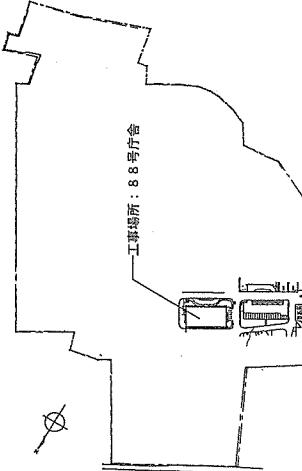- (1) 内訳明細表
  - (2) 工程表
  - (3) 現場代理人等通知書
  - (4) 着工届
  - (5) 竣工届
  - (6) 工事写真
  - (7) 打合せ簿
  - (8) その他監督官の指示した書類（監督官が指定した期日までに示した部数を提出）
- 9 塗工検査及び書類検査を実施し、検査官の合格をもって竣工とする。ただし、手直しが必要となつた場合は、手直し完了後に再度塗工検査を実施し、検査官の合格をもって竣工とする。
- 
- 案内図 S-1/Y
- 
- 案内図 S-1/Y
- 駐屯地配置図 S-1/7,000
- |                  |                |        |             |
|------------------|----------------|--------|-------------|
| 件名               | (5) 8号戸舎内部改修工事 | 図面番号   | 3/55        |
| 國名               | 仕様書・案内図・駐屯地配置図 | 縮尺     | -           |
| 作成年月日            | 令和5年4月18日      | 請求書類番号 | 3RL21AK1007 |
| 陸上自衛隊出雲駐屯地業務課管理科 |                |        |             |


内部仕上表										内 鋼										天 #																												
室 名 空間					床					巾木					外壁 R C面					内壁 R C面					L G S 面					天井																		
改修前		倉庫 (1-1)			-	下地 ユンクリート面均し 仕上		コングリート打放し (鉛)			-	コングリート打放し (鉛)		コンクリート打放し (鉛)		コンクリート打放し (鉛)		コンクリート打放し (鉛)		コンクリート打放し (鉛)		コンクリート打放し (鉛)		コンクリート打放し (鉛)		コンクリート打放し (鉛)		天井																				
改修後		改修内容			-	ビニールタイル張り		カーペットタイル張り			-	LGS天井面新設		混合板張り・塗装		LGS天井面新設		混合板張り・塗装		LGS天井面新設		混合板張り・塗装		LGS天井面新設		混合板張り・塗装		LGS天井面新設		混合板張り・塗装		天井																
改修後		改修後			-	床		コングリート打放し (鉛)			-	ビニール		LGS天井面新設		LGS天井面新設		LGS天井面新設		LGS天井面新設		LGS天井面新設		LGS天井面新設		LGS天井面新設		LGS天井面新設		LGS天井面新設		天井																
内 鋼										内 鋼					内 鋼					内 鋼					天 #					天井																		
室 名 空間					床					巾木					外壁 R C面					内壁 R C面					L G S 面					天井																		
改修前		倉庫 (1-2)			-	下地 ユンクリート面均し 仕上		コングリート打放し (鉛)			-	コングリート打放し (鉛)		コンクリート打放し (鉛)		コンクリート打放し (鉛)		コンクリート打放し (鉛)		コンクリート打放し (鉛)		コンクリート打放し (鉛)		コンクリート打放し (鉛)		コンクリート打放し (鉛)		LGS天井面新設		天井																		
改修後		改修内容			-	ビニール床タイル張り		混合板張り・塗装			-	LGS天井面新設		混合板張り・塗装		LGS天井面新設		混合板張り・塗装		LGS天井面新設		混合板張り・塗装		LGS天井面新設		混合板張り・塗装		LGS天井面新設		混合板張り・塗装		LGS天井面新設		天井														
改修後		改修後			-	床		コングリート打放し (鉛)			-	ビニール		LGS天井面新設		LGS天井面新設		LGS天井面新設		LGS天井面新設		LGS天井面新設		LGS天井面新設		LGS天井面新設		LGS天井面新設		LGS天井面新設		LGS天井面新設		天井														
内 鋼										内 鋼					内 鋼					内 鋼					天 #					天井																		
室 名 空間					床					巾木					外壁 R C面					内壁 R C面					L G S 面					天井																		
改修前		印刷室 (1-3)			-	下地 ユンクリート面均し 仕上		ビニール床タイル張り			-	ビニール		LGS天井面新設		混合板張り・塗装		LGS天井面新設		混合板張り・塗装		LGS天井面新設		混合板張り・塗装		LGS天井面新設		混合板張り・塗装		LGS天井面新設		混合板張り・塗装		LGS天井面新設		天井												
改修後		改修内容			-	エボキシ床接着剤塗付		エボキシ接着剤塗付			-	混合板張り		LGS天井面新設		混合板張り		LGS天井面新設		混合板張り		LGS天井面新設		混合板張り		LGS天井面新設		混合板張り		LGS天井面新設		混合板張り		LGS天井面新設		天井												
改修後		改修後			-	床		コングリート打放し (鉛)			-	ビニール		LGS天井面新設		混合板張り		LGS天井面新設		混合板張り		LGS天井面新設		混合板張り		LGS天井面新設		混合板張り		LGS天井面新設		混合板張り		LGS天井面新設		天井												
内 鋼										内 鋼					内 鋼					内 鋼					L G S 面					天井																		
室 名 空間					床					巾木					外壁 R C面					内壁 R C面					L G S 面					天井																		
改修前		事務室 (2-5)			-	下地 コングリート面均し 仕上		O Aフロア-部屋隔 カーペットドアルーム切替			-	ビニール		LGS天井面新設		混合板張り		LGS天井面新設		混合板張り		LGS天井面新設		混合板張り		LGS天井面新設		混合板張り		LGS天井面新設		混合板張り		LGS天井面新設		天井												
改修後		改修内容			-	O Aフロア-部屋隔 カーペットドアルーム切替		混合板張り			-	ビニール		LGS天井面新設		混合板張り		LGS天井面新設		混合板張り		LGS天井面新設		混合板張り		LGS天井面新設		混合板張り		LGS天井面新設		混合板張り		LGS天井面新設		天井												
改修後		改修後			-	床		コングリート打放し (鉛)			-	ビニール		LGS天井面新設		混合板張り		LGS天井面新設		混合板張り		LGS天井面新設		混合板張り		LGS天井面新設		混合板張り		LGS天井面新設		混合板張り		LGS天井面新設		天井												
内 鋼										内 鋼					内 鋼					内 鋼					L G S 面					天井																		
室 名 空間					床					巾木					外壁 R C面					内壁 R C面					L G S 面					天井																		
改修前		更衣室 (3-1)			-	下地 コングリート面均し 仕上		ビニール床タイル張り			-	ビニール		LGS天井面新設		混合板張り		LGS天井面新設		混合板張り		LGS天井面新設		混合板張り		LGS天井面新設		混合板張り		LGS天井面新設		混合板張り		LGS天井面新設		天井												
改修後		改修内容			-	床		コングリート面均し			-	ビニール		LGS天井面新設		混合板張り		LGS天井面新設		混合板張り		LGS天井面新設		混合板張り		LGS天井面新設		混合板張り		LGS天井面新設		混合板張り		LGS天井面新設		天井												
改修後		改修後			-	床		コングリート打放し (鉛)			-	ビニール		LGS天井面新設		混合板張り		LGS天井面新設		混合板張り		LGS天井面新設		混合板張り		LGS天井面新設		混合板張り																				

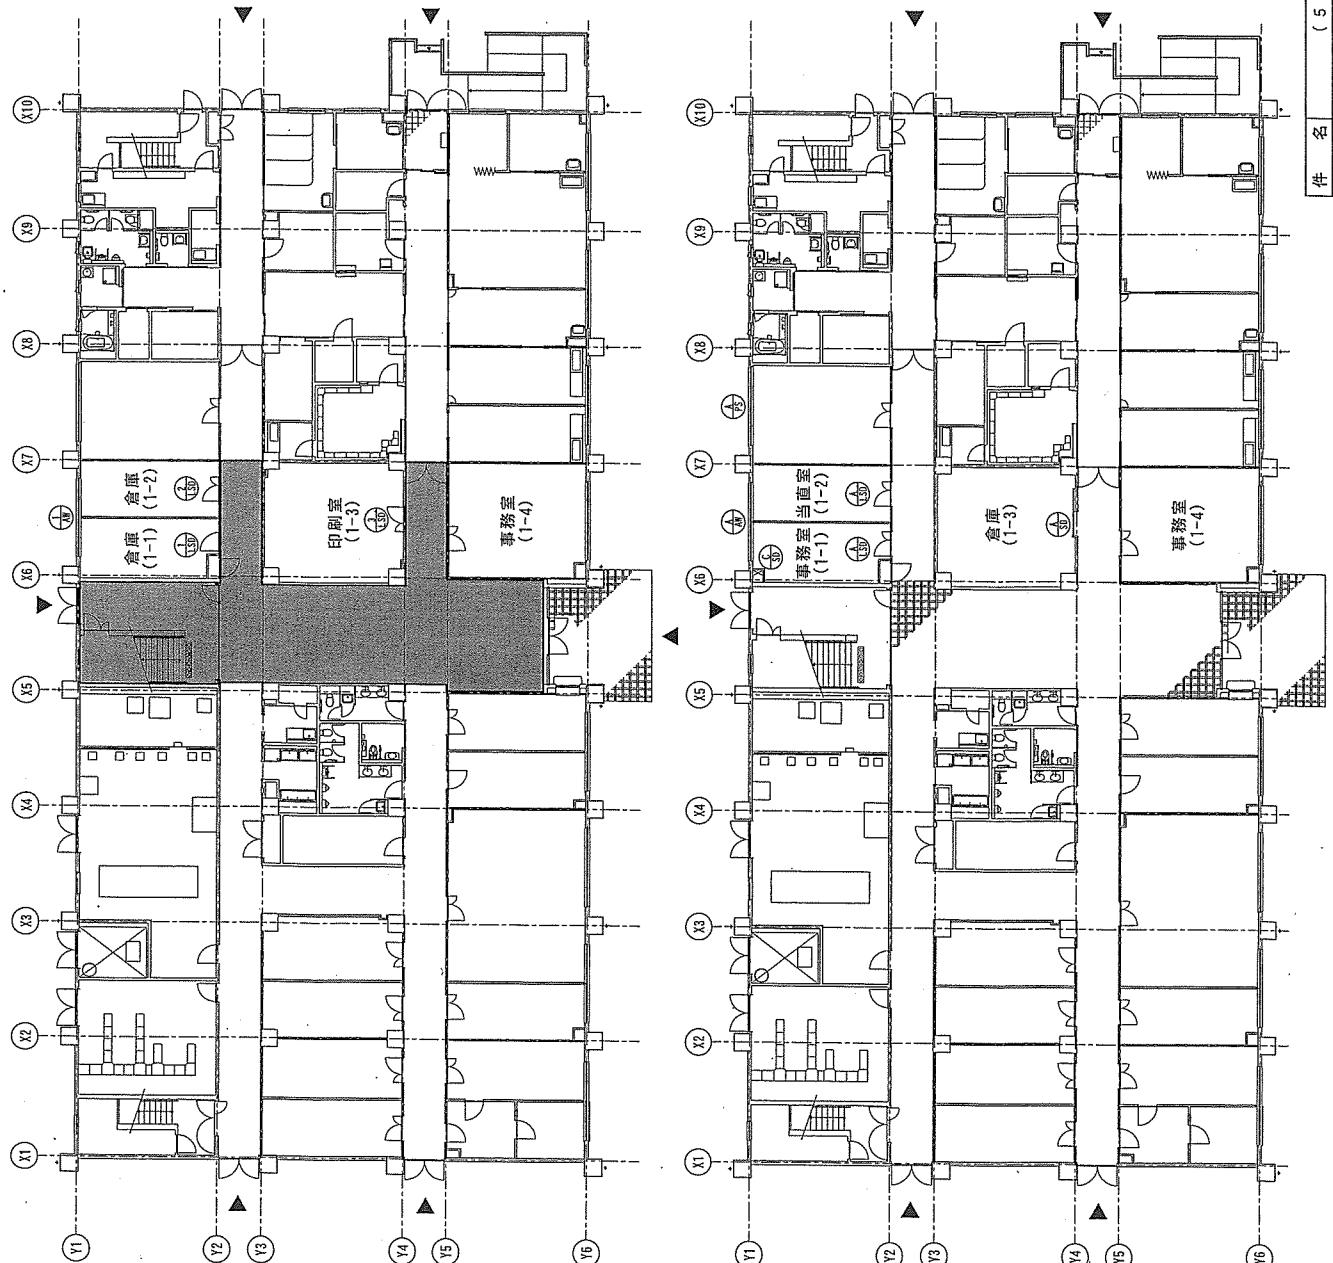


改修前

改修後

件名	(5) 8号庁舎内部改修工事	圖面番号	5/55
図名	8号庁舎1階平面図	縮尺	-
作成年月日	令和5年4月18日	調達要求番号	3RLZ1AK1007
		陸上自衛隊出雲駐屯地業務課管理科	

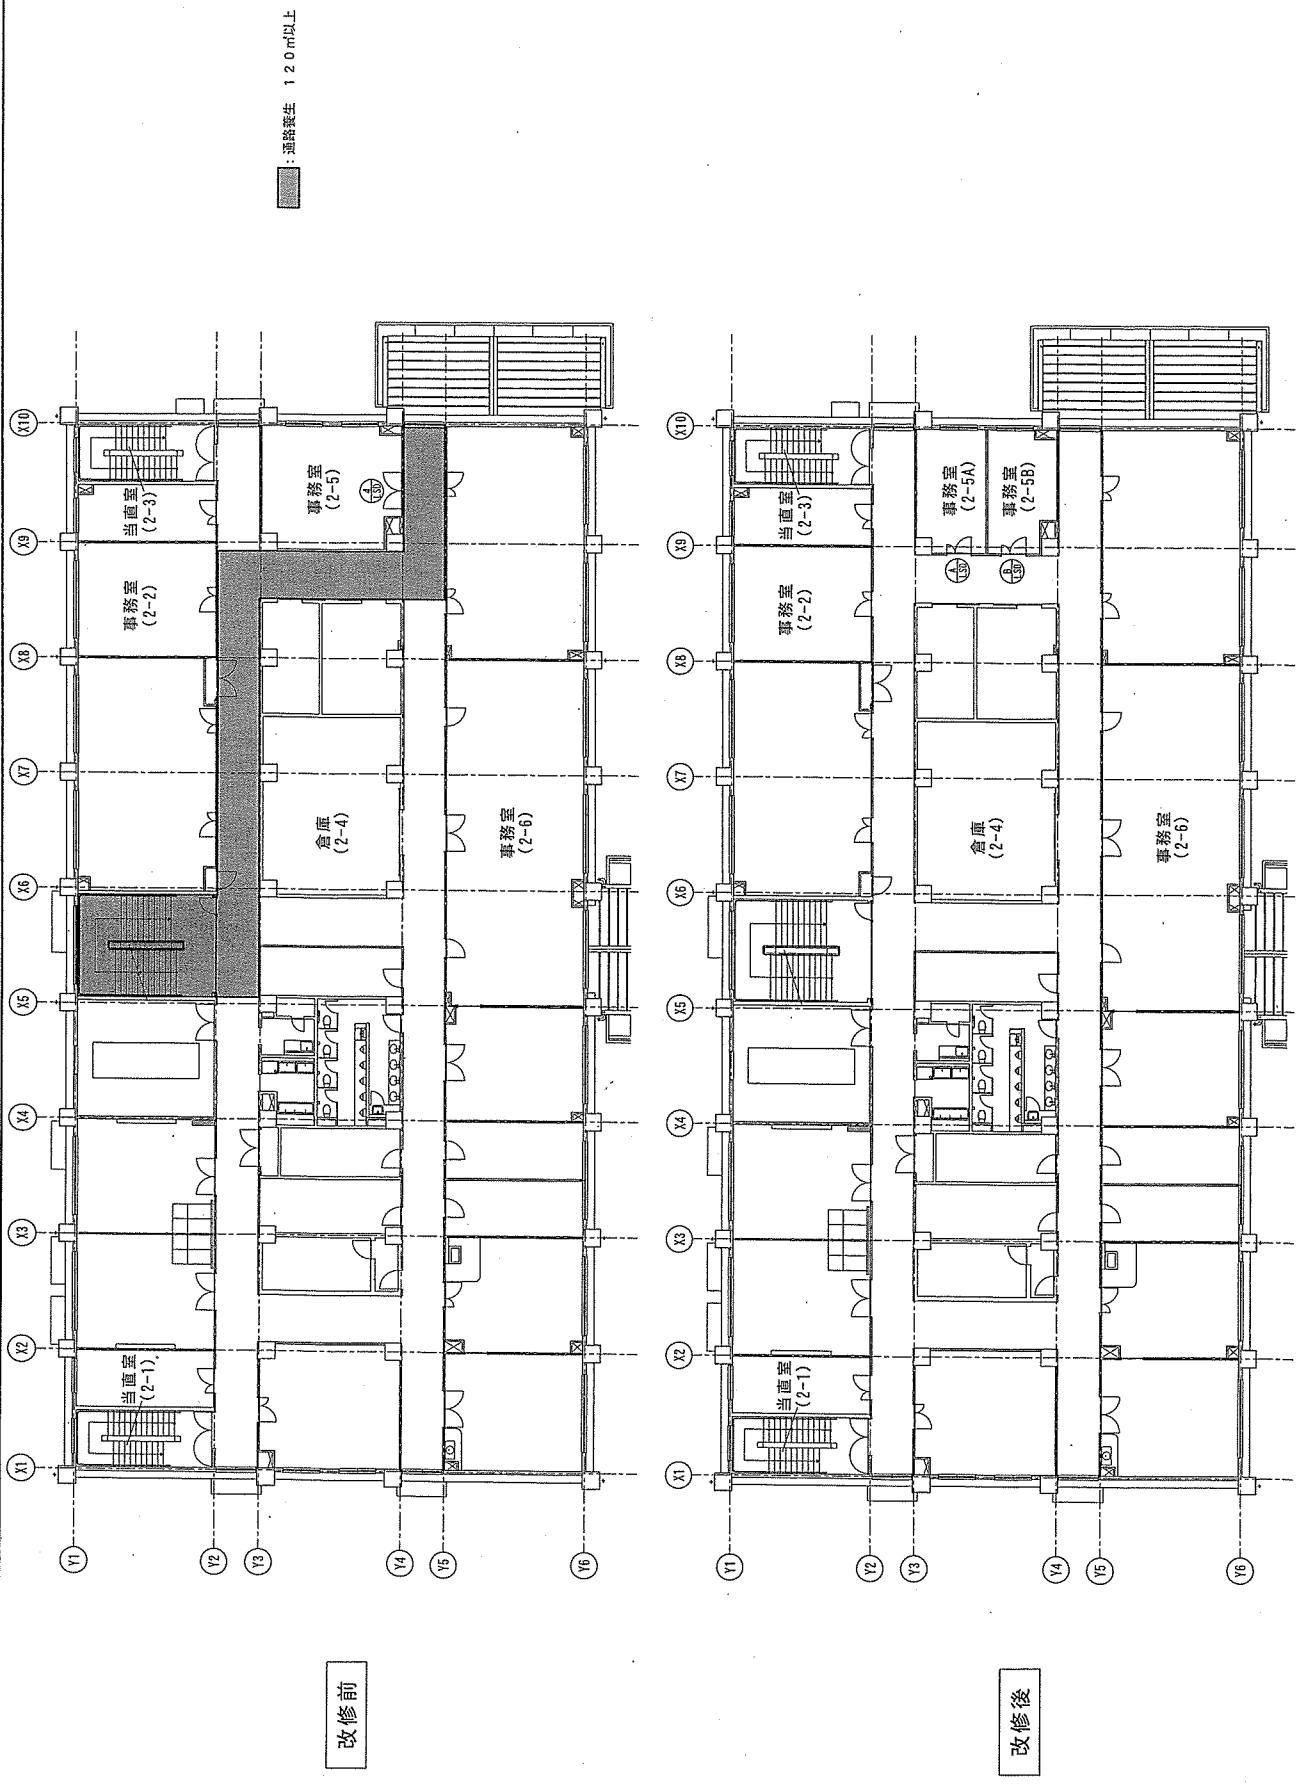

件名	(5) 8号厅舍内部改修工事	図面番号	6/55
図名	8号厅舍 2階平面図	縮尺	-
作成年月日	令和5年4月18日	調達要求番号	3RLZ1AK1007
		陸上自衛隊出雲駐屯地業務課管理科	

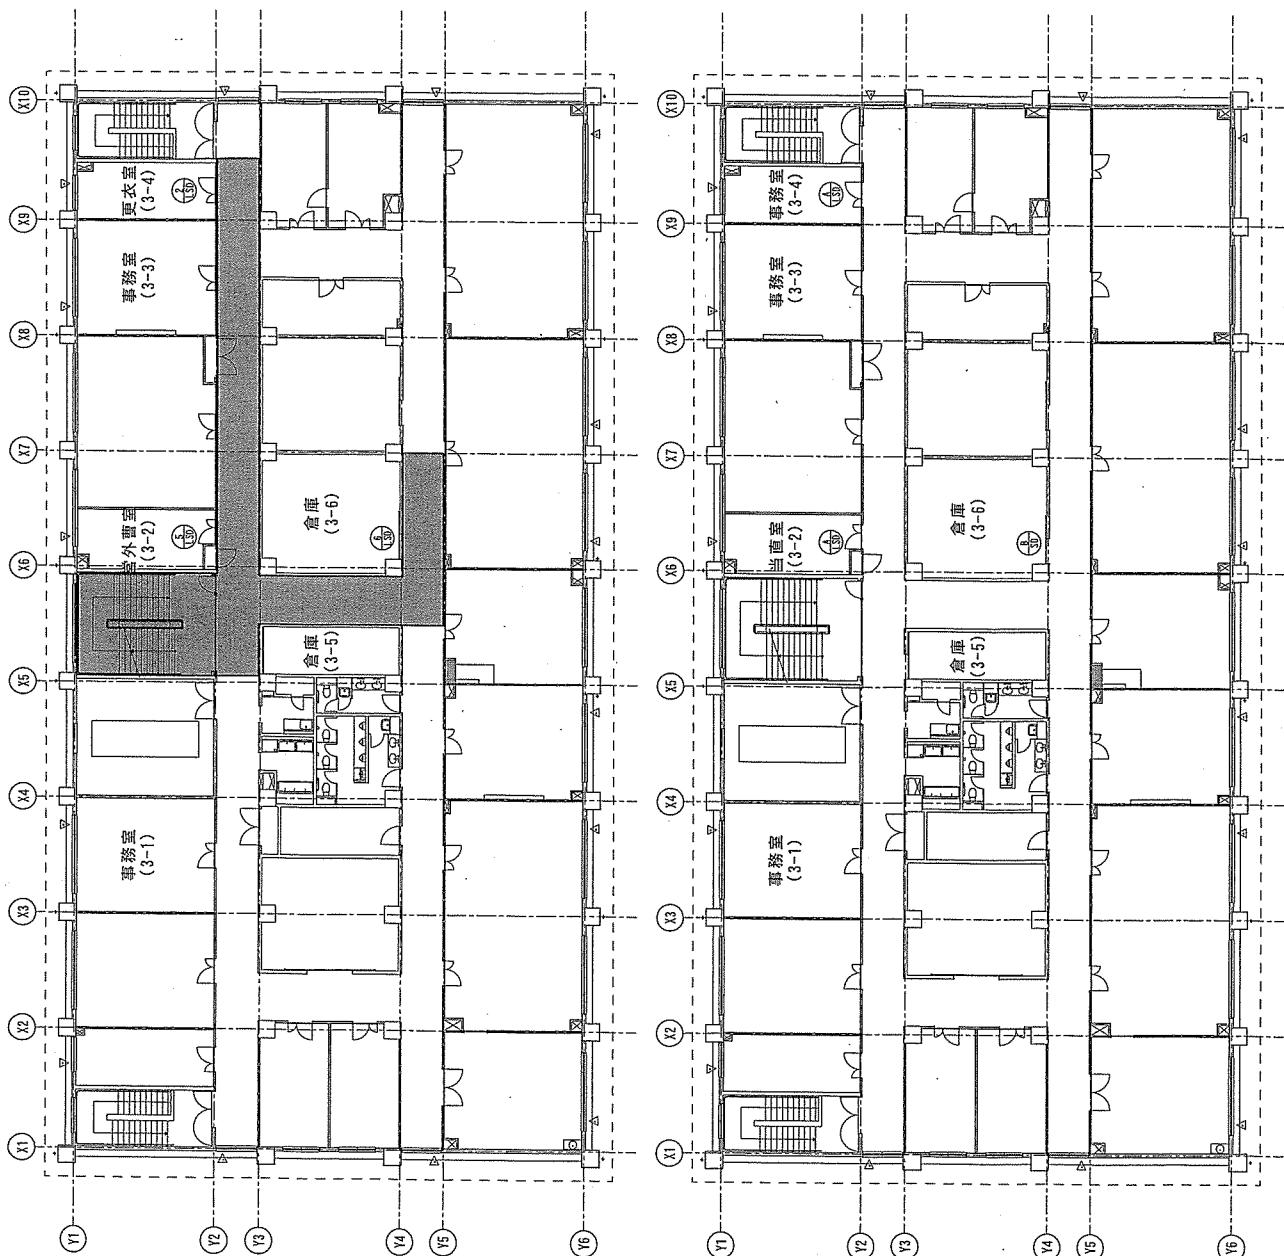


改修前


改修後

件名	(5) 8号厅舍内部改修工事	图面番号	7/55
国名	8号厅舍 3階平面図	縮尺	-
作成年月日	令和5年4月18日	調達要求番号	3RLZ1AK1007
	陸上自衛隊出雲駐屯地業務課管理科		

改修前

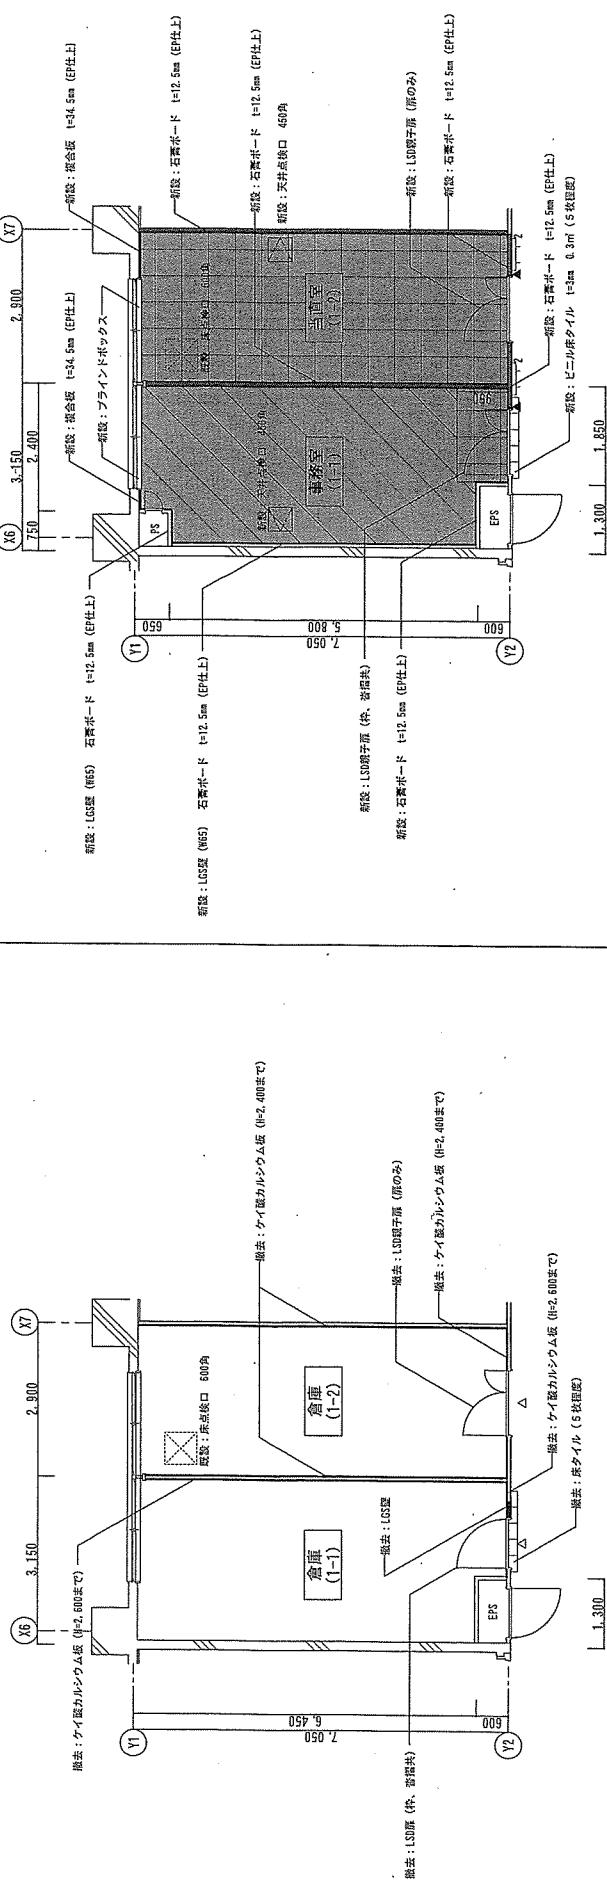

改修後

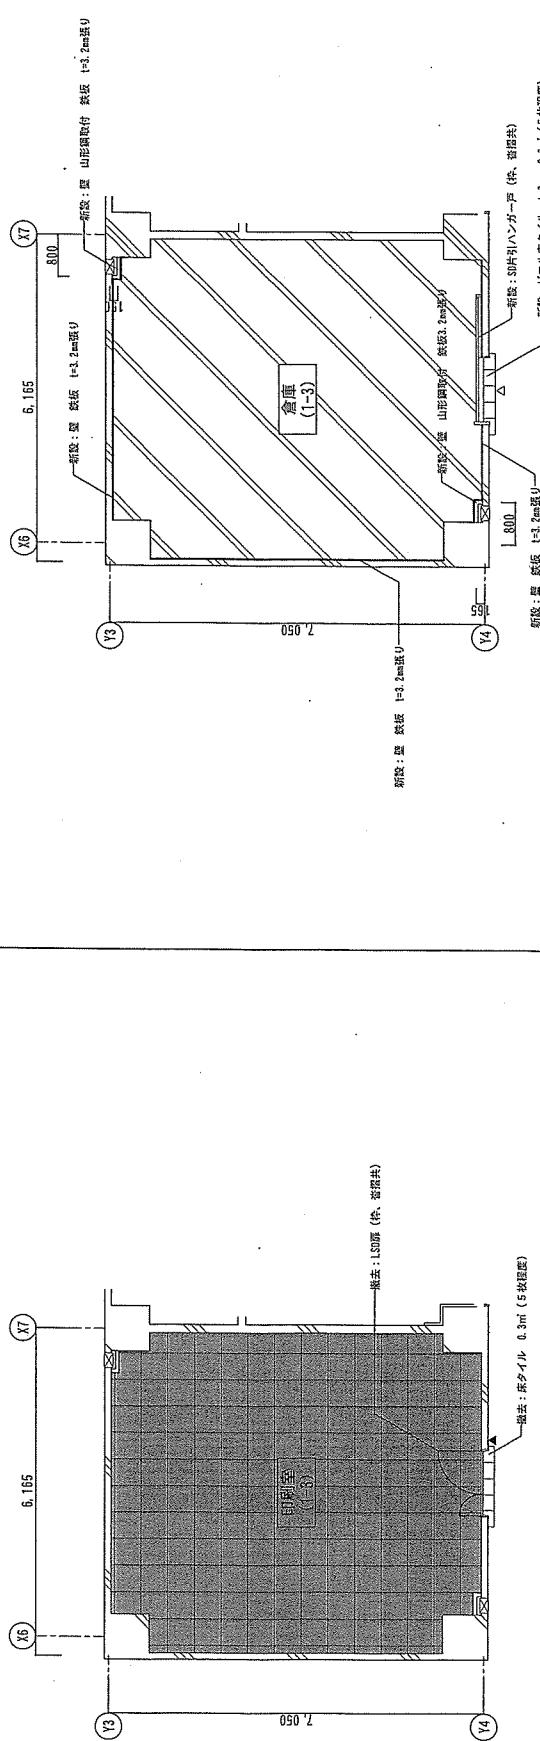


改修後


凡 例	改修前	改修後	改修後	改修後	改修後	改修後	改修後
■ 撤去: 鋼筋鉄骨天井下地			■ 新設: LGS天井下地、化粧石膏ボード t=9.5mm	▲ 新設: グラスウール 24K 150kg	△ 新設: 室名札 (実付け)	△ 新設: 室名札 (平付)	△ 新設: ハーベットタイル t=6.5
▲ 撤去: ビニル床タイル t=2.0			■ 新設: カーペットタイル t=2.0	▲ 新設: 室名札 (平付)	△ 新設: ハーベットタイル t=3mm 0.3m <sup>2</sup>	△ 新設: 室名札 (平付)	△ 新設: ハーベットタイル t=3mm 0.3m <sup>2</sup>
△ 撤去: 室名札 (平付)			■ 新設: ハーベットタイル t=2.0	▲ 新設: 室名札 (密閉品)	△ 新設: 室名札 (密閉品)	△ 新設: 室名札 (密閉品)	△ 新設: 室名札 (密閉品)

件 名	( 5 ) 8 8 号房 内部改修工事	面番号	8 / 55
国 名	1 階改修居間平面図	緯 度	1/100
作成年月日	令和5年4月18日	調査要求番号	3RLZAK1007


陸上自衛隊出雲駐屯地業務旅管科

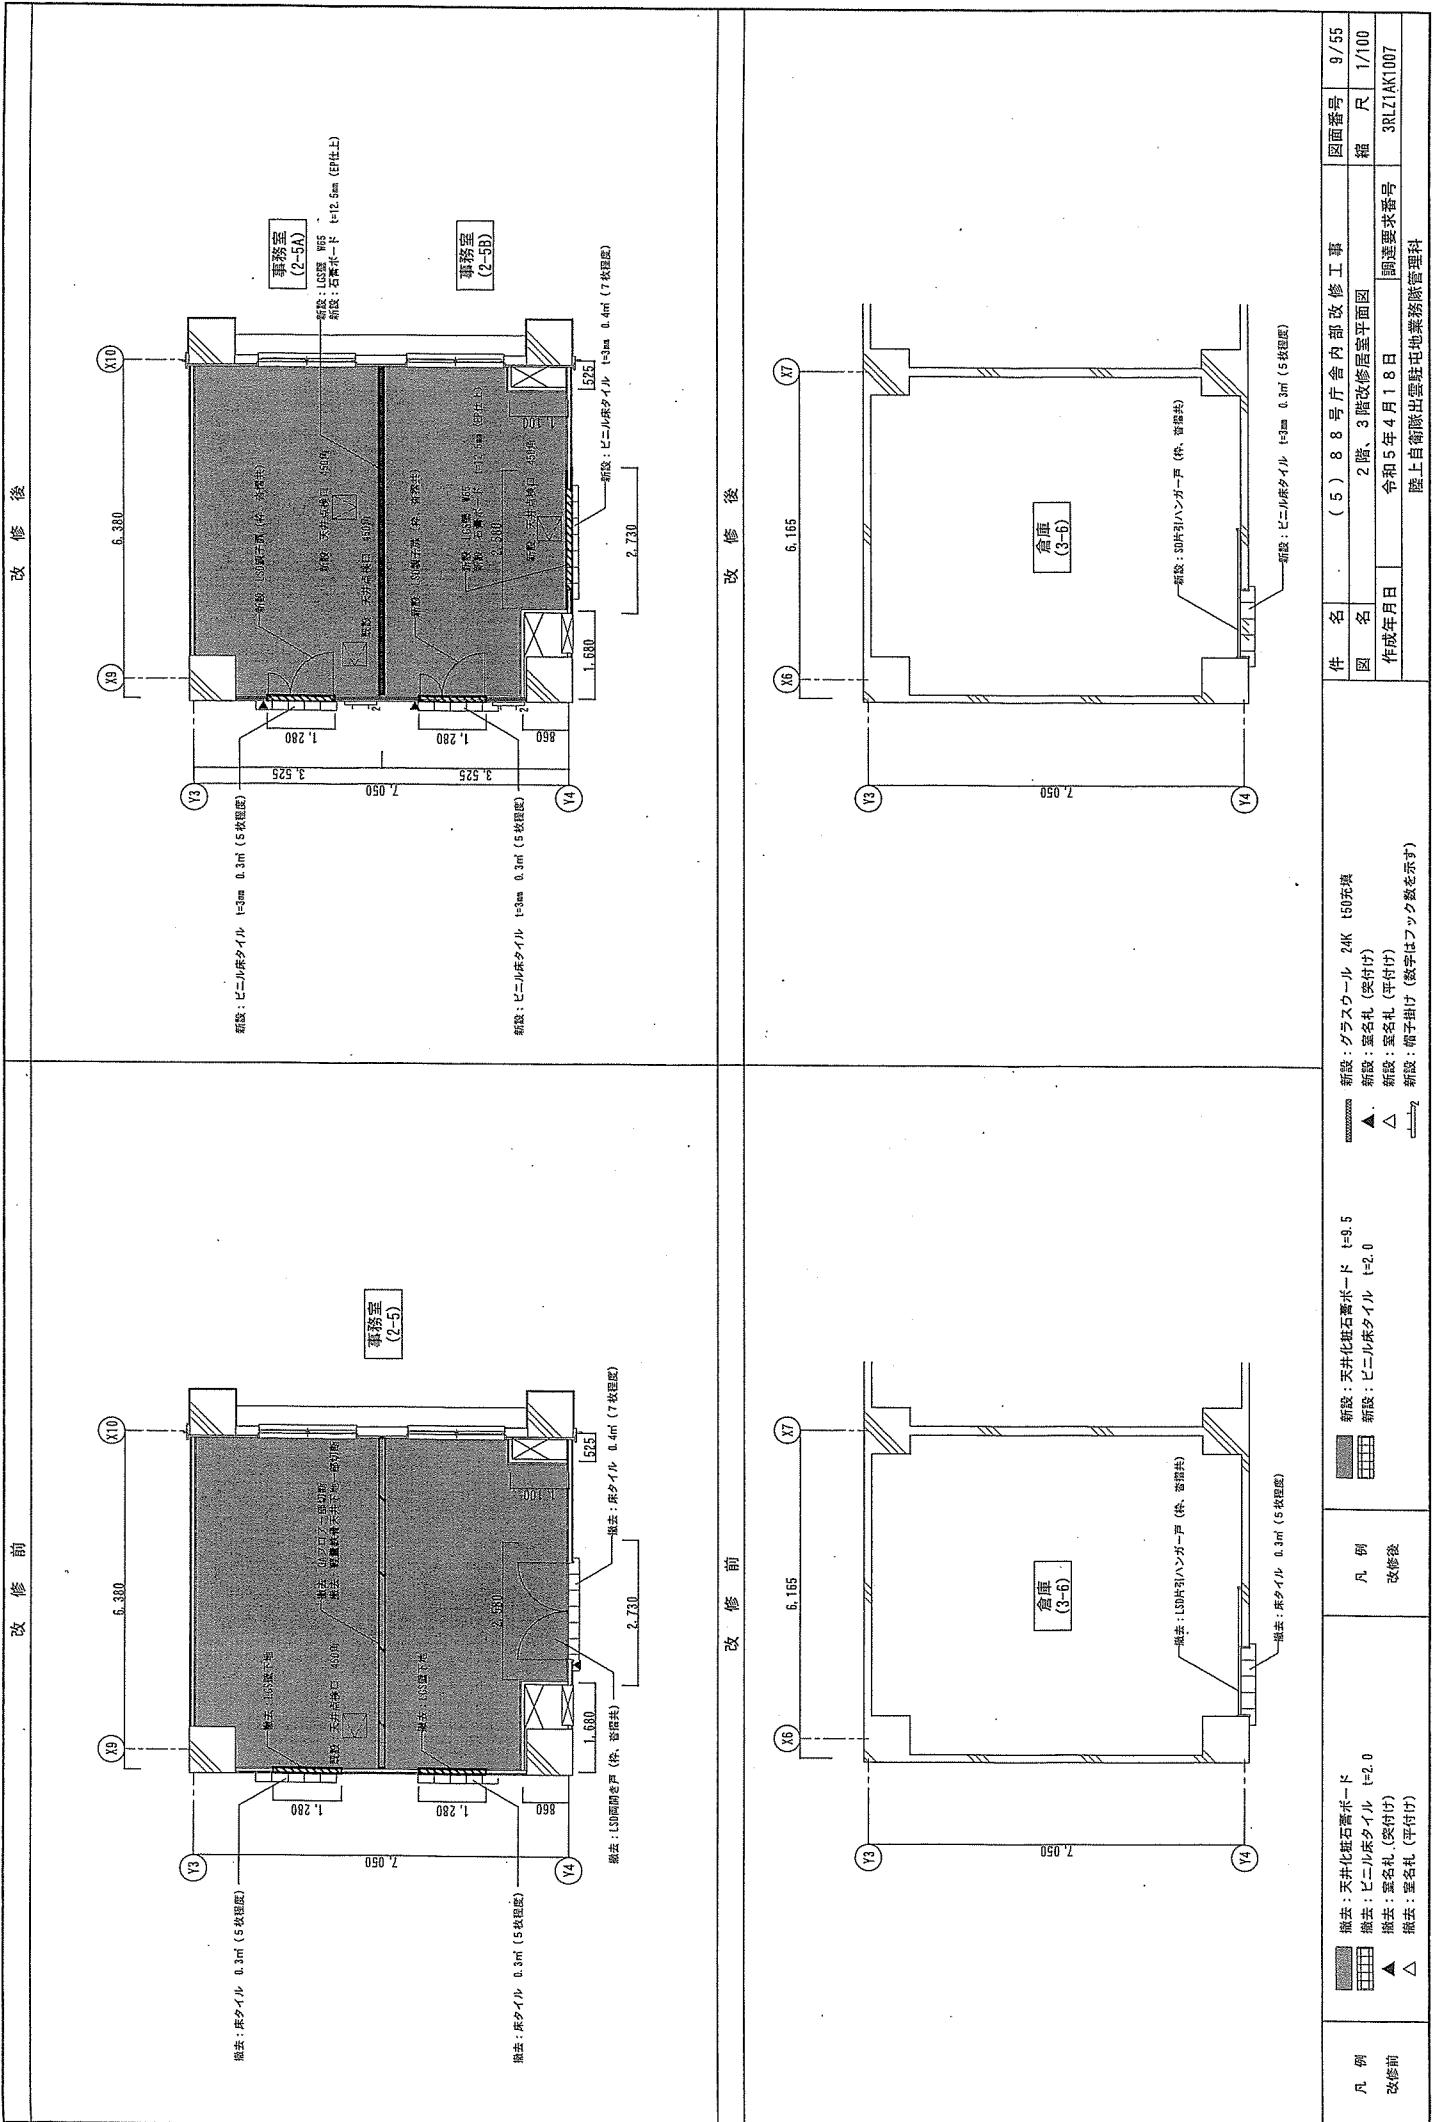


改修後

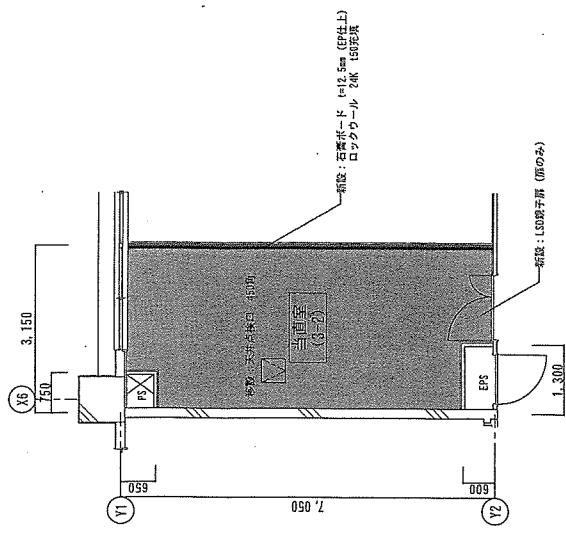


改修前

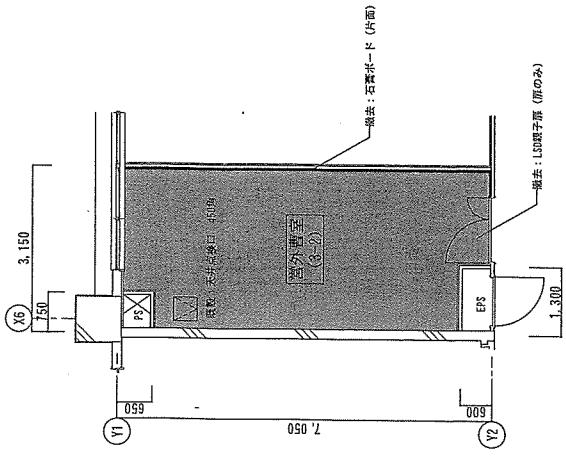

改修後

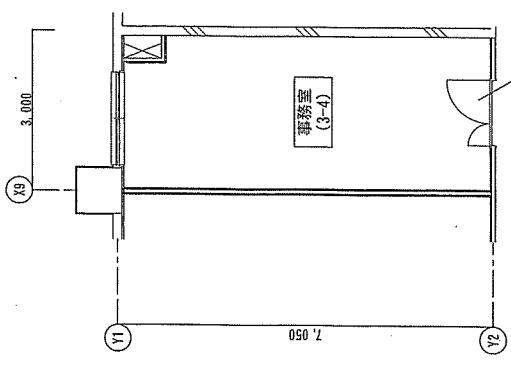


改修前

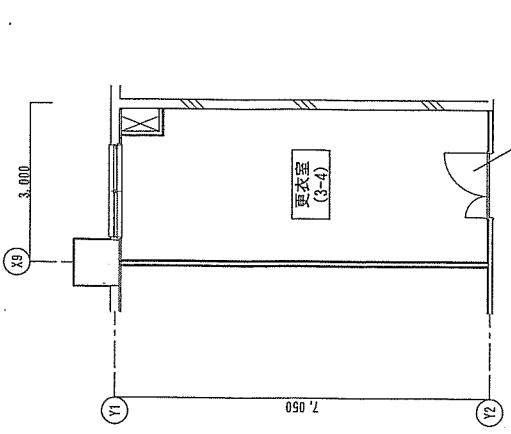


凡 例	新設: 天井化粧石膏戸一斗	凡 例	新設: 天井化粧石膏戸一斗	件 名	( 5 ) 8 号 床 内 部 改 修 工 事	図面番号	10 / 55
改修前				図名	3階改修居室平面図	縮 尺	-
				作成年月日	令和5年4月18日	調達要求番号	3RLZIAK1007
						施工: 自衛隊出雲駐屯地業務統括科	



新設: クラスワール 24K t=50先端  
 ▲ 新設: 番名札 空付け  
 △ 新設: 番名札 年付け  
 ■ 新設: 物干掛け (数字はフック数を示す)

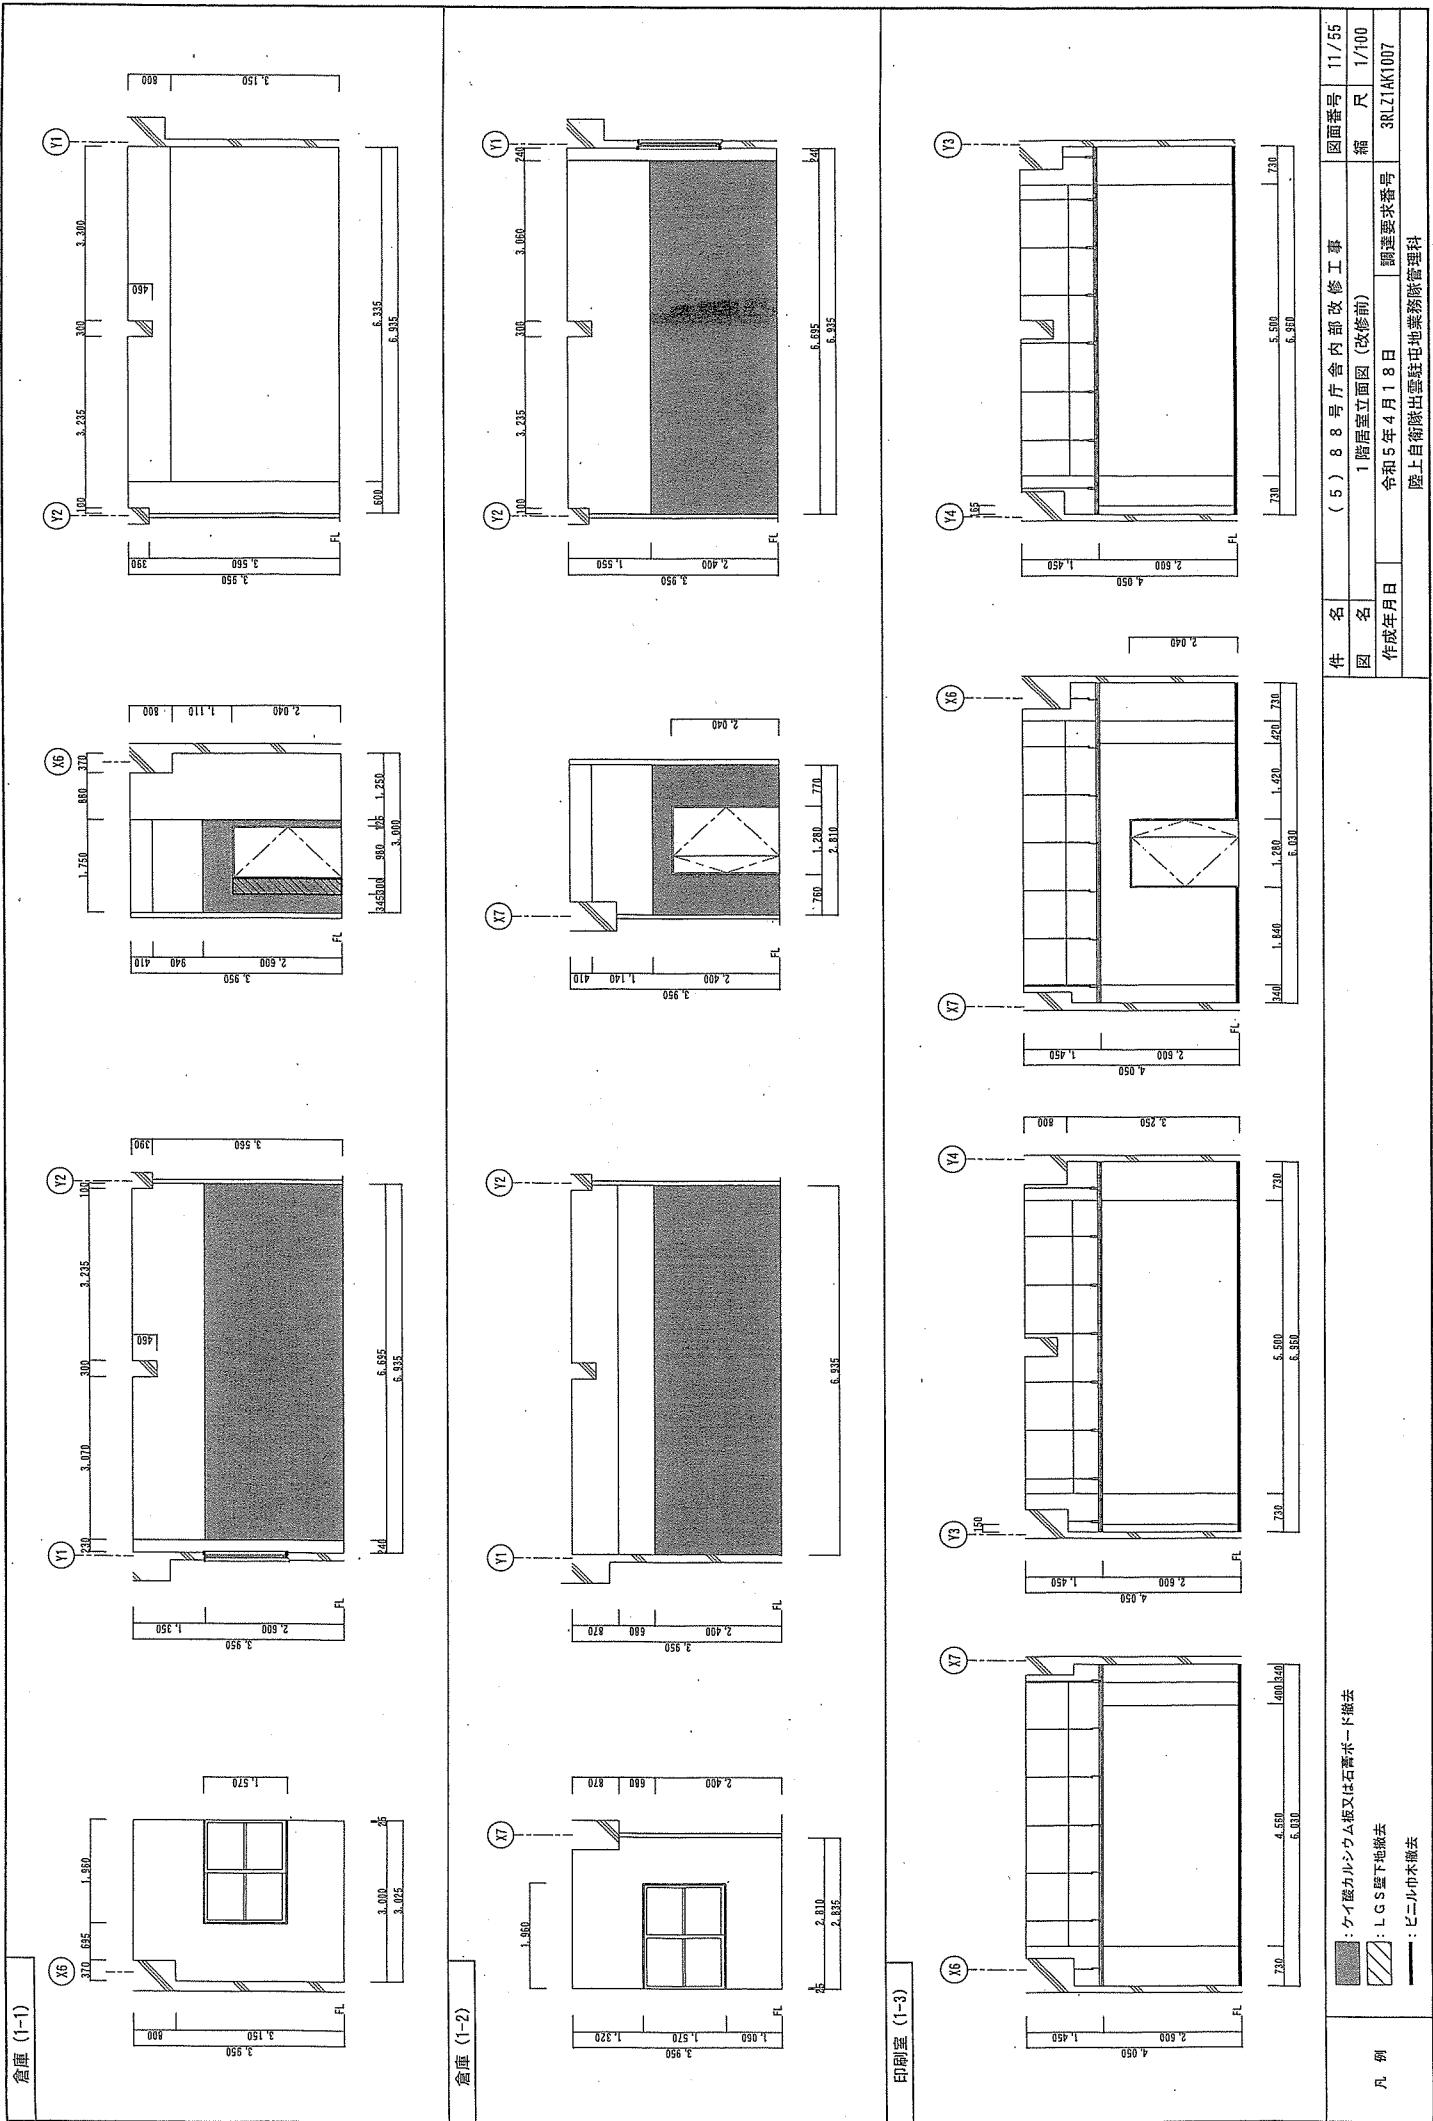

## 事務室 (1-1)

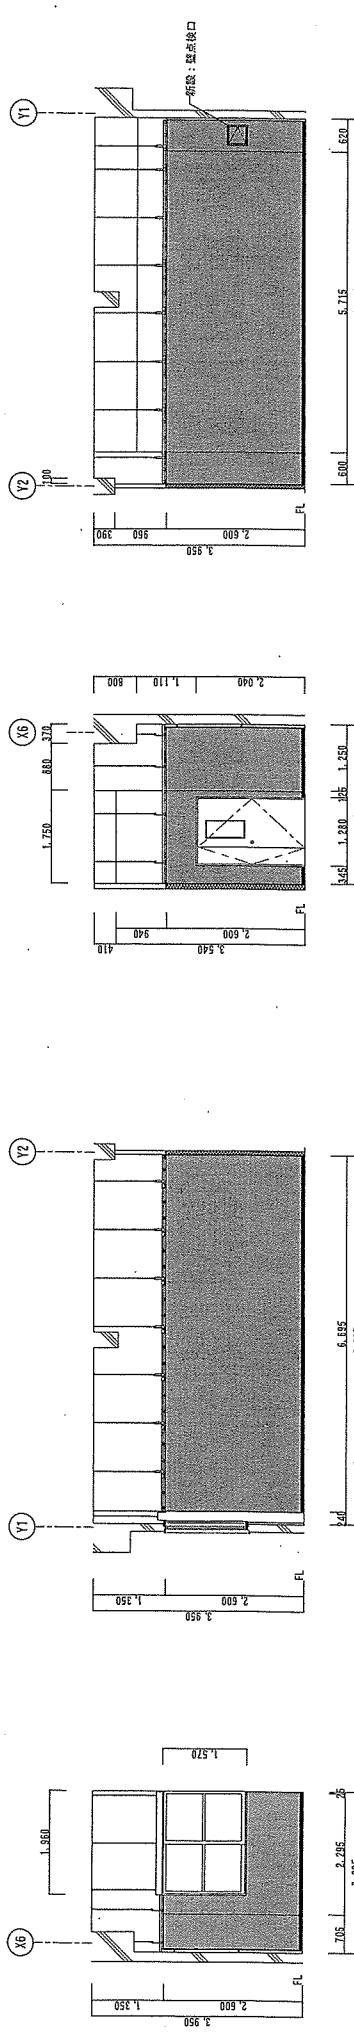※壁全面にEP塗装を施す (ドア面: 39.81m<sup>2</sup>)

## 倉庫 (1-3)

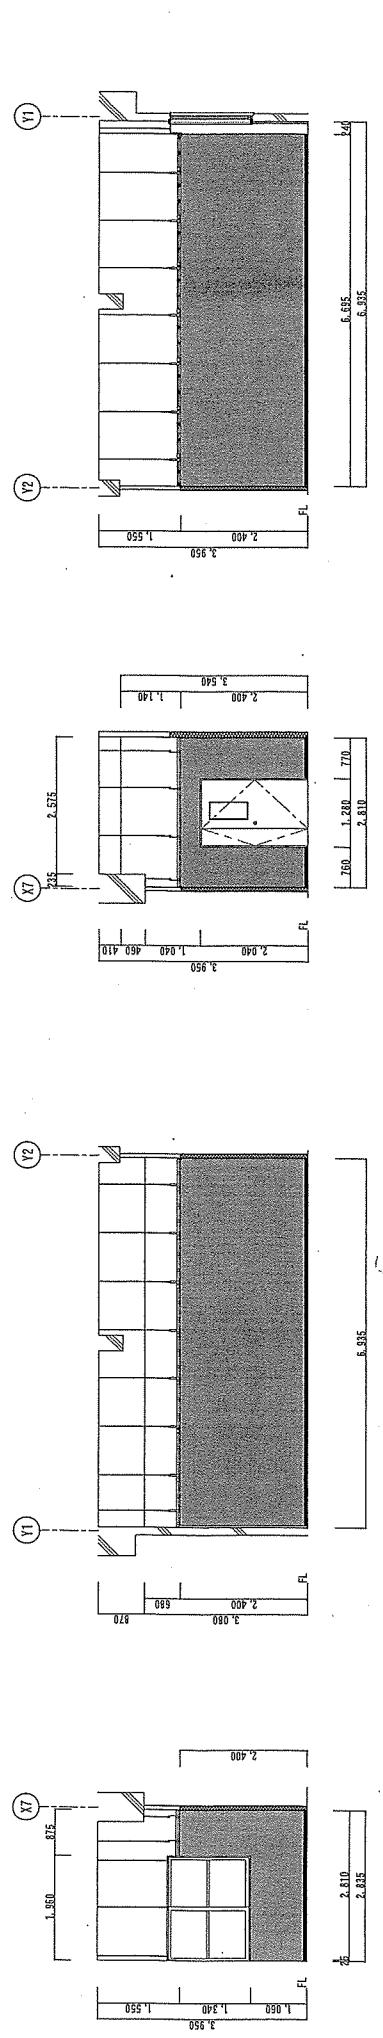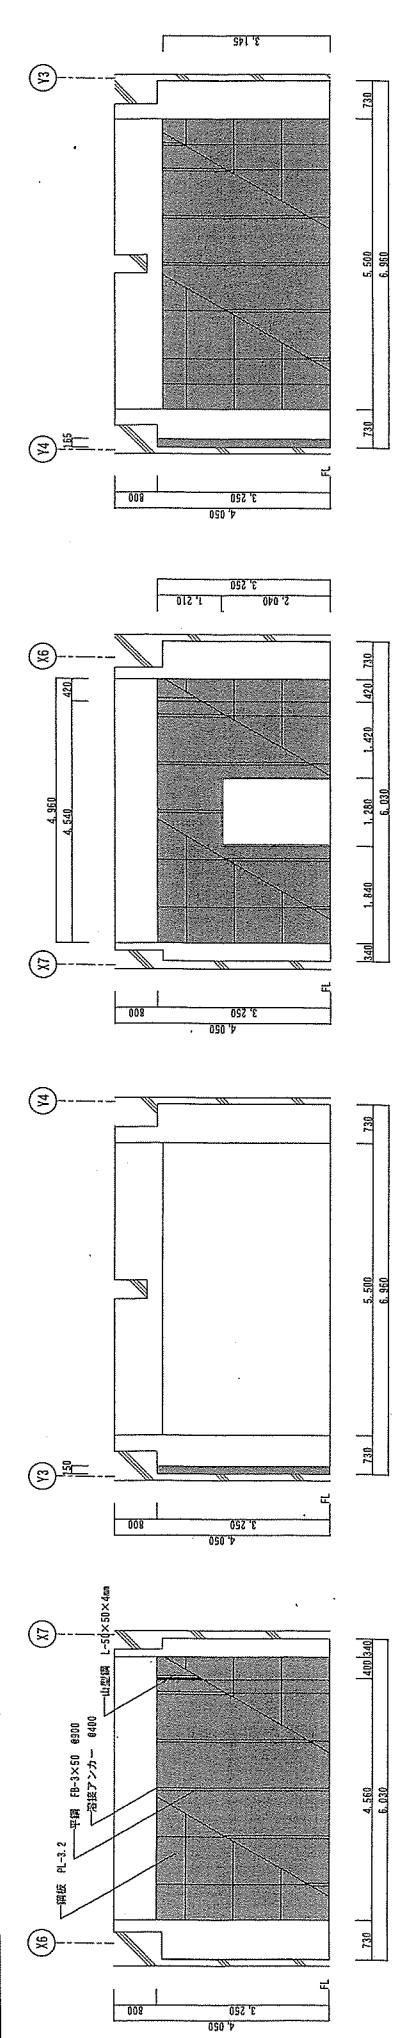
※床全面にS.O.P塗装を施す (47.39m<sup>2</sup>)


凡例

- : 石膏ボード又は鉄板張り
- : ピンル巾木新設
- : クラスワール 24K t50芯真

件名	(5)	8号倅 内部改修工事	図面番号	12/55	
图名		1階居室立面図(改修後)			
作成年月日	令和5年4月18日	記述要求番号	3RLZAK1007	縮尺	1/100

陸上自衛隊出雲駐屯地業務課管理科

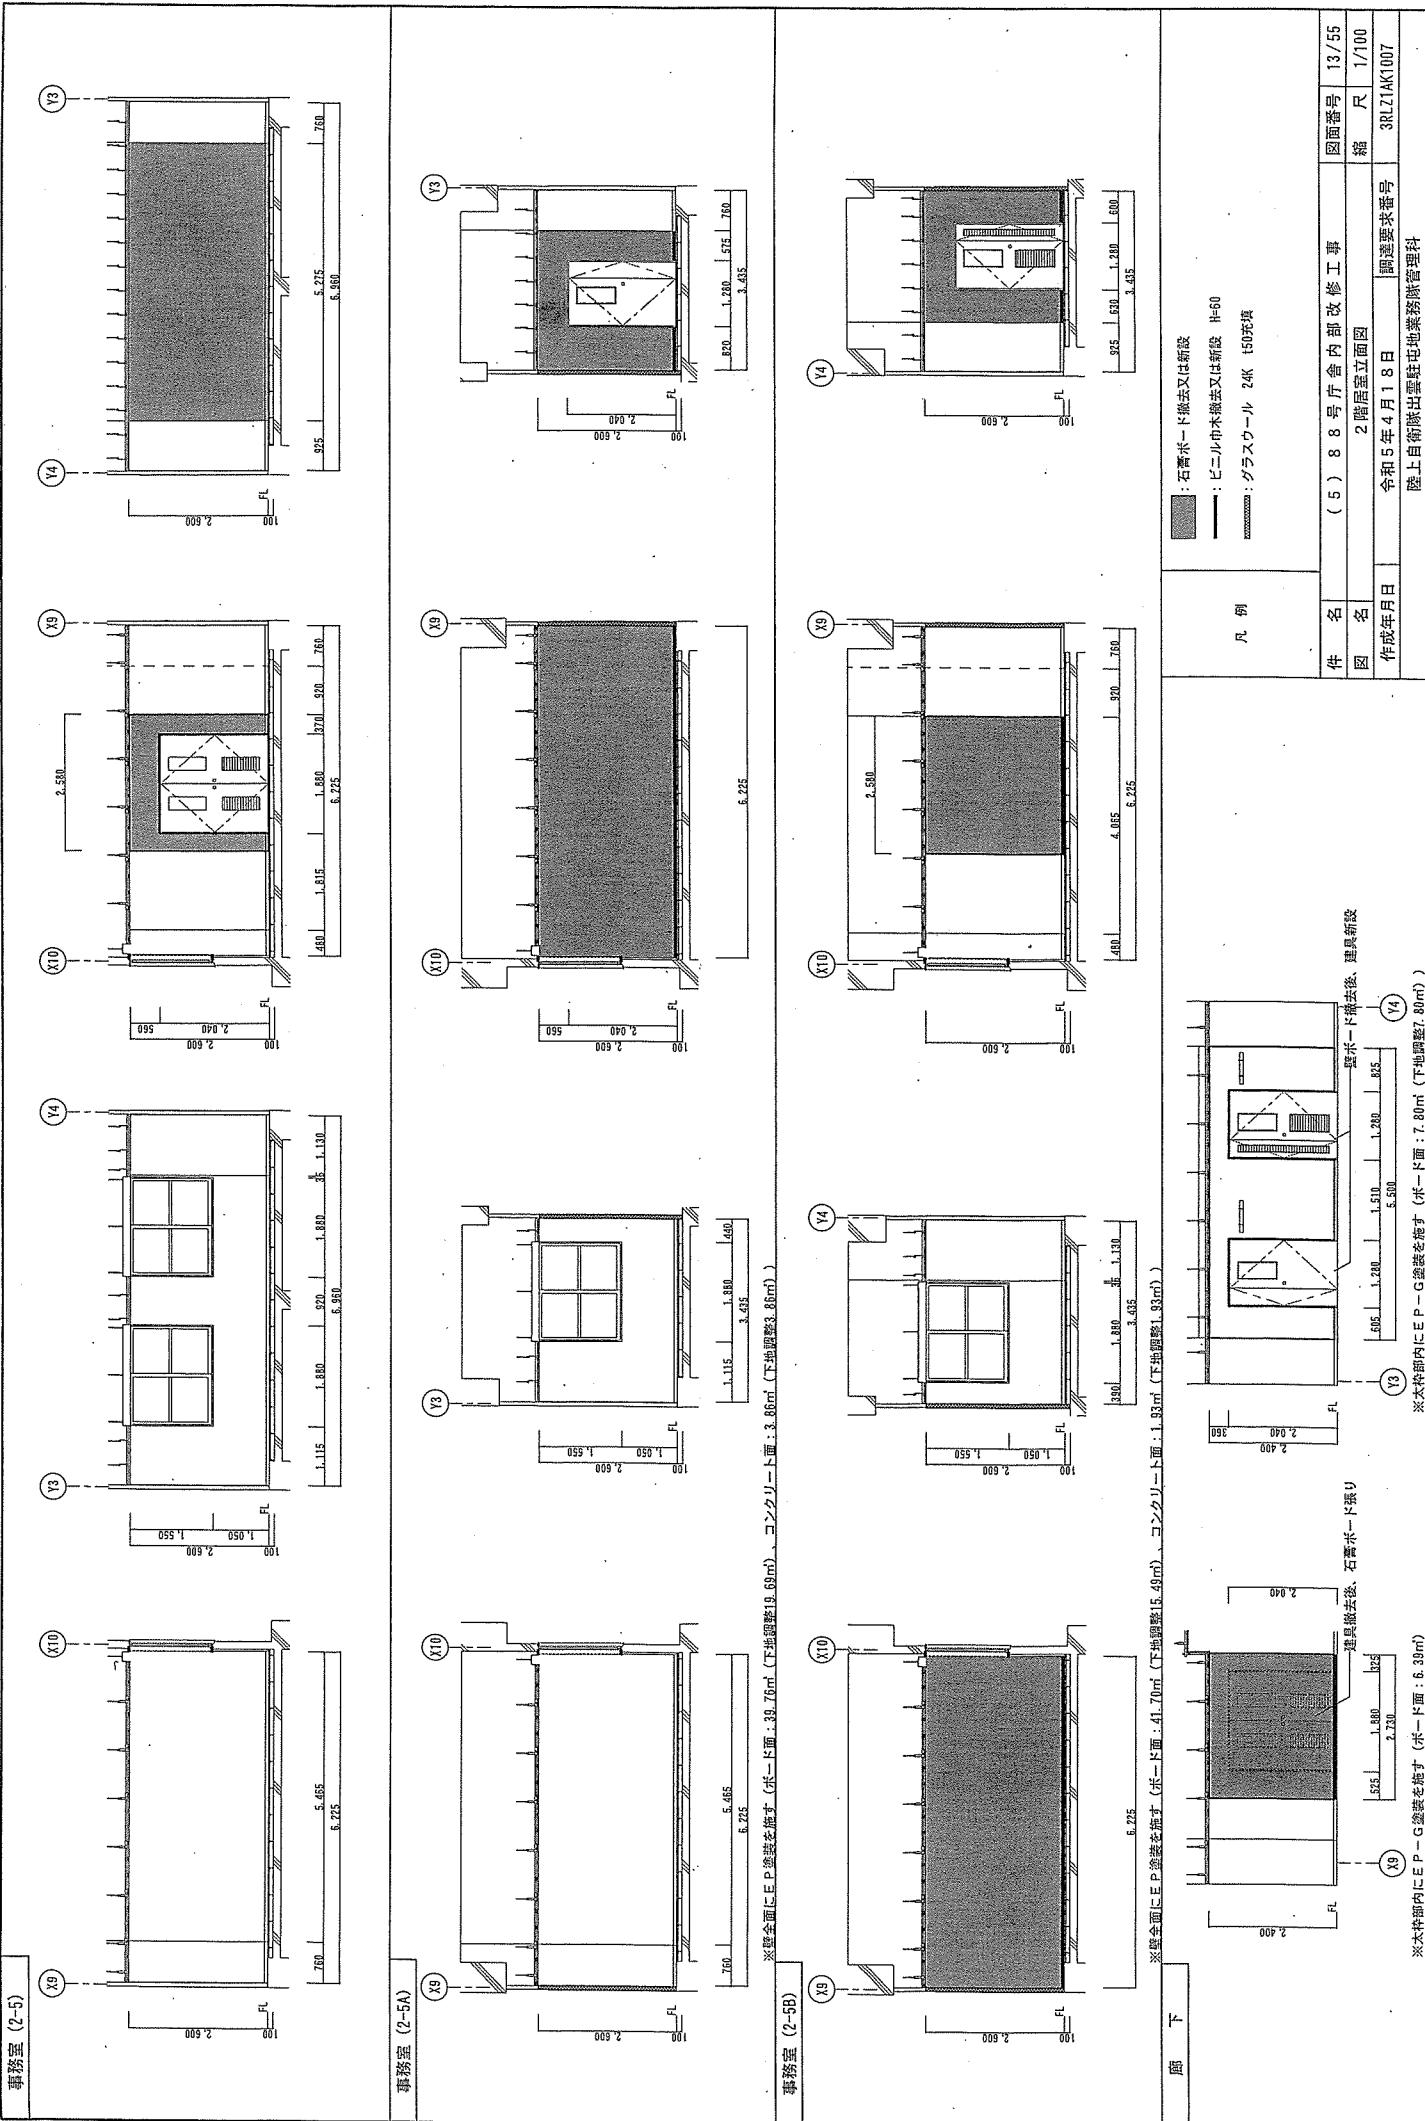

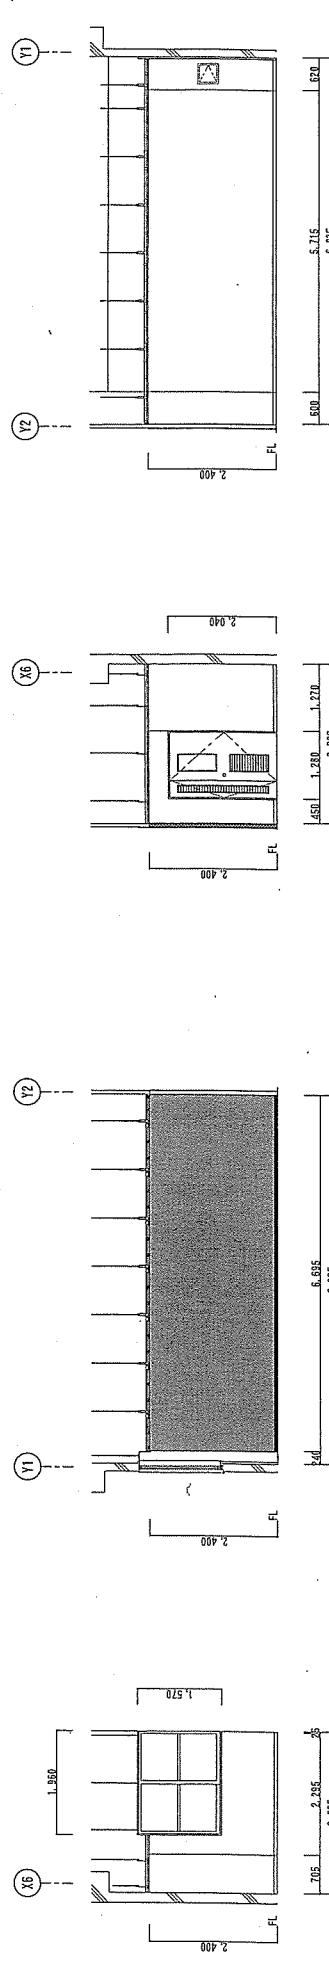

※壁紙貼え面にEP塗装を施す。(床一面15.67m<sup>2</sup>)

凡 例	■	: 石膏ボード張替	H=60	14/55
	—	: ビニル巾木新設		1/100
件 名	(5) 88号厅舍内部改修工事			图面番号
图 名	3階居室立面図			3RLZ1MK007
作成年月日	令和5年4月18日			調査要状番号
陸上自衛隊出雲駐屯地業務課管理科				

## 改修 前

記号・数量	1 軽量鋼製片開き戸	2 軽量鋼製親子開き戸	3 軽量鋼製親子開き戸	4 軽量鋼製親子開き戸	5 軽量鋼製親子開き戸	6 軽量鋼製親子開き戸
形 状						
場 所	倉庫 (1-1)	倉庫 (1-2)、更衣室 (3-4)	印刷室 (1-3)	事務室 (2-5)	営外賣室 (3-2)	倉庫 (3-6)
数量・見込	1 120	2 120	1 120	1 120	1 120	1 220
材質・仕上	スチール製 SOP	スチール製 SOP	スチール製 SOP	スチール製 SOP	スチール製 SOP	スチール製 SOP
金 物	SUS304番×3 戸当×1 本部付ひじかづ×1、その他ドア指定品	SUS304番×6 戸当×1、75φ穴×1 本部付ひじかづ×1、その他ドア指定品				

※更衣室 (3-1)は左右対称

一輪：撤去  
音器：既存のまま

2.000  
1.200  
800 400  
150 400  
900  
1.200

2.000  
1.200  
800 400  
150 400  
900  
1.200

## 改 修 後

記号・数量	A 軽量鋼製片開き戸	B 軽量鋼製親子開き戸	C 鋼製親子開き戸	D 鋼製親子開き戸
形 状				
場 所	事務室 (1-1)、当直室 (3-4)	事務室 (2-5B)	倉庫 (1-3)	事務室 (1-1) 壁点換口
数量・見込	5 120	1 120	1 220	1 100
材質・仕上	スチール製 SOP	スチール製 SOP	スチール製 SOP	スチール製 SOP
金 物	SUS304番×6 戸当×1、75φ穴×1 本部付ひじかづ×1、その他ドア指定品	SUS304番×6 戸当×1、75φ穴×1 本部付ひじかづ×1、その他ドア指定品	SUS304番×6 戸当×1、75φ穴×1 本部付ひじかづ×1、その他ドア指定品	SUS304番×6 戸当×1、75φ穴×1 本部付ひじかづ×1、その他ドア指定品

※1 事務室 (1-1)、当直室 (3-4)、事務室 (3-A)  
※2 事務室 (1-1)は正面扉利用  
※3 事務室 (1-1)は正面扉利用

1.200  
400 800  
2.000  
155 740  
800 400  
1.200

1.200  
400 800  
2.000  
155 740  
800 400  
1.200

件 名	( 5 ) 8 8 号厅倉内部改修工事	図面番号	15 / 55
図 名	建 具 表	縮 尺	—
作成年月日	令和5年4月18日	調達要求番号	3RLZIAK1007

陸上自衛隊出雲駐屯地業務統括管理科


SD-A 倉庫 (1-3)

SD-B 倉庫 (3-6)

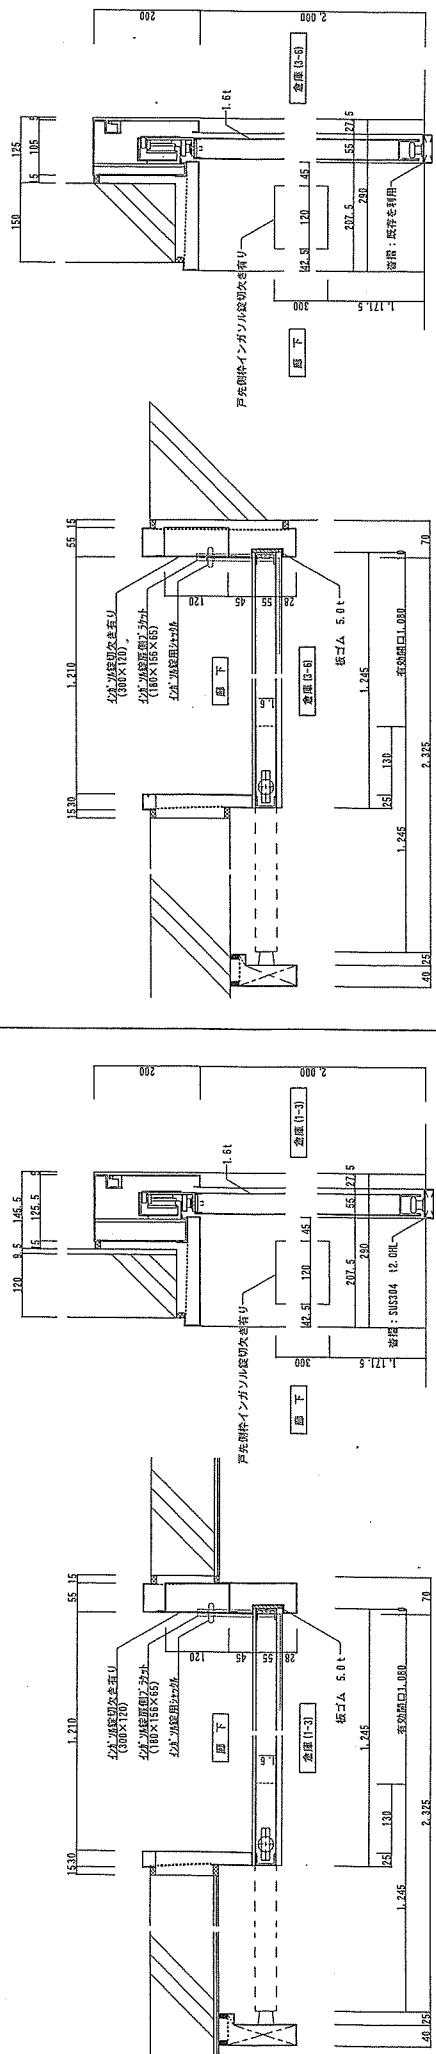

AW-A 事務室 (1-1)、当直室 (1-2) S=1/10

インガルス切欠き取り部詳細図 S=1/5

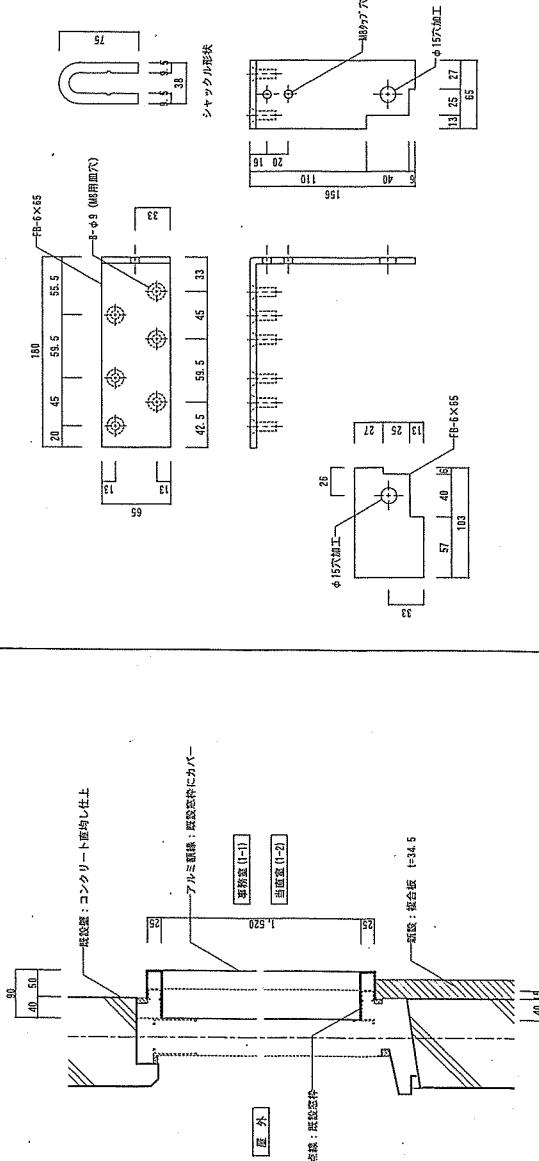


平面詳細図

断面詳細図


件名	(5) 8号行倉 内部改修工事	図面番号	16/55
国名	建具詳細図	縮尺	図示
作成年月日	令和5年4月18日	調達要求番号	3RLZIAK1007

陸上自衛隊出雲駐屯地業務係科


倉庫 (1-3) 補助板張り詳細図 NO SCALE

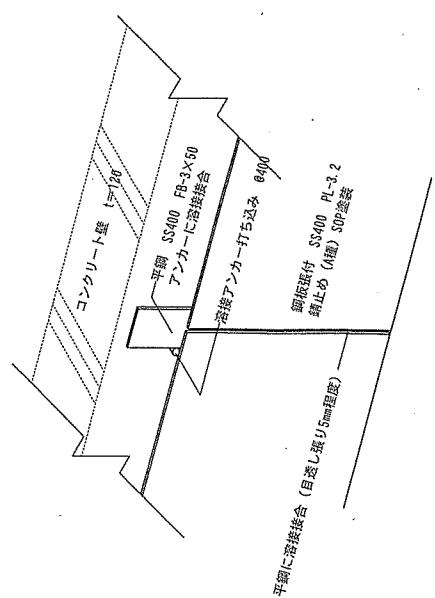


倉庫 (1-3) 補助板張り詳細図 NO SCALE

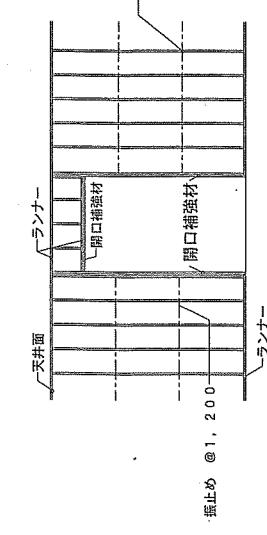

軽量鉄骨天井詳細図 NO SCALE

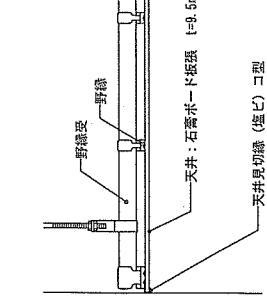



帽子掛け標準図 S=1/10

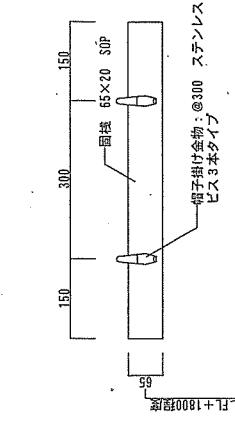

事務室 (1-1) 床詳細図 S=1/5



事務室 (1-1) 床詳細図 S=1/5

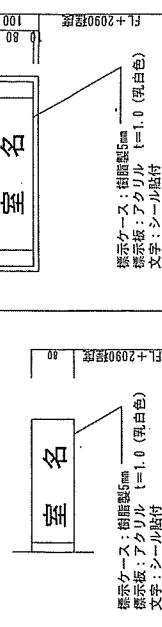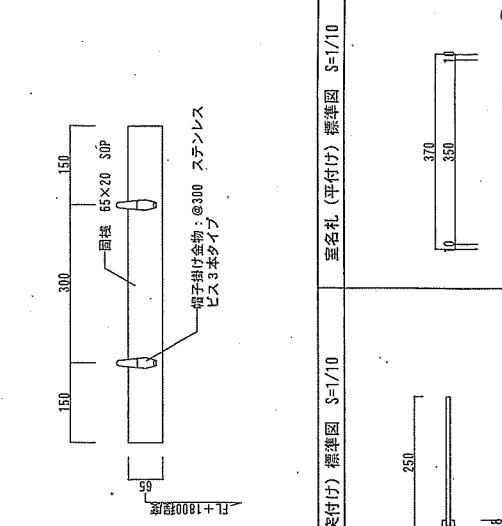



標準ケース: 横幅5mm  
標準版: アクリル  
文字: シール貼付

※室名は監視上が読み上、決定すること。

件名	(5) 8号荷倉内部改修工事	図面番号	17/55
図名	部分詳細図	縮尺	国示
作成年月日	令和5年4月18日	調査要求番号	3RL21AK007

陸上自衛隊出雲駐屯地業務課管理科

改修前

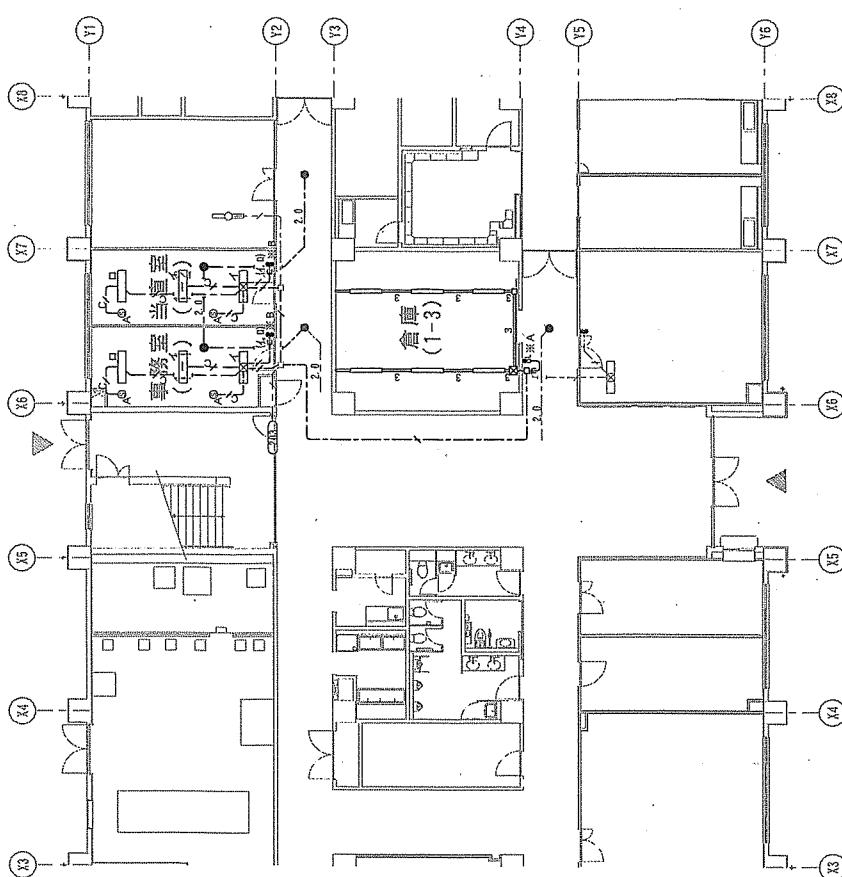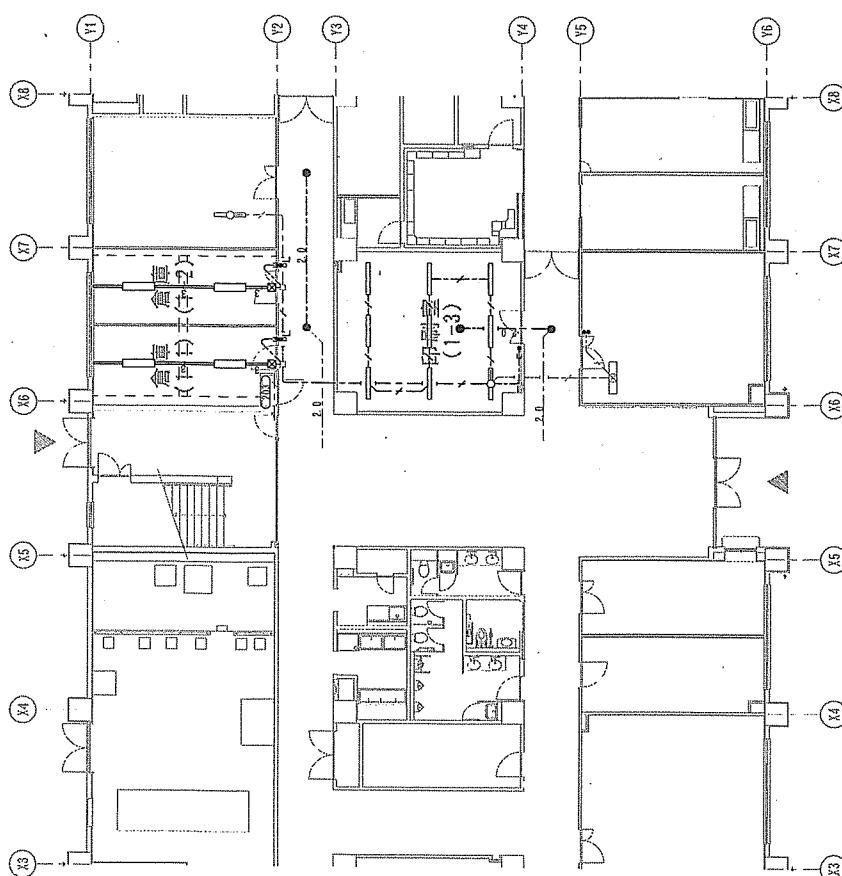

新設箇所		新設箇所	
新設箇所		新設箇所	
（1-A）	CH=2, 600	（1-A）	CH=2, 600
XL-X65EENT	L9.9 間隔品	XL-X65EENT	L9.9 間隔品
● K1-RS4-J3.0	3 新設	● K1-EFF 2.0-2C	1.5 m 天井にろがし
◎ DS1-A	2 新設	◎ DS1-EFF 1.6-3C	2.2 m 天井にろがし
当直室		当直室	
（1-A）	CH=2, 400	（1-A）	CH=2, 400
LR-SCC-4-6.5	3 新設	LR-SCC-4-6.5	3 新設
● K1-RS1-1-2	1 新設	● K1-EFF 1.6-3C	1.5 m (1.2 m)
◎ DS1-A	2 新設	◎ DS1-EFF 1.6-3C	2.7 m (3 m)
倉庫		倉庫	
（1-A）	CH=2, 500	（1-A）	CH=2, 500
XL-K430EENP	L9.9 間隔品	XL-K430EENP	L9.9 間隔品

記号	器 具 仕 様	取付高さ	施工数量	記号	器 具 仕 様	取付高さ	施工数量
con.	埋込スイッチ 1P4A×1+1P1.5A×1	F1+300	2個	※Acon.	露出スイッチ 1P4A×1+1P1.5A×1	F1+300	1個
●	埋込スイッチ 1P1.5A×2+S-P-2	F1+300	2個	※Bcon.	壁込スイッチ 1P1.5A×2+S-P-2	F1+300	2個

新設箇所		新設箇所	
新設箇所		新設箇所	
（1-1）	（RW: F1+2, 500）	（1-1）	（RW: F1+2, 500）
FSR2-3221H9	2 隔去	FSR2-3221H9	2 隔去
倉庫（1-2）		倉庫（1-2）	
FSR2-3221H9	2 隔去	FSR2-3221H9	2 隔去
金庫（1-3）		金庫（1-3）	
FSR2-3221H9	2 隔去	FSR2-3221H9	2 隔去
印刷室		印刷室	
FSR2-3221H9	2 隔去	FSR2-3221H9	2 隔去
（1-4）		（1-4）	
K1-IR44-E3.0	1 取付 (床取用品)	K1-IR44-E3.0	1 取付 (床取用品)

新設箇所		新設箇所	
新設箇所		新設箇所	
（1-A）	CH=2, 600	（1-A）	CH=2, 600
XL-X65EENT	L9.9 間隔品	XL-X65EENT	L9.9 間隔品
● K1-RS4-J3.0	3 新設	● K1-EFF 2.0-2C	天井にろがし
◎ DS1-A	2 新設	◎ DS1-EFF 1.6-3C	天井にろがし
当直室		当直室	
（1-A）	CH=2, 400	（1-A）	CH=2, 400
LR-SCC-4-6.5	3 新設	LR-SCC-4-6.5	3 新設
● K1-RS1-1-2	1 新設	● K1-EFF 1.6-3C	1.5 m (1.2 m)
◎ DS1-A	2 新設	◎ DS1-EFF 1.6-3C	2.7 m (3 m)
倉庫		倉庫	
（1-A）	CH=2, 500	（1-A）	CH=2, 500
XL-K430EENP	L9.9 間隔品	XL-K430EENP	L9.9 間隔品


新設箇所		新設箇所	
新設箇所		新設箇所	
（1-A）	CH=2, 600	（1-A）	CH=2, 600
XL-X65EENT	L9.9 間隔品	XL-X65EENT	L9.9 間隔品
● K1-RS4-J3.0	3 新設	● K1-EFF 2.0-2C	天井にろがし
◎ DS1-A	2 新設	◎ DS1-EFF 1.6-3C	天井にろがし
当直室		当直室	
（1-A）	CH=2, 400	（1-A）	CH=2, 400
LR-SCC-4-6.5	3 新設	LR-SCC-4-6.5	3 新設
● K1-RS1-1-2	1 新設	● K1-EFF 1.6-3C	1.5 m (1.2 m)
◎ DS1-A	2 新設	◎ DS1-EFF 1.6-3C	2.7 m (3 m)
倉庫		倉庫	
（1-A）	CH=2, 500	（1-A）	CH=2, 500
XL-K430EENP	L9.9 間隔品	XL-K430EENP	L9.9 間隔品

件名	（5）8号缶 内部改修工事	図面番号	18/55
図名	8号缶 内部改修工事	記号	取付高さ
※Acon.	露出スイッチ 1P4A×1+1P1.5A×1	※Acon.	1.5 m (1.2 m)
※Bcon.	壁込スイッチ 1P1.5A×2+S-P-2	※Bcon.	2.7 m (3 m)


陸上自衛隊出雲駐屯地業務統合科

作成年月日 令和5年4月18日 調達要求番号 3RLZIAK1007

改修前

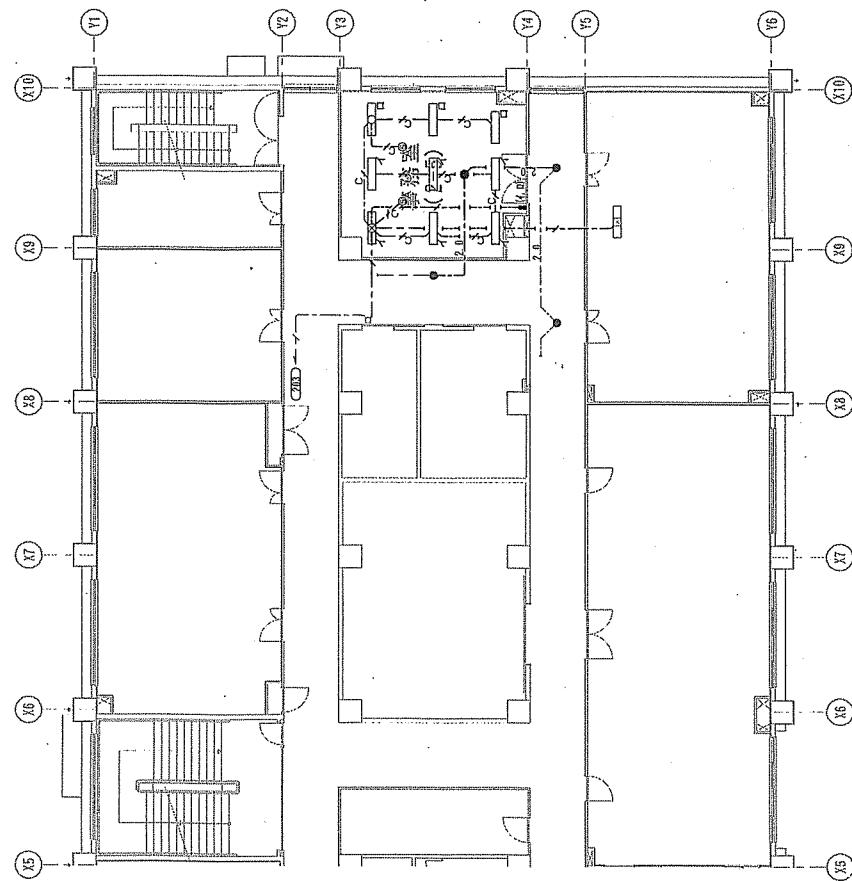

改修後

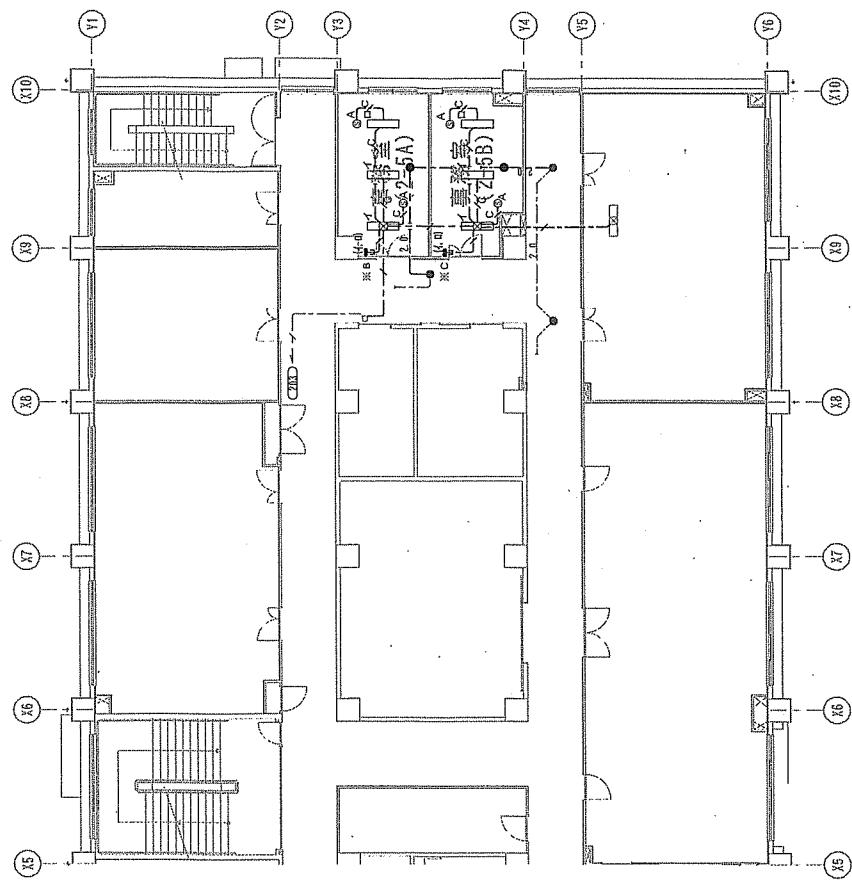

部屋名	記号	器 具 仕 様	取付高さ	撤去数量
※	●	埋込スイッチ 1P 1.5AX2	FL+1300	1個

部屋名	記号	器 具 仕 様	取付高さ	撤去数量
※	●	埋込スイッチ 1P 1.5AX2 + SP - 2	FL+1300	1個
※	●	埋込スイッチ 1P 1.5AX2 + SP - 1	FL+1300	1個



部屋名	記号	器 具 仕 様	取付高さ	撤去数量
※	●	P F配管内面漆部を示す	FL+1300	1個
※	●	P F配管内面漆部を示す	FL+1300	1個
※	●	P F配管内面漆部を示す	FL+1300	1個

注記1) 特記なき配管配線は下記による。		新設数量
---	---	1m
---	---	天井ころがし
---	---	EN-EFF 2.0-2C
●	K1-RS1-3	1 新設
Ⓐ	DS1-A	2 新設
---	---	2.0m
---	---	天井ころがし
---	---	EN-EFF 1.6-3C
---	---	EN-EFF 0.9-1P
---	---	EM-FREE 0.9-1P
---	---	EM-FREE 1.6-3C
---	---	天井ころがし LGS壁内配管保溝 (FF4)
---	---	1.8m (3m)

件名	国名	施工年月	調達要求番号	図面番号	縮尺
(5) 8号戸舎 内部改修工事	8号戸舎 2階照明設備平面図	令和5年4月18日	3RZIAK1007	19/55	1/200

陸上自衛隊出雲駐屯地業務統管科  
陸上自衛隊出雲駐屯地業務統管科

改修前

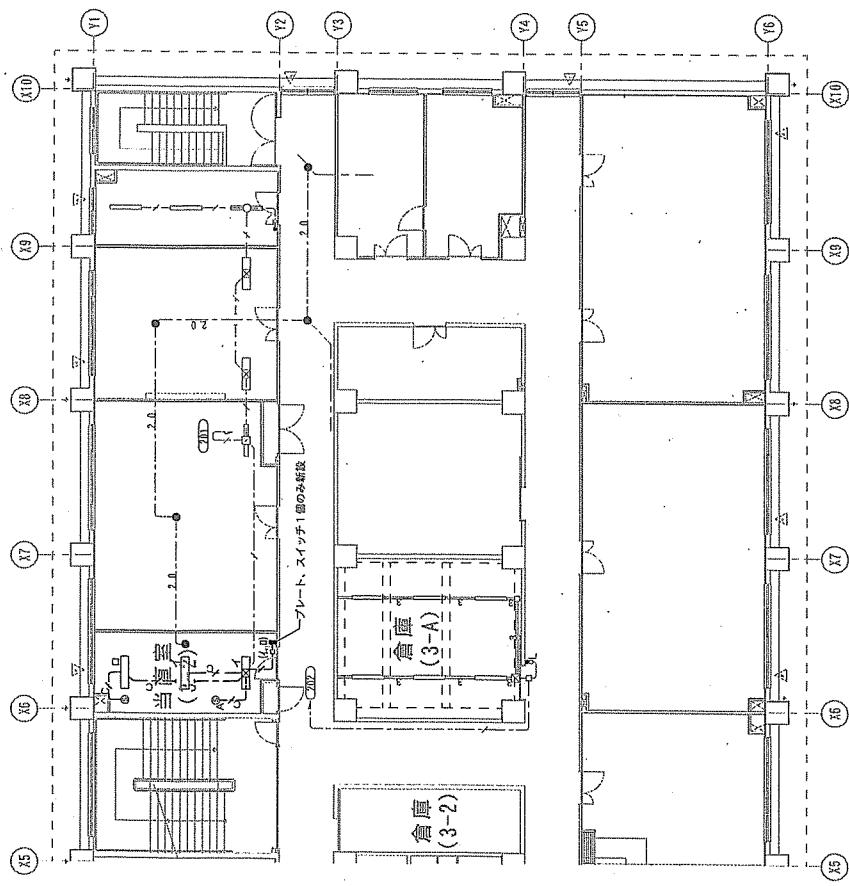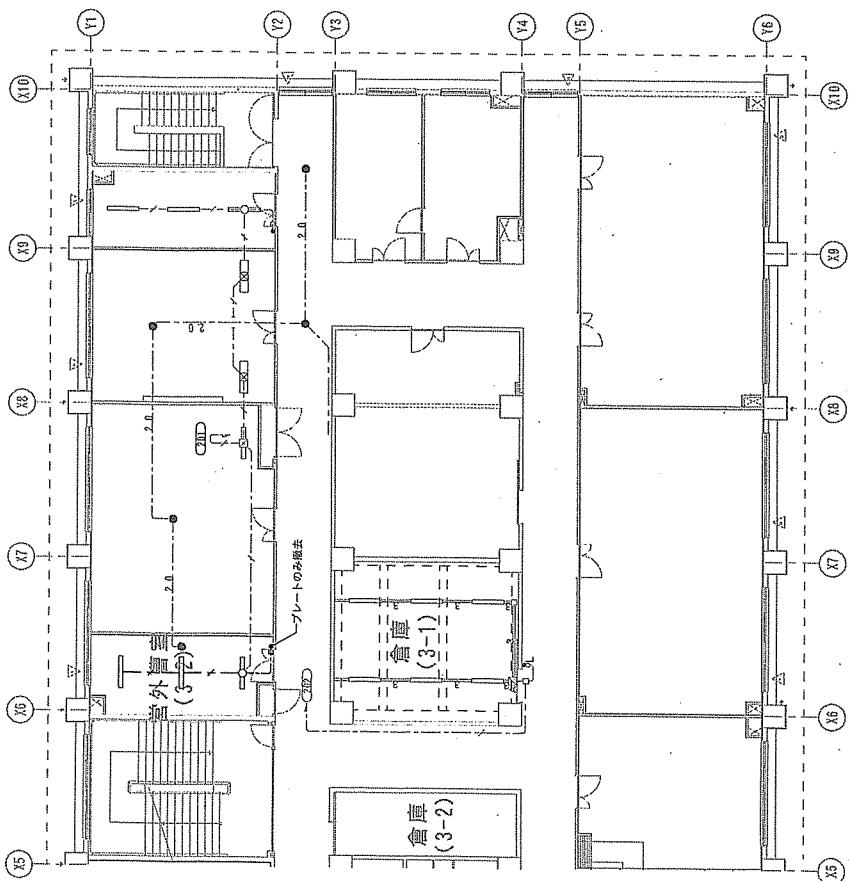

室外配管 (3-1)		CH=2, 40.0	備考	括弧内数値
FRS27-221P9	FRS27-221P9	3 開栓	-	-
● K1-IRS4-JE13	K1-IRS4-JE13	1 隅存のまま	EN-EFF 2.0-2C EN-EFF 1.6-3C EN-EFF 1.6-2C	5 m 5 m 3 m (10 m)
		天井ころがし		
		天井ころがし		
		天井ころがし		
		LGS壁内配管延長 (PF4)		
		※内は配管を示す		

室内配管 (3-A)		CH=2, 40.0	備考	括弧内数値
FRS3CC-4-65	FRS3CC-4-65	3 新設	-	-
● K1-IRS4-JE13	K1-IRS4-JE13	1 隅存のまま	EN-EFF 2.0-2C EN-EFF 1.6-3C EN-EFF 0.9-1P	1.1 m
DS1-A	DS1-A	2 新設		
		天井ころがし		
		LGS壁内配管延長 (PF4)		
		※内は配管を示す		

室外配管 (3-2)		CH=2, 40.0	備考	括弧内数値
FRS27-221P9	FRS27-221P9	3 開栓	-	-
● K1-IRS4-JE13	K1-IRS4-JE13	1 隅存のまま	EN-EFF 2.0-2C EN-EFF 1.6-3C EN-EFF 1.6-2C	5 m 5 m 3 m (10 m)
		天井ころがし		
		天井ころがし		
		天井ころがし		
		LGS壁内配管延長 (PF4)		
		※内は配管を示す		

室内配管 (3-A)		CH=2, 40.0	備考	括弧内数値
FRS3CC-4-65	FRS3CC-4-65	3 新設	-	-
● K1-IRS4-JE13	K1-IRS4-JE13	1 隅存のまま	EN-EFF 2.0-2C EN-EFF 1.6-3C EN-EFF 0.9-1P	1.1 m
DS1-A	DS1-A	2 新設		
		天井ころがし		
		LGS壁内配管延長 (PF4)		
		※内は配管を示す		


室内配管 (3-2)		CH=2, 40.0	備考	括弧内数値
FRS27-221P9	FRS27-221P9	3 開栓	-	-
● K1-IRS4-JE13	K1-IRS4-JE13	1 隅存のまま	EN-EFF 2.0-2C EN-EFF 1.6-3C EN-EFF 1.6-2C	5 m 5 m 3 m (10 m)
		天井ころがし		
		天井ころがし		
		天井ころがし		
		LGS壁内配管延長 (PF4)		
		※内は配管を示す		

件名	(5) 8号倉内部改修工事	図面番号	20/55
図名	8号倉3階照明設備平面図	縮尺	1/200
作成年月日	令和5年4月18日	調達要求番号	3RLZ1AK1007
		陸上自衛隊駐屯地業務課	

※A COL 埋込スイッチ参考図	NO SCALE	※B COL 埋込スイッチ参考図	NO SCALE	※C COL 埋込スイッチ参考図	NO SCALE
埋込スイッチ (1P1.5A×2 確認表示灯付) 位置ボックス (金属製)		埋込スイッチ (1P1.5A×2) 空調換気扇スイッチ 位置ボックス (樹脂製) アッテホーダー		埋込スイッチ (1P1.5A×2) 位置ボックス (樹脂製) アッテホーダー	
位置ボックス (樹脂製) フレート		位置ボックス (樹脂製) セパレーター フレート (3連用)		位置ボックス (樹脂製) セパレーター フレート (2連用)	
換気扇スイッチ (確認表示灯付)					
※A ① <sub>2E</sub> 埋込コンセント参考図	NO SCALE	※B ① <sub>2E</sub> 埋込コンセント参考図	NO SCALE	※C ① <sub>2E</sub> 埋込コンセント参考図	NO SCALE
埋込コンセント (2P1E1.5A×2) 直列ユニット (CS-7F-7W) 位置ボックス (樹脂製)		埋込コンセント (2P1E1.5A×2) 直列ユニット (CS-7F-7W) 位置ボックス (樹脂製)		埋込コンセント (2P1E1.5A×2) 直列ユニット (RJ-4.5X3) 位置ボックス (樹脂製)	
位置ボックス (樹脂製) セパレーター フレート (3連用)		位置ボックス (樹脂製) セパレーター フレート (2連用)		位置ボックス (樹脂製) セパレーター フレート (2連用)	
セパレーター (樹脂製)					
※D ① <sub>2E</sub> 露出コンセント参考図	NO SCALE	※E ① <sub>2E</sub> 露出コンセント参考図	NO SCALE		
露出コンセント (2P1E1.5A×2) 直列ユニット (CS-7F-7W) 位置ボックス (金属製)		露出コンセント (2P1E1.5A×2) 直列ユニット (RJ-4.5X3) 位置ボックス (金属製)			
位置ボックス (金属製) セパレーター フレート (2連用)		位置ボックス (金属製) セパレーター フレート (2連用)			
セパレーター (樹脂製)					

件名	(5) 8号床室内部改修工事	図面番号	21 / 55
図名	スイッチ・コンセント詳細図	縮尺	-
作成年月日	令和5年4月18日	記述要求番号	3RZIAK1007
陸上自衛隊出雲駐屯地業務系統管理科			

## 改修後

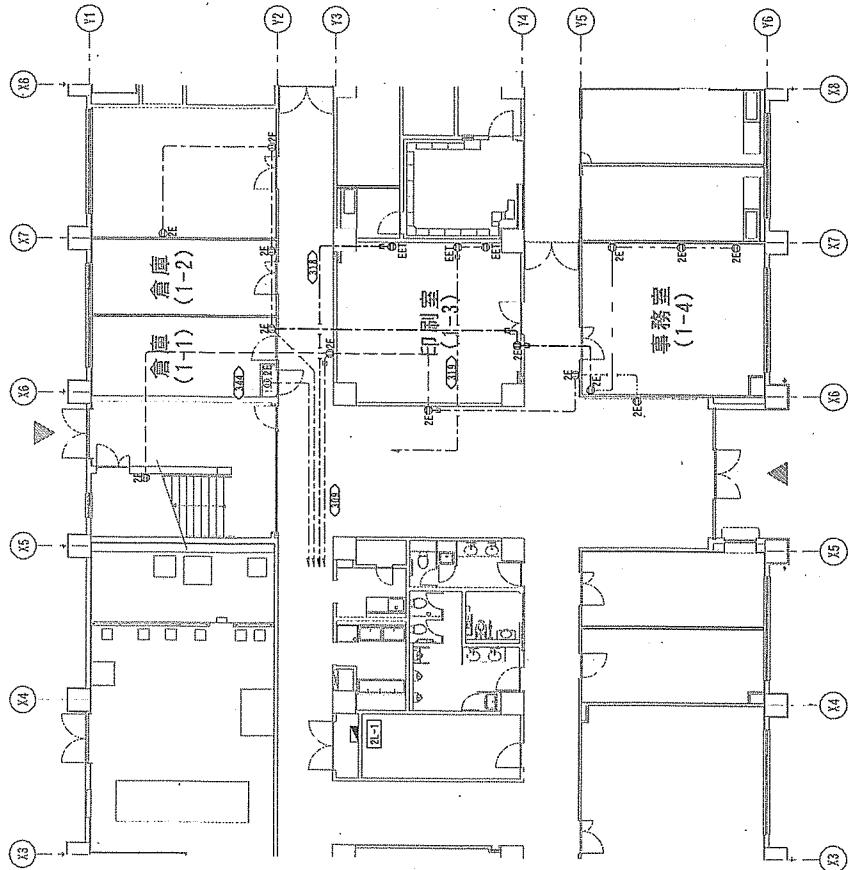

注記1) 特記なき配管配線は下記による。  
----- EA-EFF 2.0-3C 天井ころがし  
----- EEF 2.0-3C 天井ころがし  
LSG型配管保護 (PH16)  
----- EA-EFF 2.0-3C 天井ころがし 配管保護 (ET9)


※1 敷設 ( ) 内は配管を示す  
※2 P+配管は壁内配管部、1種金属線びは露出下り部とする

注記1) 特記なき配管配線は下記による。  
----- EA-EF 2.0-3C 配管保護 (EF22)  
----- EEF 2.0-3C 天井ころがし 配管保護 (EF22)

3 3 m (0 m)

※ 敷設 ( ) 内は配管を示す

記 号	器 具 仕 様	取付高さ	新設数量
※A ①#E	埋込コンセント 2P1E15AX2 + SP - 2	FL+300	1個
※B ①#E	埋込コンセント 2P1E15AX2 + SP - 1	FL+300	1個
※C ①#E	埋込コンセント 2P1E15AX2 + SP - 1	FL+300	1個
①#E	埋込コンセント 2P1E15AX2	FL+300	1個

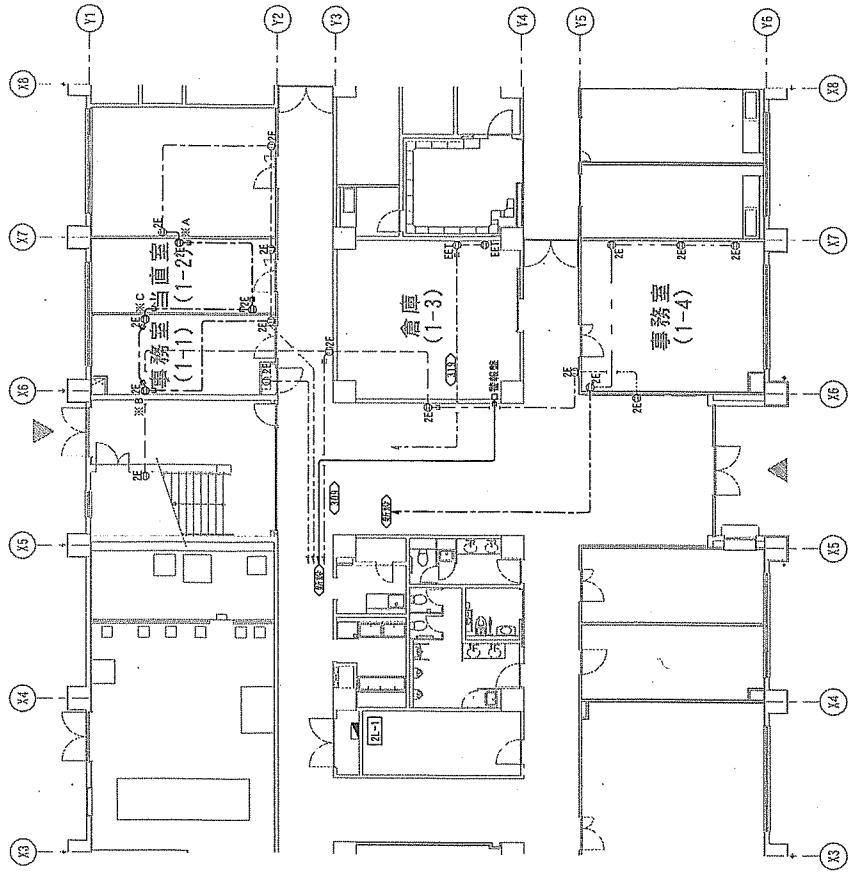

注記1) 特記なき配管配線は下記による。  
----- EA-EF 2.0-3C 天井ころがし  
----- EEF 2.0-3C 天井ころがし  
LSG型配管保護 (PH16)  
----- EA-EFF 2.0-3C 天井ころがし 配管保護 (ET9)


※1 敷設 ( ) 内は配管を示す  
※2 P+配管は壁内配管部、1種金属線びは露出下り部とする

件 名	( 5 ) 8号厅舍 内部改修工事	図面番号
国 名	8号厅舍 1階コンセント設端平図	22/55

作成年月日 令和5年4月18日 調達要求番号 3RL71AK1007

陸上自衛隊出雲駐屯地業務管理料

## 改修後

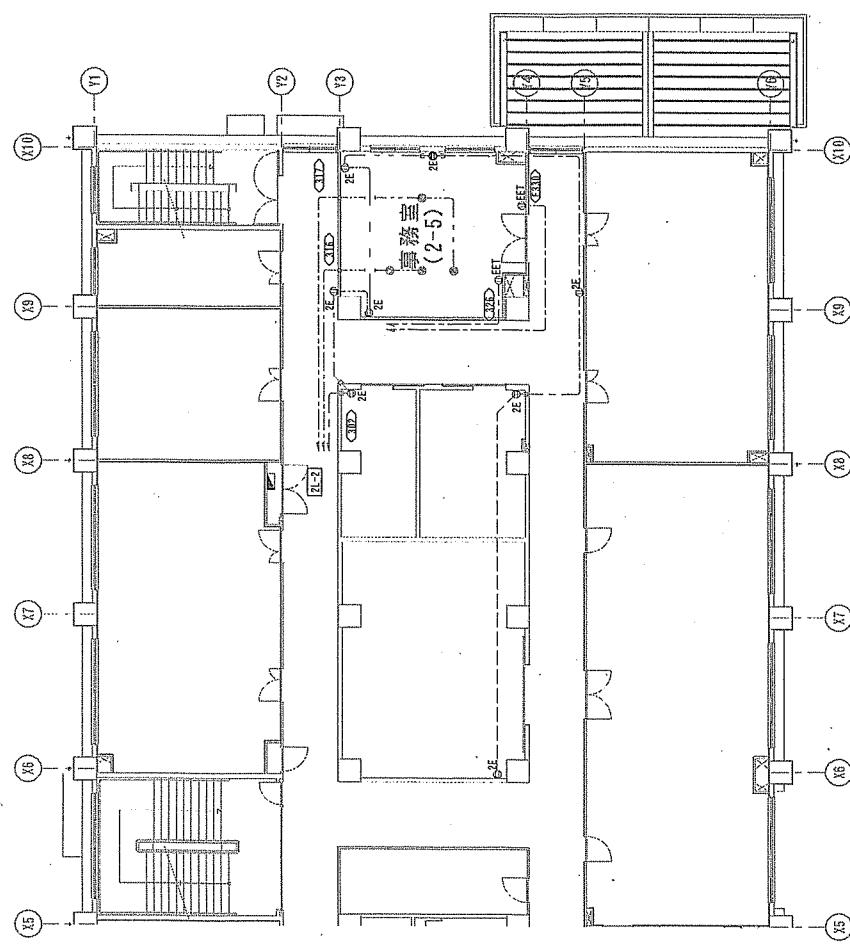

注記1) 特記なき配管配線は下記による。

	撤去数量
---- E--- EM-IE 2.0×3 配管保護 (PF14)	—
---- E--- EM-EFF 2.0-3C 天井こらがし配管保護 (PF22)	—


記号	器具仕様	取付高さ	撤去数量
①IE	埋込コンセント 2P1E15AX2	F+300	1個
①EFF	埋込コンセント 2P1E15AX1 ET	F+1200	—

注記1) 特記なき配管配線は下記による。

	新設数量
---- E--- EM-EFF 2.0-3C 天井こらがし LG壁内面音響保護 (PF16)	1.0m (3m)

※1 設置( )内の数値を示す。天井こらがし LG壁内面音響保護 (PF16)

※2 P F配管は壁内配管部、1箇金属管のみ露出立下り部とする。

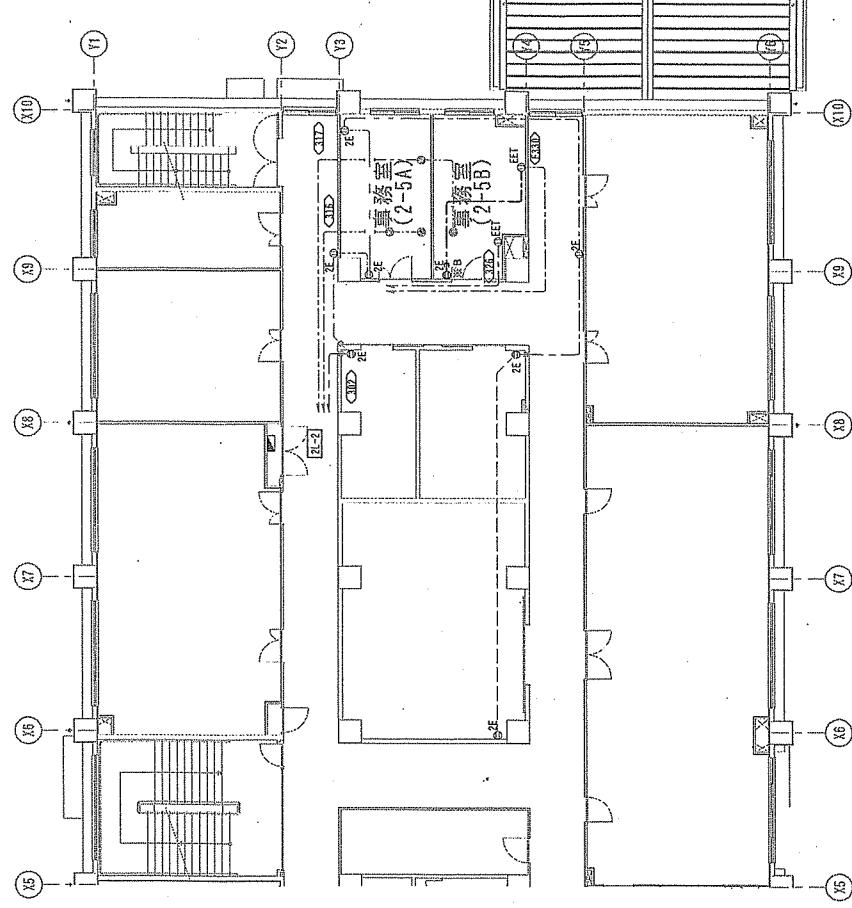

注記1) 特記なき配管配線は下記による。


	新設数量
---- E--- EM-EFF 2.0-3C 天井こらがし配管保護 (PF22)	—

※1 設置( )内の数値を示す。天井こらがし配管保護 (PF22)

※2 P F配管は壁内配管部、1箇金属管のみ露出立下り部とする。

件名	(5) 8号缶舎内部改修工事	図面番号	23/55
図名	8号缶舎2階コンセント設備平面図	縮尺	1/200
作成年月日	令和5年4月18日	開達要求番号	3RLZIAK1007

陸上自衛隊出雲駐屯地業務課管理科

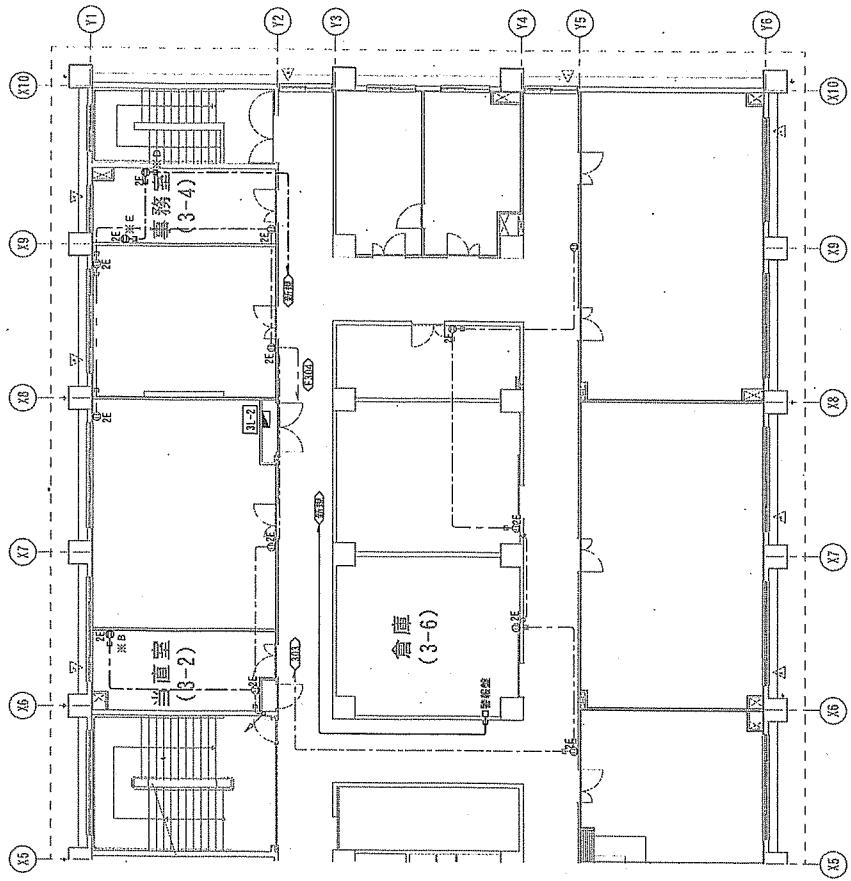


注記1) 特記なき配管線は下記による。

-----E---	EM-EFF 2.0-3C 天井こらがし 立下り配管保繩 (1種金属保繩)	3.0m(4.2m)
-----E---	EM-EFF 2.0-3C 天井こらがし LG壁内配管保繩 (PF16)	1.3m(3m)
-----E---	EM-EFF 2.0-3C 天井こらがし 地盤保繩 (EF9)	2.4m(2.4m)

※1 数量( )内の配管は壁内配管部、種金属線ひび割れ立下り部とする

※2 P上部管は壁内配管部、種金属線ひび割れ立下り部とする

記号	器具 仕様	取付高さ	新設数量
※B ①左	埋込コンセント 2P1E1.5AX2+SP-1	FL±500	1個
※D ①左	露出コンセント 2P1E1.5AX2+SP-1	FL±500	1個
※E ①左	露出コンセント 2P1E1.5AX2+SP-1	FL±500	1個

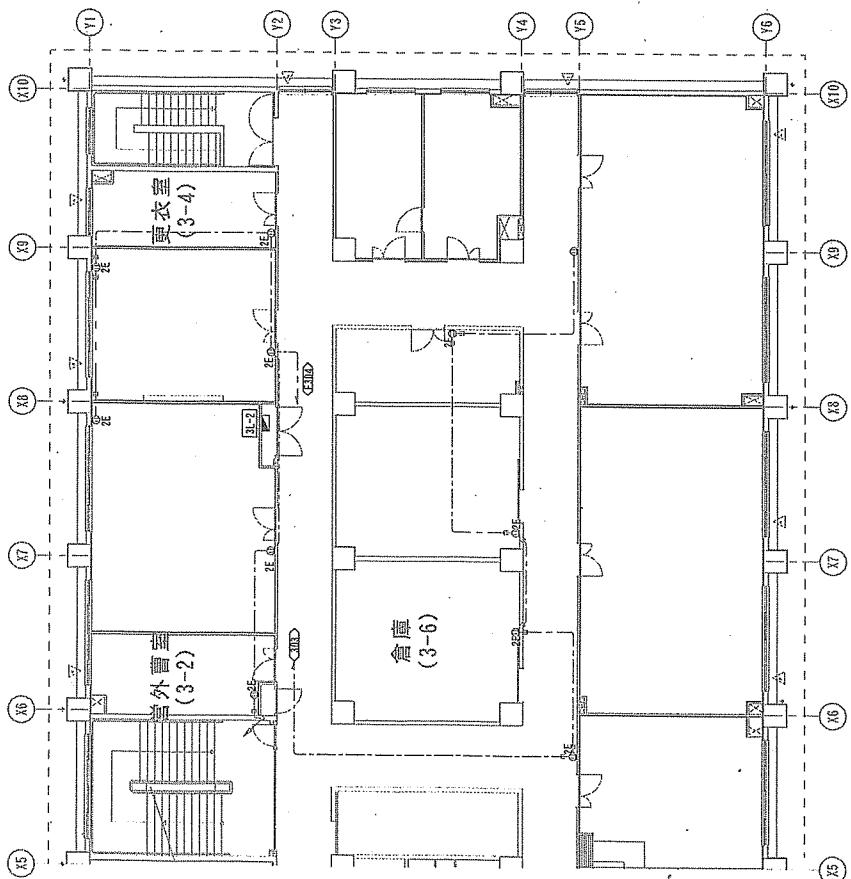


注記1) 特記なき配管線は下記による。

記号	器具 仕様	取付高さ	撤去数量
①左	EM-EFF 2.0-3C 天井こらがし配管保繩 (PF22)	FL±300	-
-----E---	EM-EFF 2.0-3C 天井こらがし配管保繩 (PF14)	-	-

件名	(5) 8号倉内部改修工事	図面番号	24/55
図名	8号倉3階コンセント設置平面図	縮尺	1/200
作成年月日	令和5年4月18日	開達要求番号	3RLZAK1007
		陸上自衛隊出雲駐屯地業務課管理科	

改修前

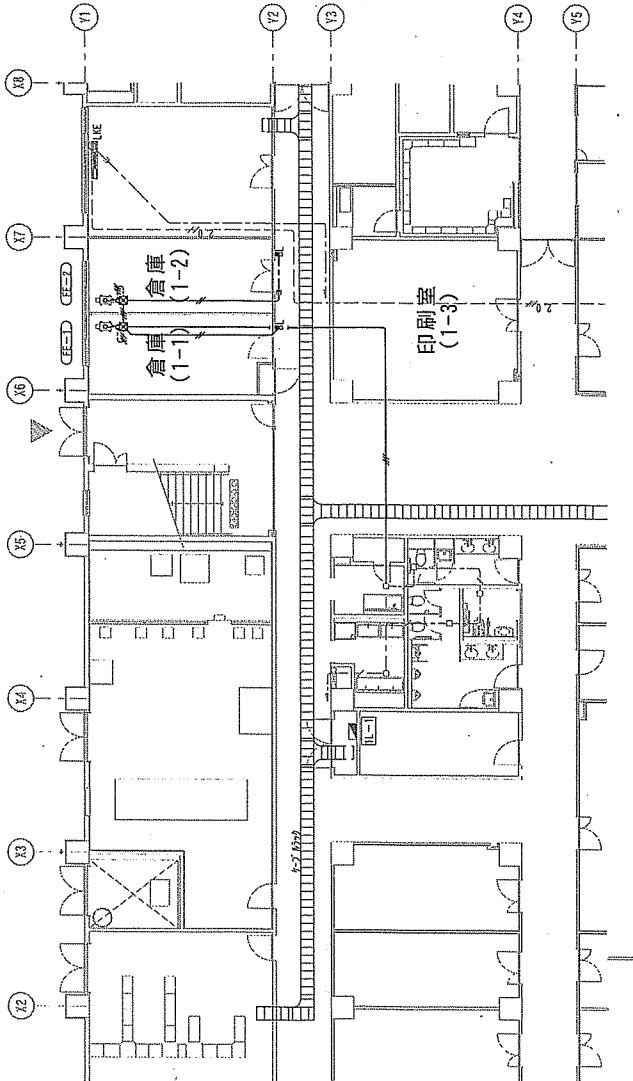


注記1) 特記なき配管配線は下記による。		施設数値
---	---	EH-EF 1.6-20 天井こらがし 配管保護 (PF16)
---	---	EH-EF 1.6-3C 天井こらがし 配管保護 (PF16)
---	---	EH-EF 1.6×2 配管保護 (PF14)
---	---	EH-EF 1.6×3 配管保護 (PF16)
---	---	EH-EF 1.6×3 配管保護 (E19)
---	---	EH-EF 2.0×3 配管保護 (PF16)
---	---	EH-EF 2.0×3 配管保護 (E19)

※ 敷設( )内は配管を示す

注記2) 図中特記なきアーバックスサイズ及び記号は下記による。  
 P. B200° × 100 (メラミン板付, 露出) 2組

改修後

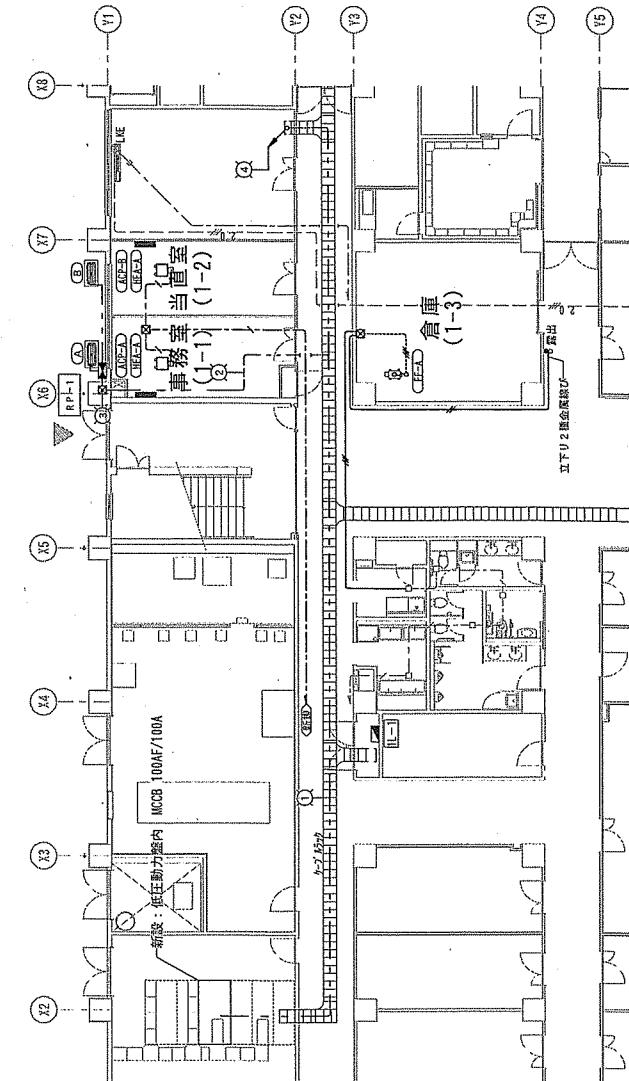


注記1) 特記なき配管配線は下記による。		施設数値
---	---	EH-EF 1.6-3C 天井こらがし 配管保護 (PF16)
---	---	EH-EF 1.6×2 配管保護 (PF14)
---	---	EH-EF 1.6×3 配管保護 (PF14)
---	---	EH-EF 1.6×3 配管保護 (E19)
---	---	空調機用動力配線 (空調設備幹線図参照)

※ 敷設( )内は配管を示す

注記2) 図中特記なきアーバックスサイズ及び記号は下記による。  
 P. B200° × 100 (メラミン板付, 露出) 2組

件名	(5) 8-8号斤倉内部改修工事	図面番号	25 / 55
図名	8-8号斤倉1階動力設備平面図	縮尺	1/200
作成年月日	令和5年4月18日	開達要求番号	3RLZIAK1007
備考	陸上自衛隊出雲駐屯地業務統合管理科		

## 改修前

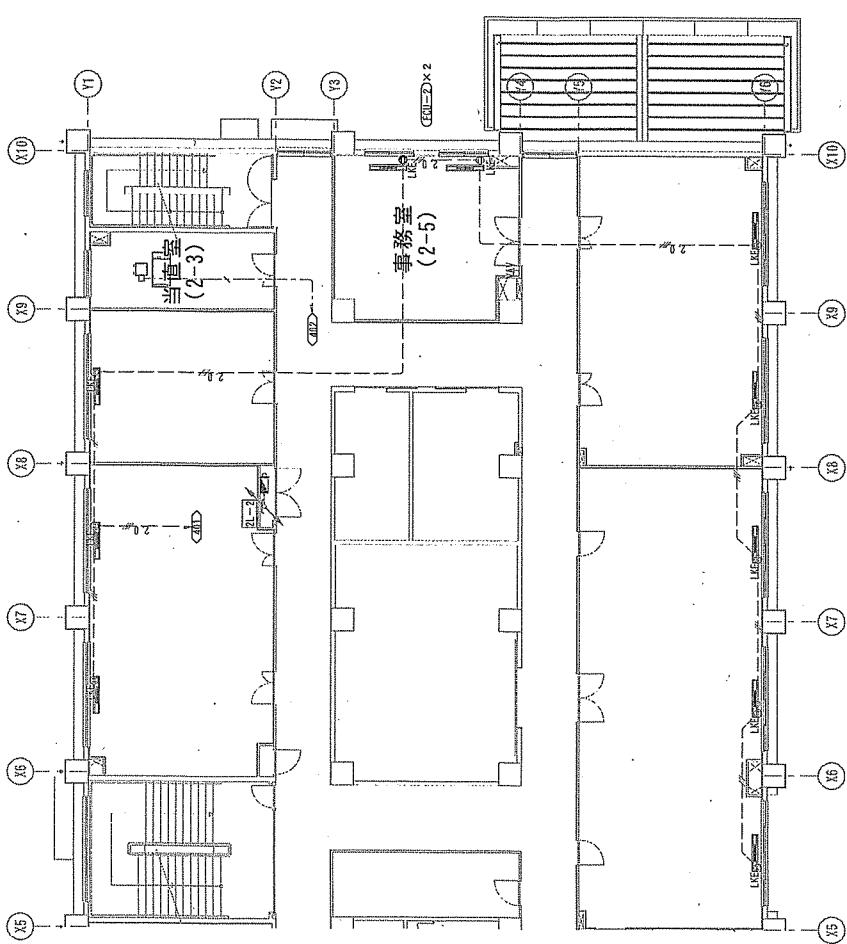


注記1 特記なき配管配列は下記による。

- 1φ 2×3 -	BM-EF 1.6-3C	配管保護 (PF16)	
- 1φ 2×3 -	BM-EF 1.6-3C	天井ころがし 配管保護 (PF16)	
① EF	埋込コンセント 2P1E1AX1 LK		1個

注記2


- ※1 敷量( )内は配管を示す  
 ※2 鋼質通則は配管 (PF16) にて保護する

## 改修後

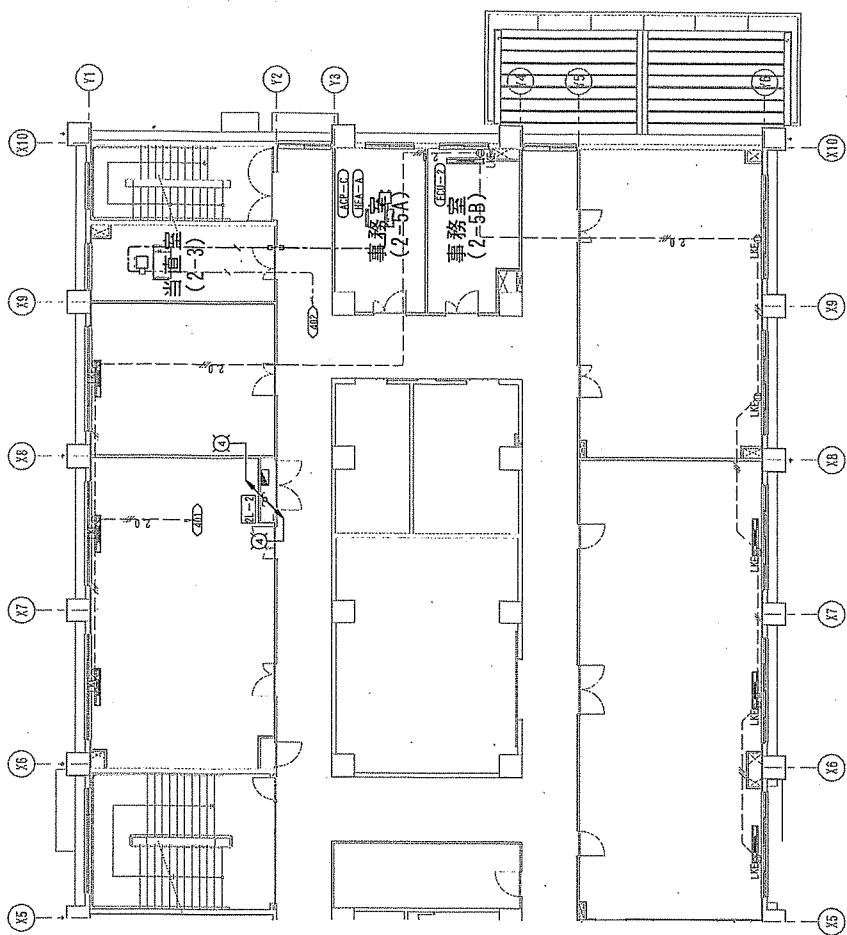


件名 (5) 8号厅舎内部改修工事	面積番号 26755
国名 8号厅舎2階動力設備平面図	縮尺 1/200
作成年月日 令和5年4月18日	調達要求番号 3RLZAK1007
備考 陸上自衛隊出雲駐屯地業務課管理科	

改修前

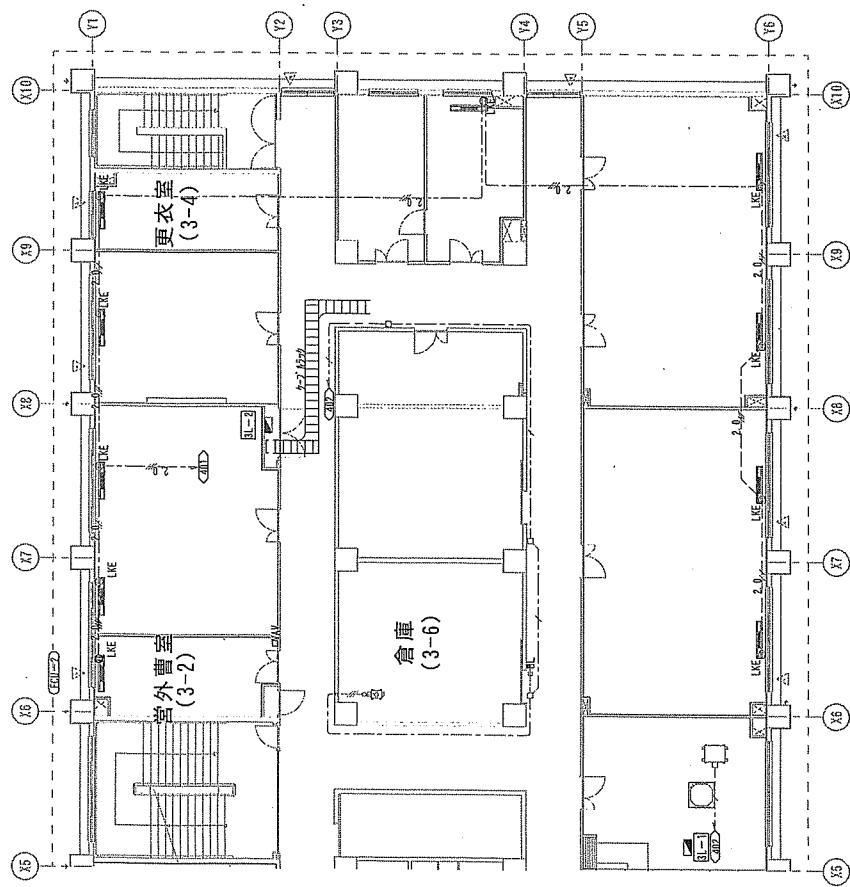


注記1) 特記なき配管配線は下記による。		総去数数量 3 m (3 m)	図面番号 27/55
—×—	BM-EF 2.0×3 配管保護 (PF16)		
—×—	BM-EF 1.6-3C 天井ころがし 配管保護 (PF14)	2.4 m (1 m)	
—×—	空調機用動力配線		別示
※ 計量( )内は配管を示す			
①	壁込コンセント 2P15A×1 LK	1個	
※ 計量( )内は配管を示す			

改修後

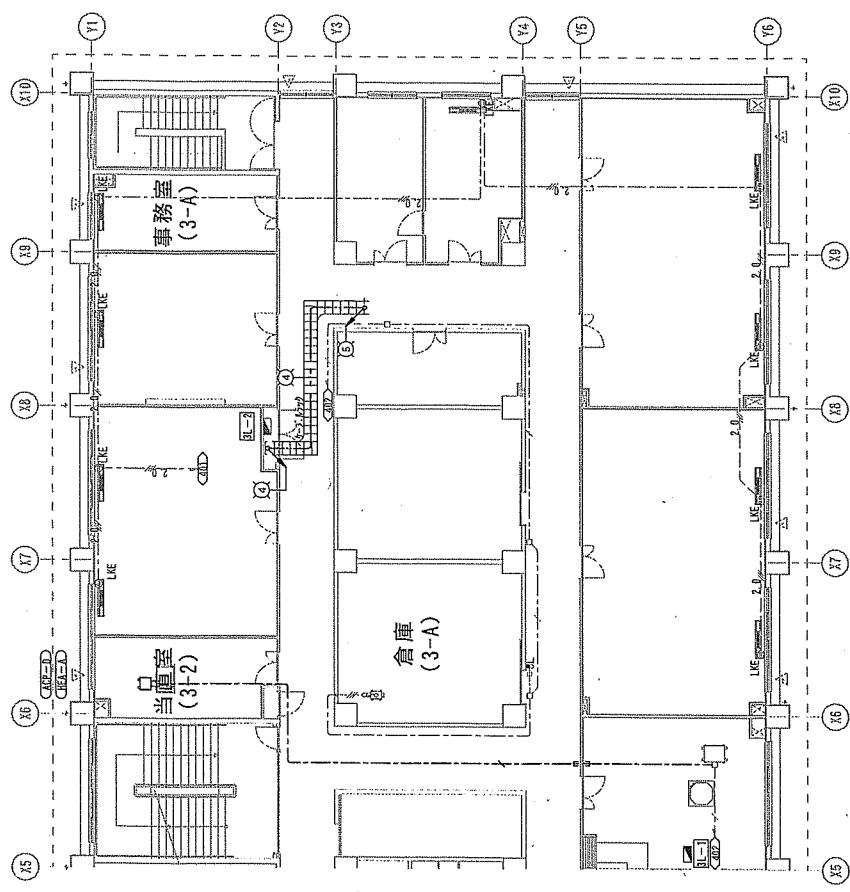


注記1) 特記なき配管配線は下記による。		新設数量 2 m (1 m)	図面番号 27/55
—×—	BM-EF 1.6-3C 天井ころがし 配管保護 (PF14)		
—×—	空調機用動力配線		
※ 計量( )内は配管を示す			
作成年月日	令和5年4月18日	開達要求番号	3RLZAK1007
陸上自衛隊出雲駐屯地業務課管理科			

改修前


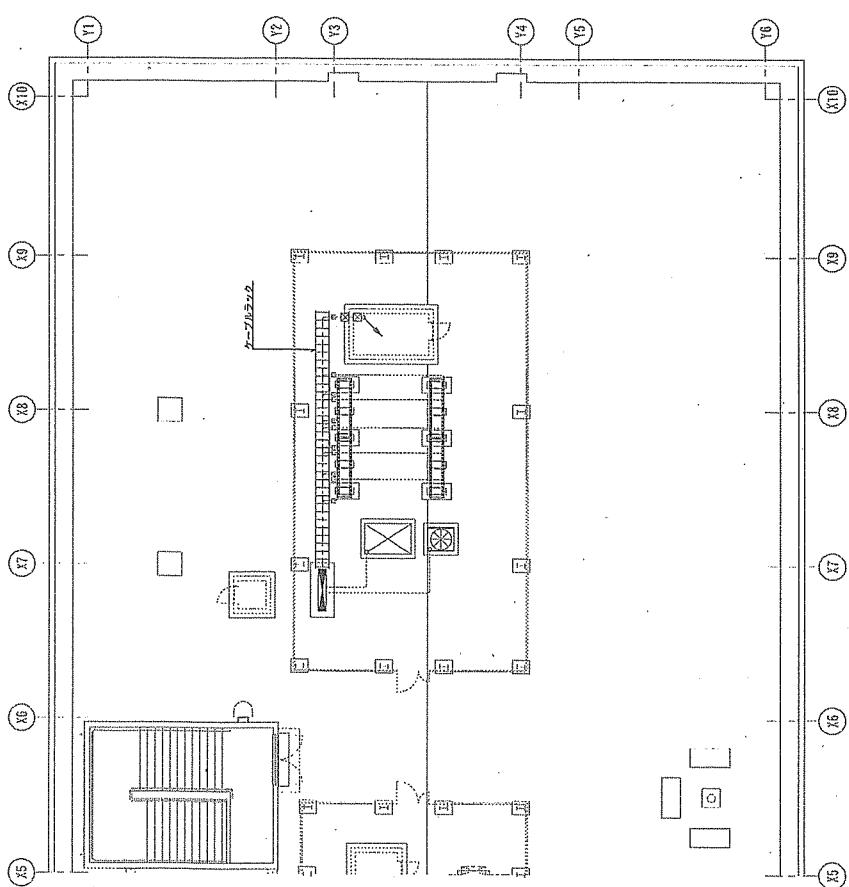


改修後

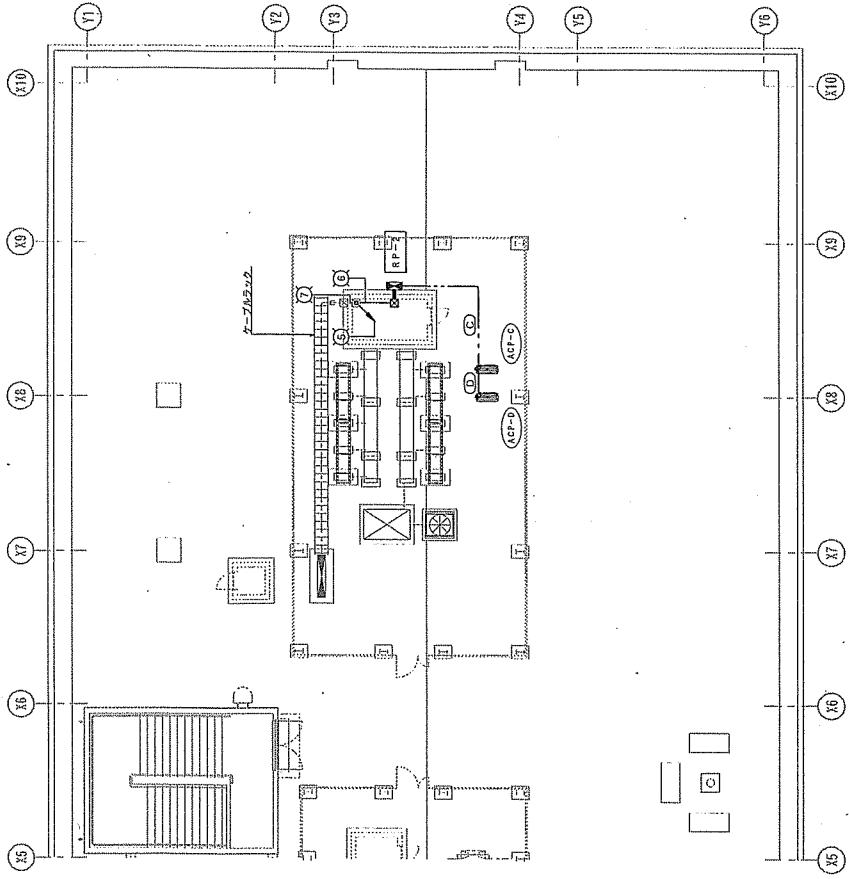


注記1) 特記なき配管記録は下記による。	新設配管
空調機用動力配線 （空調設備詳細図参照）	別示
※ 強風（ ）内は配管を示す	

件名	(5) 8-8号库房改修工事	図面番号	28/55
国名	8-8号库房上階動力設備平面図	縮尺	1/200
作成年月日	令和5年4月18日	監造要求番号	3RLZ1AK1007
		陸上自衛隊出雲駐屯地業務課管理科	

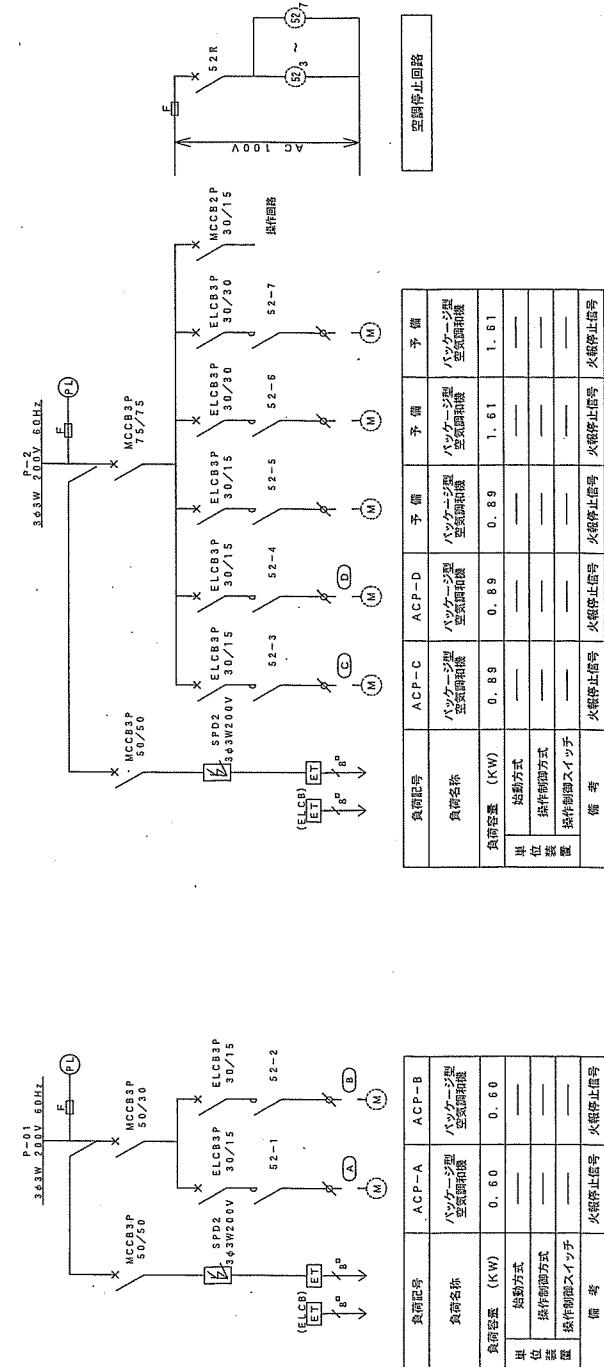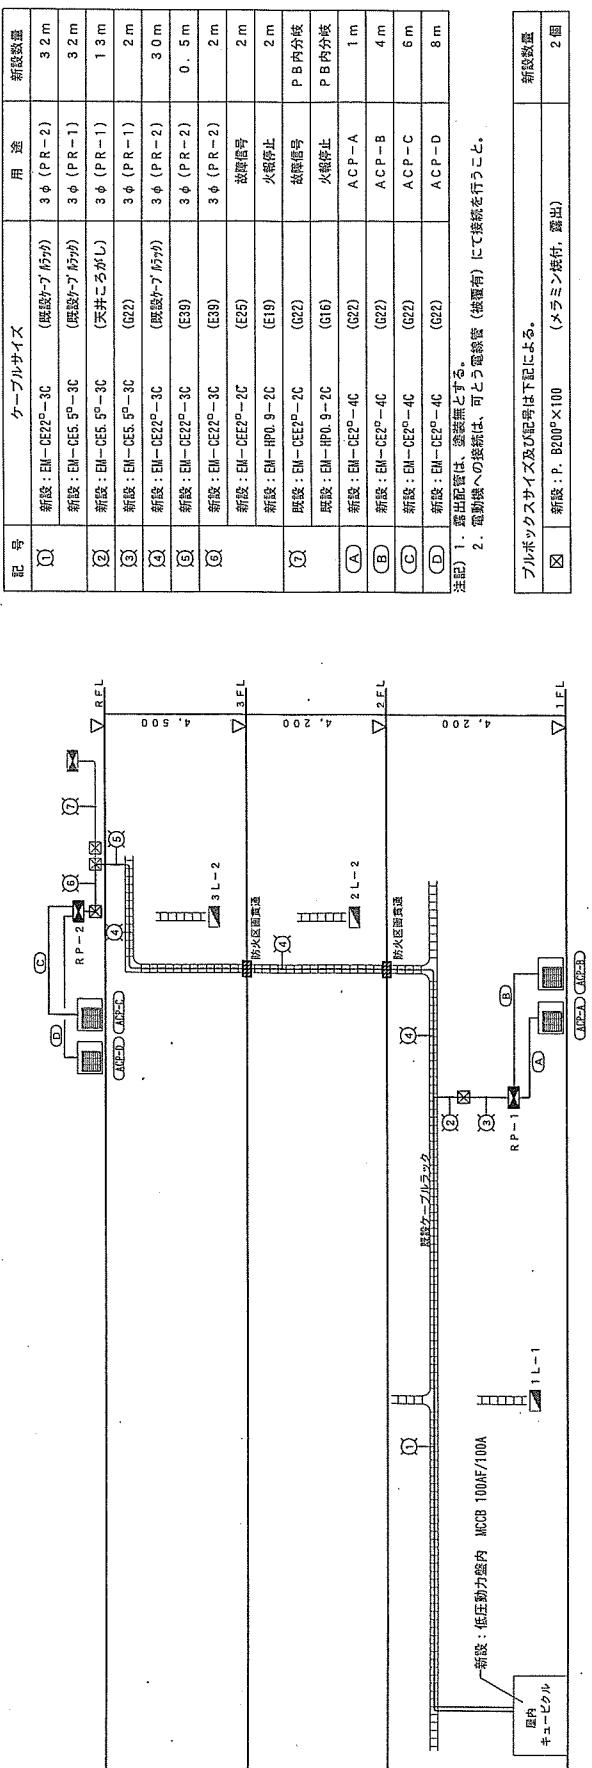


件名	(5) 8号房倉内部改修工事	図面番号	29 / 55
国名	空調設備幹線図・動力盤圖 作成年月日 令和5年4月18日 監修者名 3RLZ1AK1007 陸上自衛隊出雲駐屯地業務課管理科	編 尺	—

## 改修前

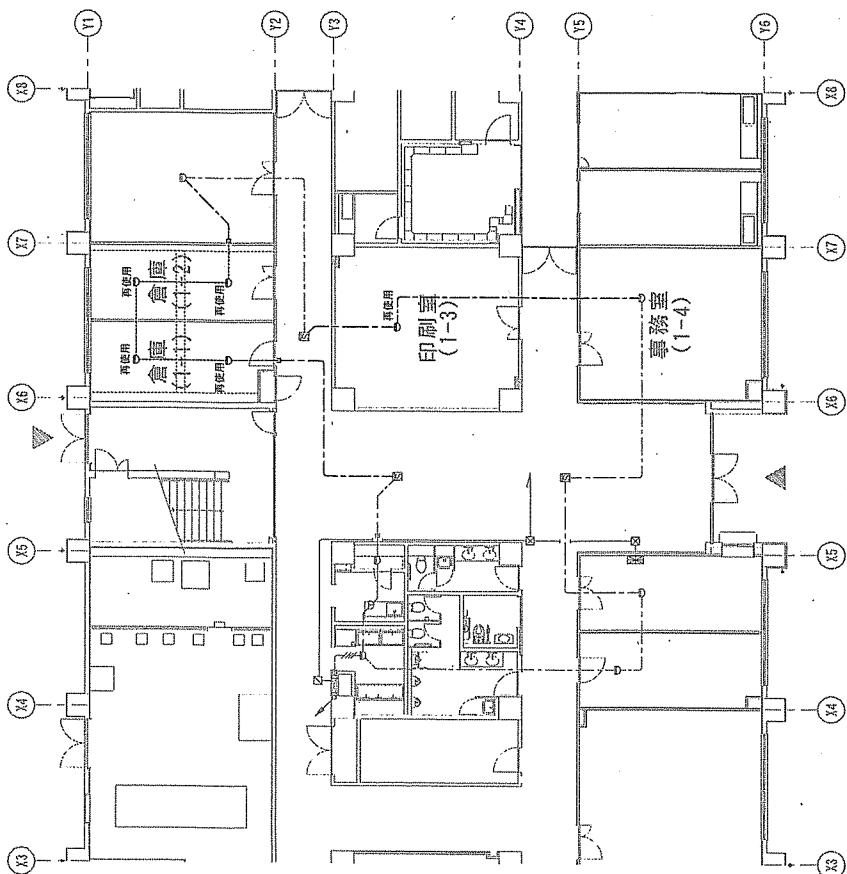

## 改修後

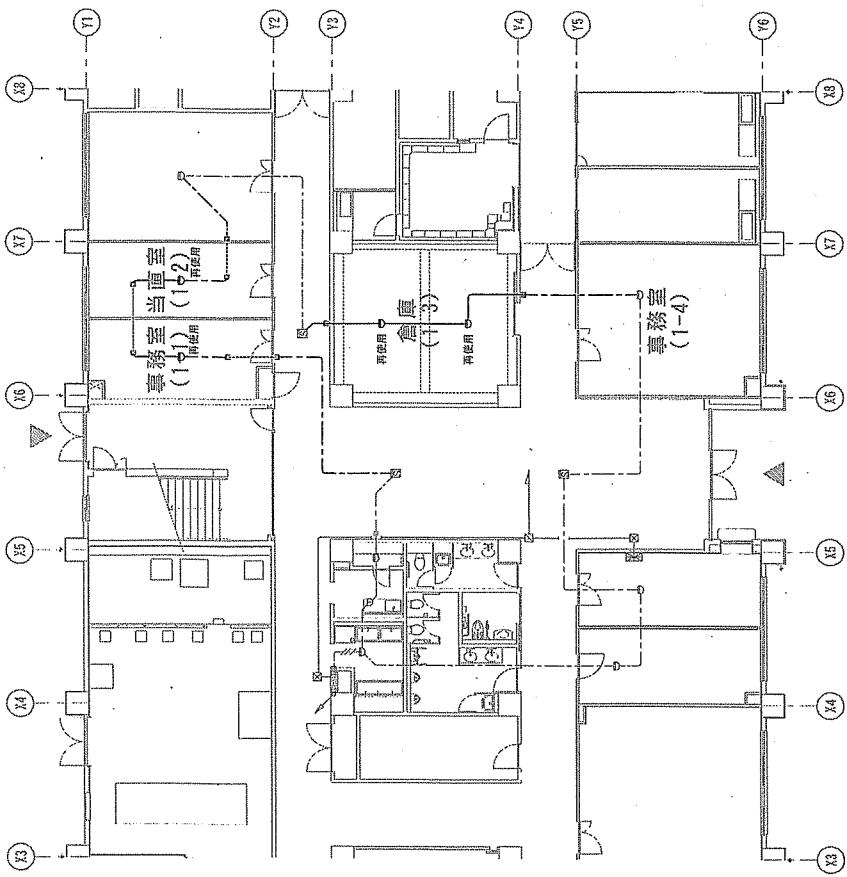

## 凡例

記号	名 称	仕 様	施主数
■	受信機	P型1級 合計30回線 融接型	—
□	光電式スポット型感知器	2種	—
○	差動式スポット型感知器	2種	4個(専用品)
△	定温式スポット型感知器	1種 防水型 70°C	—
注記1) 特記なき配管配線は下記による。			
---	EM-AE 0.9-2C (天井こらがし)	2.4 m	
□-----□	EM-AE 0.9-2C (PF14)	8.9 m (0 m)	
△-----△	EM-AE 0.9-2C (E19)	9 m (9 m)	

※ 数量( )内は配管を示す

## 凡 例


記 号	名 称	仕 様	新設数
■	受信機	P型1級 合計30回線 融接型	—
□	光電式スポット型感知器	2種	—
○	差動式スポット型感知器	2種	4個(専用品)
△	定温式スポット型感知器	1種 防水型 70°C	—
注記1) 特記なき配管配線は下記による。			
---	EM-AE 0.9-2C (天井こらがし)	2.4 m	
□-----□	EM-AE 0.9-2C (PF14)	8.9 m (0 m)	
△-----△	EM-AE 0.9-2C (E19)	9 m (9 m)	

※ 数量( )内は配管を示す


件 名	( 5 ) 8-8号戸舎内部改修工事	図面番号	30 / 55
図 名	8-8号戸舎1階自動火災報知設備平面図	縮 尺	1/200
作成年月日	令和5年4月18日	開達要求番号	3RLZAK1007

陸上自衛隊出雲駐屯地業務管理科

## 改修前

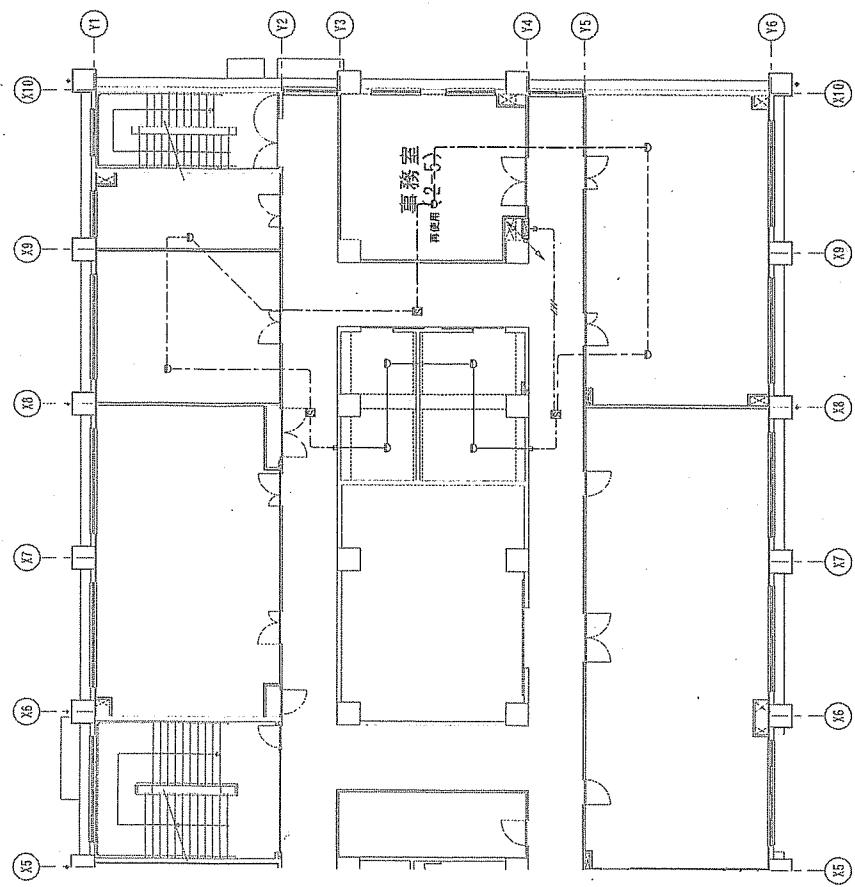

## 改修後

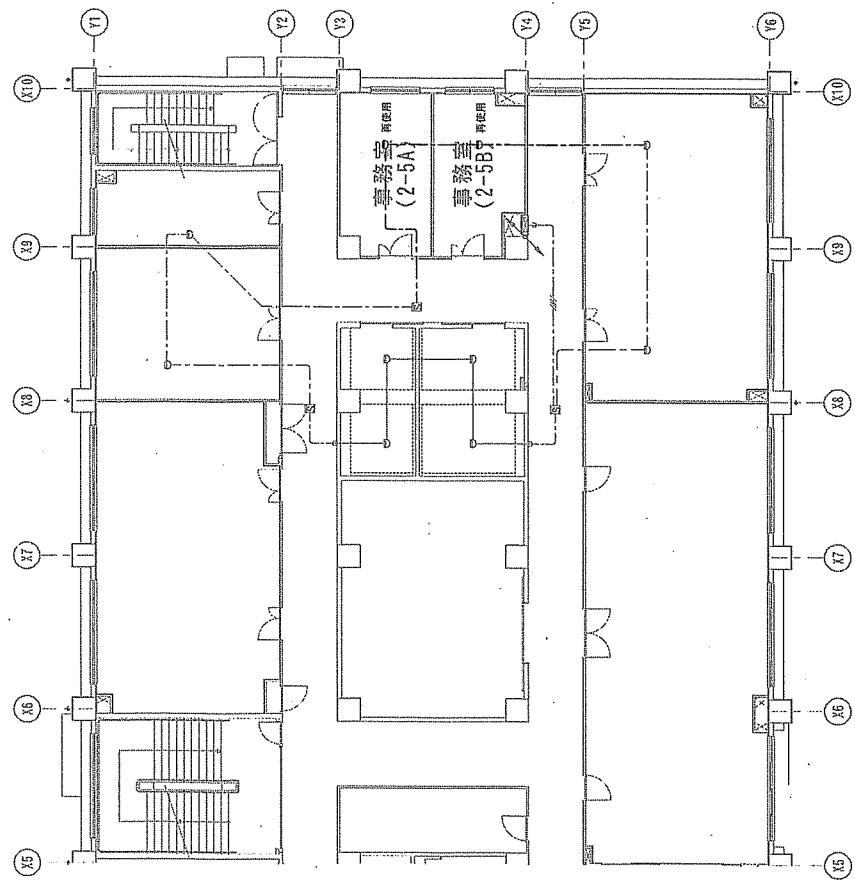

凡例

記号	名称	仕様	撤去数量
□	機器収容箱(消火栓組込)	発信器、地区警報装置、表示灯組込	-
■	光電式スポット型感知器	2種	-
○	差動式スポット型感知器	2種	1個(専用)

注記1) 特記なき配管配線は下記による。  
----- EH-AE 0.9-2C (天井ころがし) 15 m

凡例



記号	名称	仕様	新設数量
□	機器収容箱(消火栓組込)	発信器、地区警報装置、表示灯組込	-
■	光電式スポット型感知器	2種	2種
○	差動式スポット型感知器	2種	2個(専用)

注記1) 特記なき配管配線は下記による。  
----- EH-AE 0.9-2C (天井ころがし) 17 m

件名	(5) 8号倉庫内部改修工事	図面番号	31/55
図名	8号倉庫2階自動火災警報設備平面図	縮尺	1/200
作成年月日	令和5年4月18日	圖面要求番号	3RLZAK1007
		陸上自衛隊出雲駐屯地業務管理科	

## 改修前

## 改修後

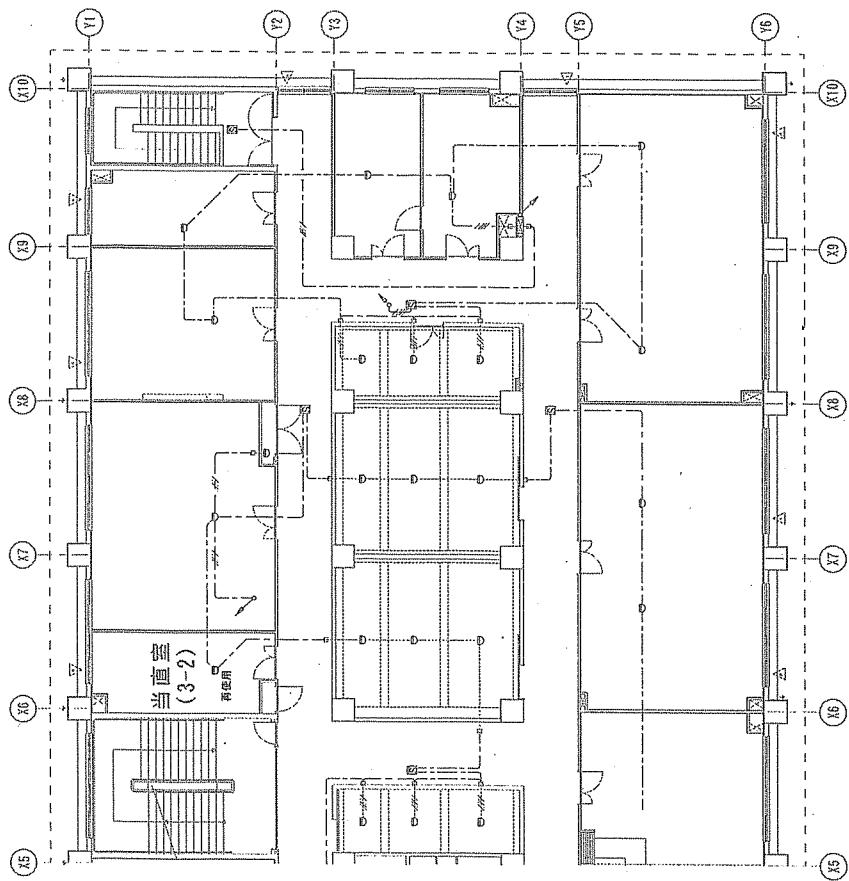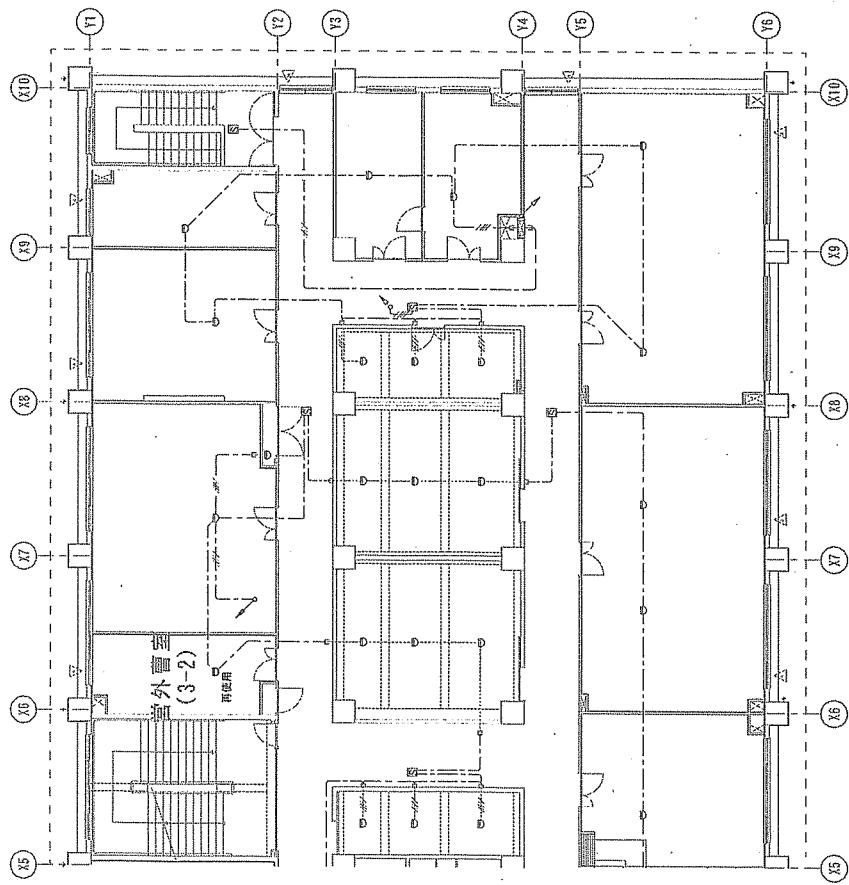

凡例

記号	名 称	仕様	施設数
□	機器取容箱(消火栓組込)	発信機、地区音響装置、表示灯等組込	-
■	光電式スポット型感知器	2種	-
○	差動式スポット型感知器	2種	1個(床使用)

注記1) 特記なき配管配線は下記による。

----- EH-AE 0.9-2C (アホニガシ)

----- EH-AE 0.9-2C (アホニガシ)

凡例


記号	名 称	仕様	施設数
□	機器取容箱(消火栓組込)	発信機、地区音響装置、表示灯等組込	-
■	光電式スポット型感知器	2種	-
○	差動式スポット型感知器	2種	1個(床使用)

注記1) 特記なき配管配線は下記による。


----- EH-AE 0.9-2C (アホニガシ)

----- EH-AE 0.9-2C (アホニガシ)

件 名	( 5 ) 8・8号厅舍内部改修工事	図面番号	32/55
図 名	8号厅舍3階自動火災報知設備平面図	縮 尺	1/200
作成年月日	令和5年4月18日	関連要求番号	3RLZIAK1007
			陸上自衛隊出雲駐屯地業務課管理科

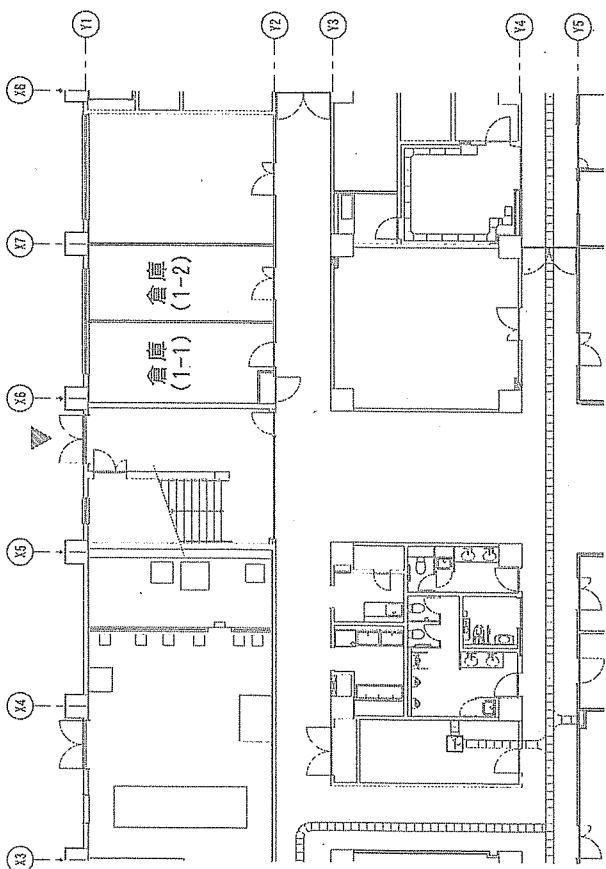

改修 前

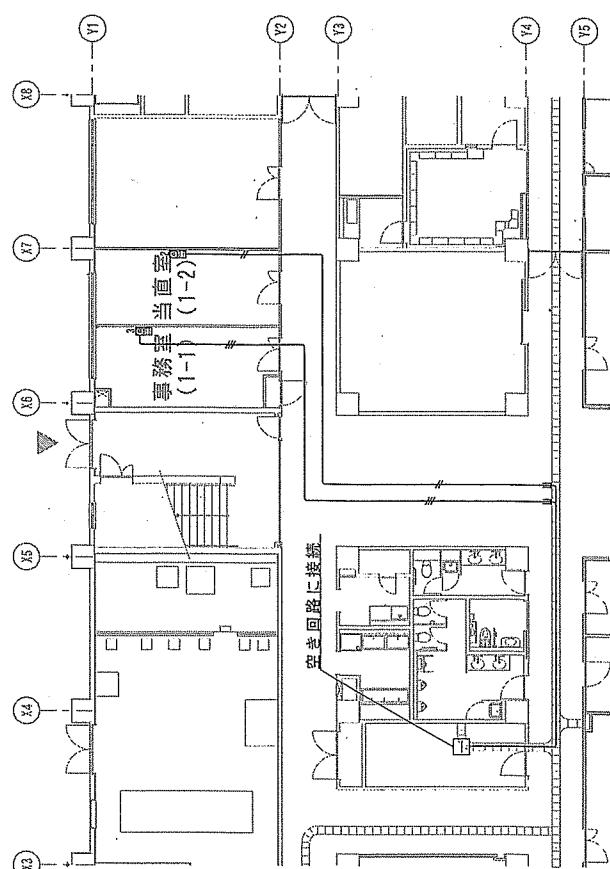


改修 後


凡例:			
記号	内 容	備考	新設数量
機内作業通路標・係内交換設備			
①◎②	壁面取付アクトレバ X 2 (ca16)	ガフ2.アートは電気工事	1個
①◎③	壁面取付アクトレバ X 3 (ca16)	ガフ2.アートは電気工事	1個

・特記無き配管類は下記による。
記号
機内作業通路標 BK-UTP0.5-4P×2 (ca16) (PF22) 天井・壁面・配管配線 (一部ラック) BK-UTP0.5-4P×3 (ca16) (PF22) 天井・壁面・配管配線 (一部ラック)

件名	(5) 8号倅内部改修工事	図面番号	33/55
図名	8号倅1階情報通信・交換設備平面図	縮尺	1/200
作成年月日	令和5年4月18日	関連要求番号	3RLZ1AK1007
		陸上自衛隊出雲駐屯地業務課	

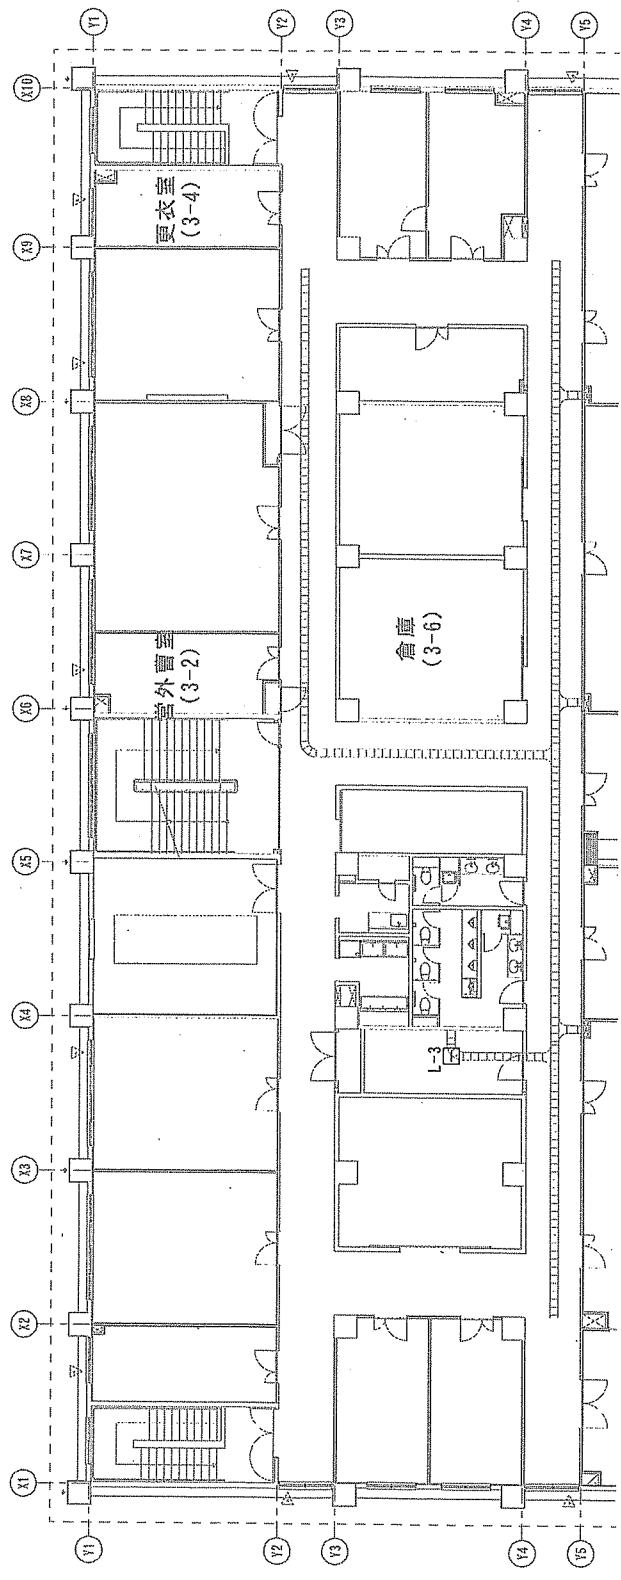

改修前

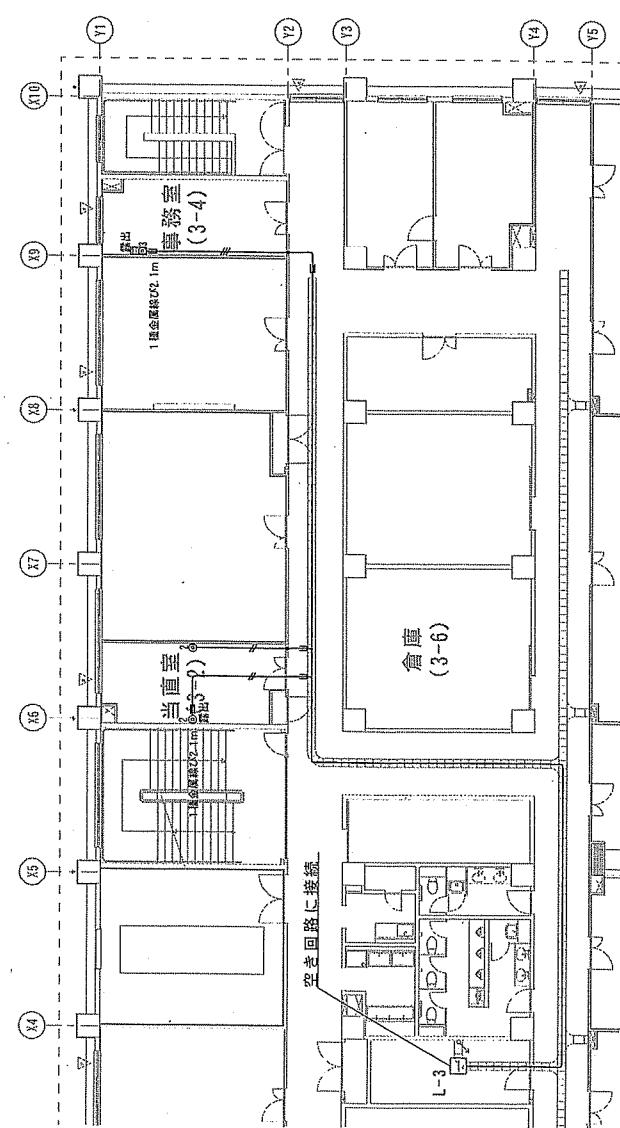

改修後


品名:	記号	内 容	備考	新設装置
構内情報通信機・構内交換設備				
埋込壁付アウトレット (RJ-45) X 2 (cat6)	②	X 2 (cat6)	F1+300	1個
露出壁付アウトレット (RJ-45) X 2 (cat6)	露出②	X 2 (cat6)	F1+300	1個
露出壁付アウトレット (RJ-45) X 3 (cat6)	露出①②③	X 3 (cat6)	※1 ②・③は電気工事 F1+300	1個

\*特記無き配管配線は下記による。  
 記号 構内情報通信機・構内交換設備  
 例 EN-UTP0.5-4P X 2 (cat6) (PH22) 天井・壁面べい配管配線 (-一部ラック)  
 例 EN-UTP0.5-4P X 3 (cat6) (PH22) 天井・壁面べい配管配線 (-一部ラック)  
 ※1 倉庫(○) 内は配管を示す  
 ※2 露出配線の立下り部は、金属屋根にて配線する。


件名	図名	成年月日	作成年月日	調達要求番号	画面番号	縮尺
(5) 8号倉内部改修工事	8号倉・3階情報通信・交換設備平面図	令和5年4月18日	令和5年4月18日	3RLZ1AK007	34/ 55	1/200

陸上自衛隊出雲駐屯地業務管理科

## 改修前

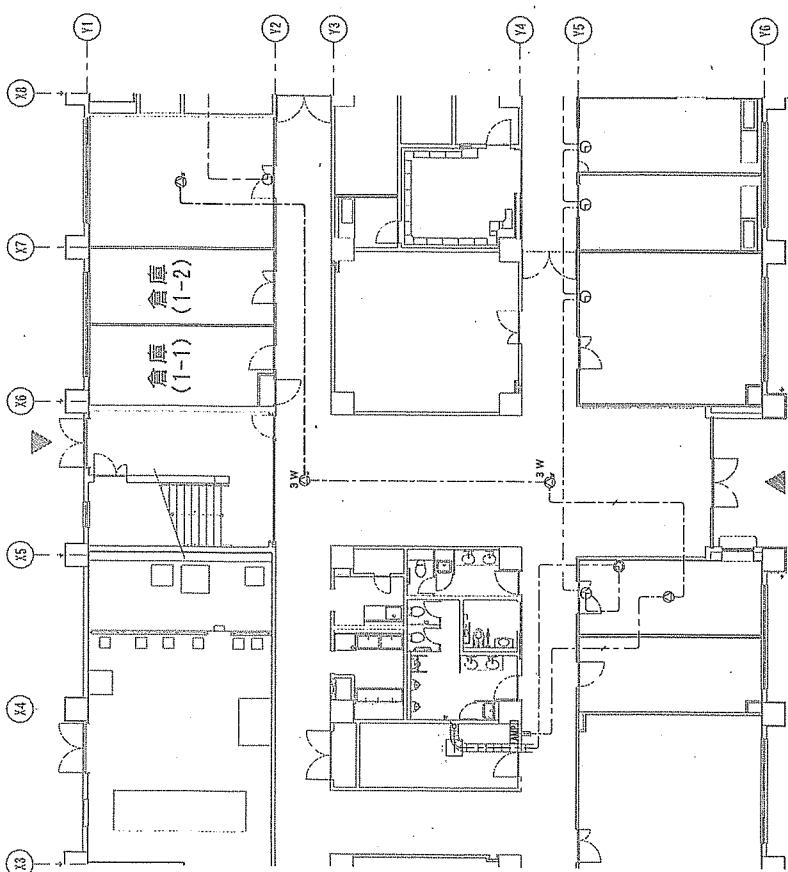

## 改修後

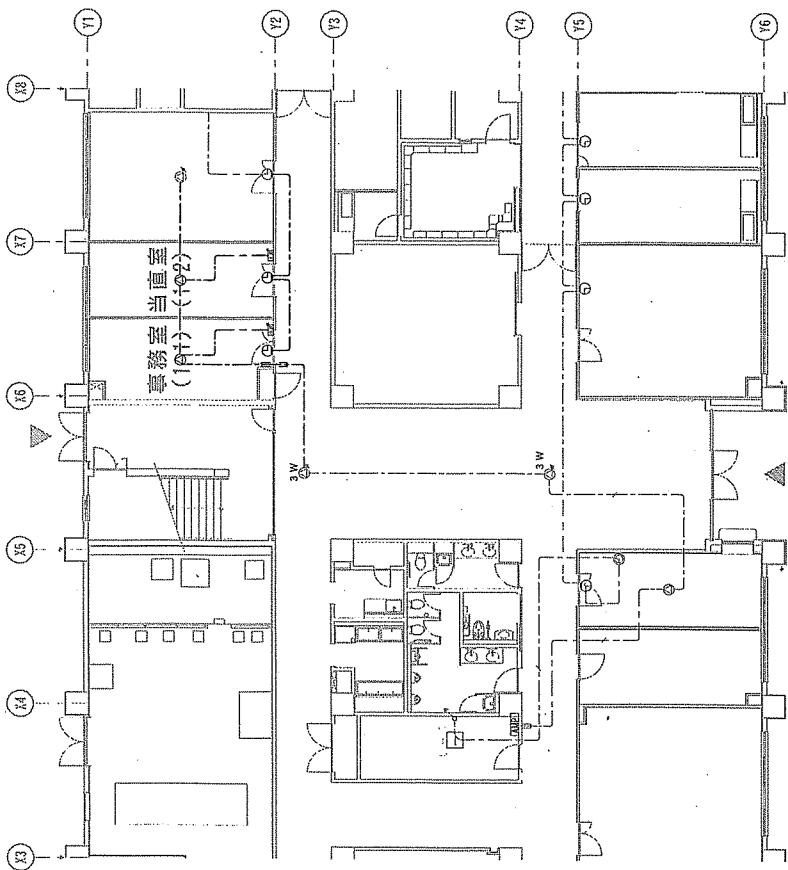

柱脚無き直管配管は下記に上る。				
記号	内管	備考	撤去数量	
時刻表示設備	壁掛形子時計 (SWR 30-GPB1)	EH-AE 0.9-2C	天井ころがし	-
時刻表示設備	壁掛け時計 (3回路)	FL+2000	-	-
撤去設備			16m	
時刻表示設備	壁掛形子時計 (SWR 30-GPB1)	EH-AE 1.2-3C	天井ころがし	2.5m (5m)
柱脚無き直管配管				※2 壁内配管及び直通部は配管 (PH14) にて保護する


柱脚無き直管配管は下記に上る。				
記号	内管	備考	撤去数量	
時刻表示設備	壁掛け時計 (3回路)	EH-AE 0.9-2C	天井ころがし	-
時刻表示設備	壁掛け時計 (3回路)	EH-AE 1.2-3C	天井ころがし	16m
柱脚無き直管配管				※2 壁内配管及び直通部は配管 (PH14) にて保護する
柱脚無き直管配管				柱脚無き直管配管 (SWR 30-GPB1) FL+2300 2個
柱脚無き直管配管				柱脚無き直管配管 (SC 6H1-1V3-M) -
柱脚無き直管配管				柱脚無き直管配管 (SC 6H1-3V3-M) -
柱脚無き直管配管				アッテネータ (V-3) FL+1300 2個

記号	内管	備考	撤去数量	
柱脚無き直管配管				柱脚無き直管配管 (SC 6H1-1V3-M) -
柱脚無き直管配管				柱脚無き直管配管 (SC 6H1-3V3-M) -
柱脚無き直管配管				アッテネータ (V-3) FL+1300 2個

柱脚無き直管配管は下記に上る。				
記号	内管	備考	撤去数量	
時刻表示設備	壁掛け時計 (3回路)	EH-AE 0.9-2C	天井ころがし	-
時刻表示設備	壁掛け時計 (3回路)	EH-AE 1.2-3C	天井ころがし	16m
柱脚無き直管配管				※2 壁内配管及び直通部は配管 (PH14) にて保護する
柱脚無き直管配管				柱脚無き直管配管 (SWR 30-GPB1) FL+2300 2個
柱脚無き直管配管				柱脚無き直管配管 (SC 6H1-1V3-M) -
柱脚無き直管配管				柱脚無き直管配管 (SC 6H1-3V3-M) -
柱脚無き直管配管				アッテネータ (V-3) FL+1300 2個

件名	(5) 8号倅内部改修工事	図面番号	35/55
図名	8号倅1階開示表示・振声設備平面図	縮尺	1/200
作成年月日	令和5年4月18日	開示要求番号	3RLZ1AK1007
	陸上自衛隊出雲駐屯地業務管理科		

改修前

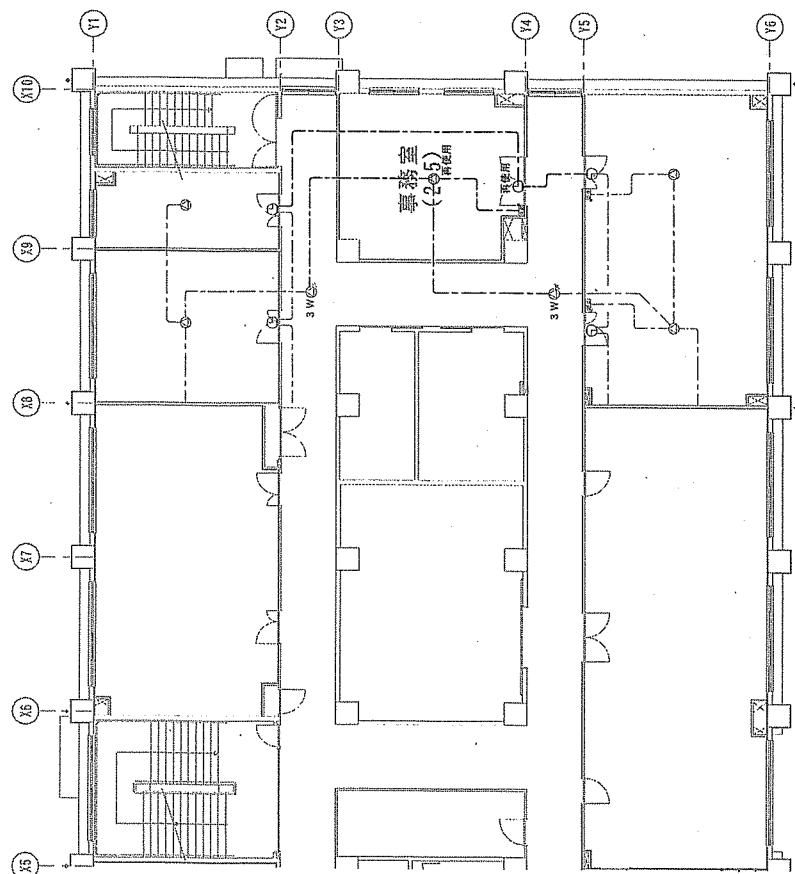

・配管配管配線は下記による。  
記号 内容 備考 撤去数量  
時刻表示装置 ① 天井埋込スピーカ (SC6H1-1V0-M) FL+2300 1個  
拡声設備 ② 天井埋込スピーカ (SC6H1-1V0-M) 1個  
③ 天井埋込スピーカ (SC6H1-1V3-M) 1個  
④ 天井埋込スピーカ (SC6H1-3V3-M) 1個  
回路 アッテネータ (V-3) FL+1300 1個

記号	内容	備考	撤去数量
時刻表示装置	壁掛け子時計 (SWR30-GpB1)	FL+2300	新設用 1個
拡声設備	天井埋込スピーカ (SC6H1-1V0-M)		新設用 1個
回路	アッテネータ (V-3)	FL+1300	新設用 1個

※1 敷設（ ）内は配管を示す  
※2 壁内配管及び貫通部は配管 (PF4) にて保護する


記号	内容	備考	撤去数量
時刻表示装置	壁掛け子時計 (SWR30-GpB1)	FL+2300	新設用 1個
拡声設備	天井埋込スピーカ (SC6H1-1V0-M)		新設用 1個
回路	アッテネータ (V-3)	FL+1300	新設用 1個

記号	内容	備考	撤去数量
時刻表示装置	壁掛け子時計 (SWR30-GpB1)	FL+2300	新設用 1個
拡声設備	天井埋込スピーカ (SC6H1-1V0-M)		新設用 1個
回路	アッテネータ (V-3)	FL+1300	新設用 1個

記号	内容	備考	撤去数量
時刻表示装置	壁掛け子時計 (SWR30-GpB1)	FL+2300	新設用 1個
拡声設備	天井埋込スピーカ (SC6H1-1V0-M)		新設用 1個
回路	アッテネータ (V-3)	FL+1300	新設用 1個

記号	内容	備考	撤去数量
時刻表示装置	壁掛け子時計 (SWR30-GpB1)	FL+2300	新設用 1個
拡声設備	天井埋込スピーカ (SC6H1-1V0-M)		新設用 1個
回路	アッテネータ (V-3)	FL+1300	新設用 1個

改修後

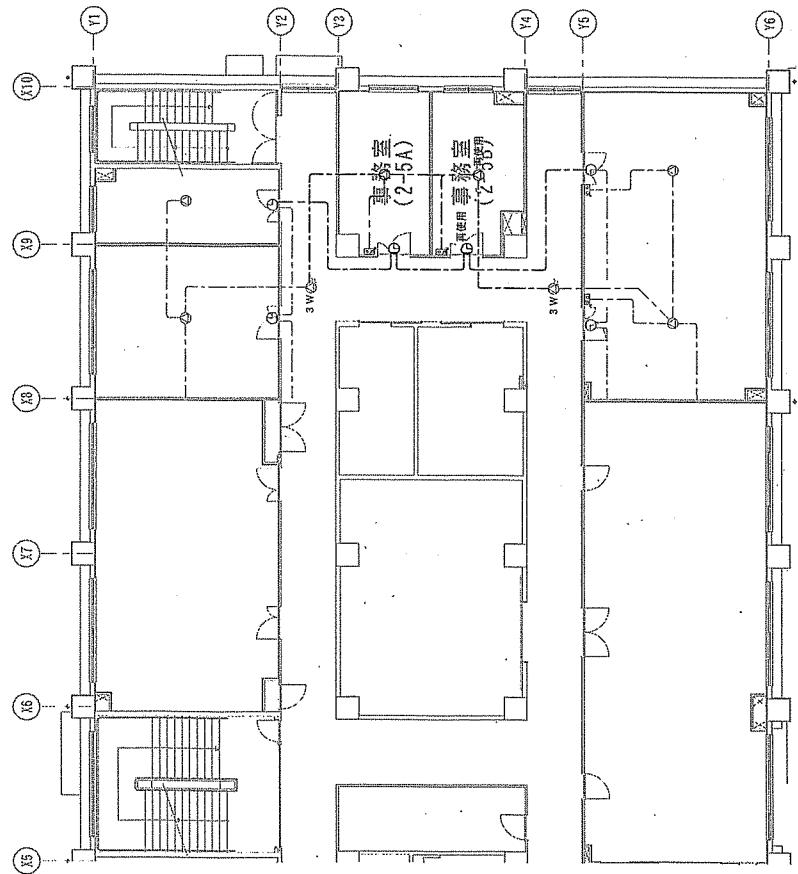


記号	内容	備考	撤去数量
時刻表示装置	壁掛け子時計 (SWR30-GpB1)	FL+2300	新設用 1個
拡声設備	天井埋込スピーカ (SC6H1-1V0-M)		新設用 1個
回路	アッテネータ (V-3)	FL+1300	新設用 1個

記号	内容	備考	撤去数量
時刻表示装置	壁掛け子時計 (SWR30-GpB1)	FL+2300	新設用 1個
拡声設備	天井埋込スピーカ (SC6H1-1V0-M)		新設用 1個
回路	アッテネータ (V-3)	FL+1300	新設用 1個


件名	(5) 8号行会内部改修工事	面番号	36/55
図名	8号行会2階床表示・拡声設備平面図	縮尺	1/200
作成年月日	令和5年4月18日	調査要求番号	3RL21AK4007

陸上自衛隊出雲駐屯地業務課管理科

## 改修前

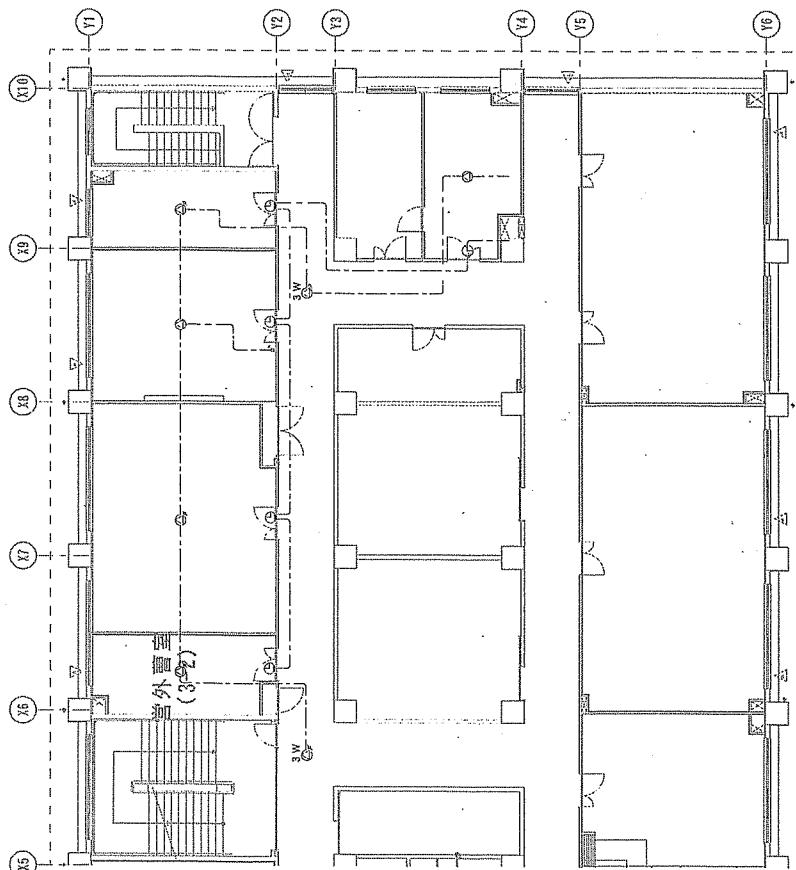

## 改修後

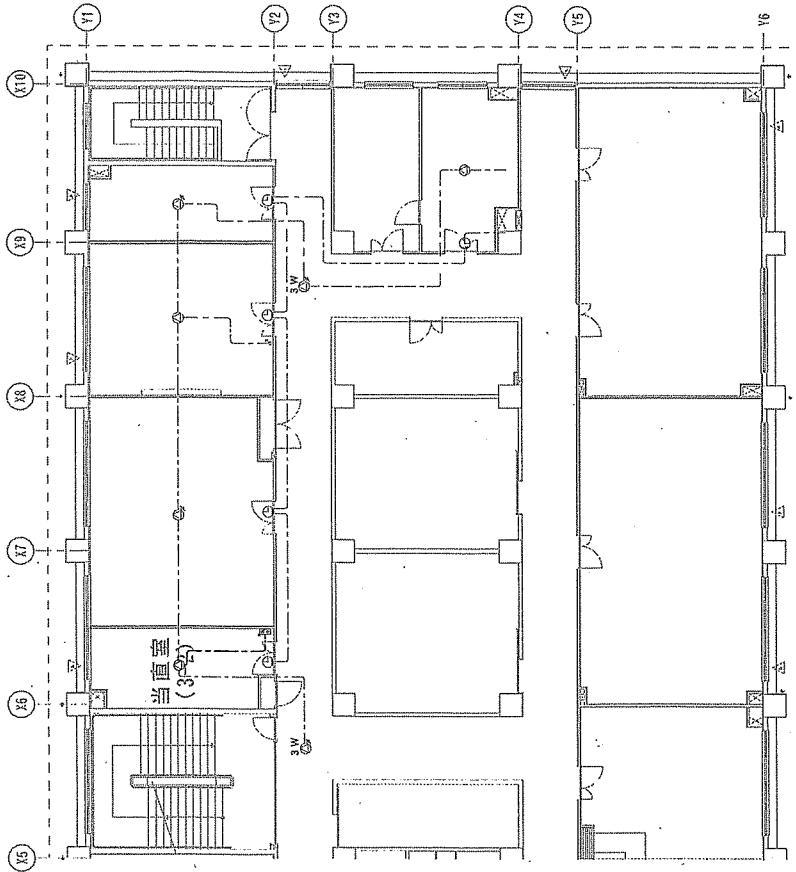

凡例				
記号	内容	内 容	備考	撤去数量
時刻表示設備				
(○) 壁掛け子時計 (SWR 30-G p B1)	FL+2300	-		
時刻表示設備				
(○) 天井埋込スピーカ (SC 6H1-1 V0-M)	-			
時刻表示設備				
(○) 天井埋込スピーカ (SC 6H1-1 V3-M)	1個			
時刻表示設備				
(○) 天井埋込スピーカ (SC 6H1-3 V3-M)	-			
アッテネータ	(V-3)	FL+1300	-	1個


凡例				
記号	内容	内 容	備考	新設数量
時刻表示設備				
(○) 壁掛け子時計 (SWR 30-G p B1)	FL+2300	-		
時刻表示設備				
(○) 天井埋込スピーカ (SC 6H1-1 V0-M)	-			
時刻表示設備				
(○) 天井埋込スピーカ (SC 6H1-1 V3-M)	1個			
時刻表示設備				
(○) 天井埋込スピーカ (SC 6H1-3 V3-M)	-			
アッテネータ	(V-3)	FL+1300	-	1個

・時計無き配管配線は下記による。				
記号	内容	備考	新設数量	
時刻表示設備				
(—) EM-AE 0.9-ZC	天井ころがし	-	-	
時刻表示設備				
(—) EH-AE 1.2-ZC	天井ころがし	5 m (2m)		


※1 数値( ) 内は記述を示す				
※2 開口部及び裏面部配管 (PF-4) にて供給する				
凡例	記号	内容	備考	新設数量
時刻表示設備				
(○) 壁掛け子時計 (SWR 30-G p B1)	FL+2300	-		
時刻表示設備				
(○) 天井埋込スピーカ (SC 6H1-1 V0-M)	-			
時刻表示設備				
(○) 天井埋込スピーカ (SC 6H1-1 V3-M)	1個			
時刻表示設備				
(○) 天井埋込スピーカ (SC 6H1-3 V3-M)	-			
アッテネータ	(V-3)	FL+1300	-	1個

件名	(5) 8号室内部改修工事	図面番号	37/55
図名	8号室 3階時刻表示・振戻装置平面図	縮尺	1/200
作成年月日	令和5年4月18日	調査要求番号	3RLIAK1007
陸上自衛隊出雲駐屯地業務課管理科			

## 改修前

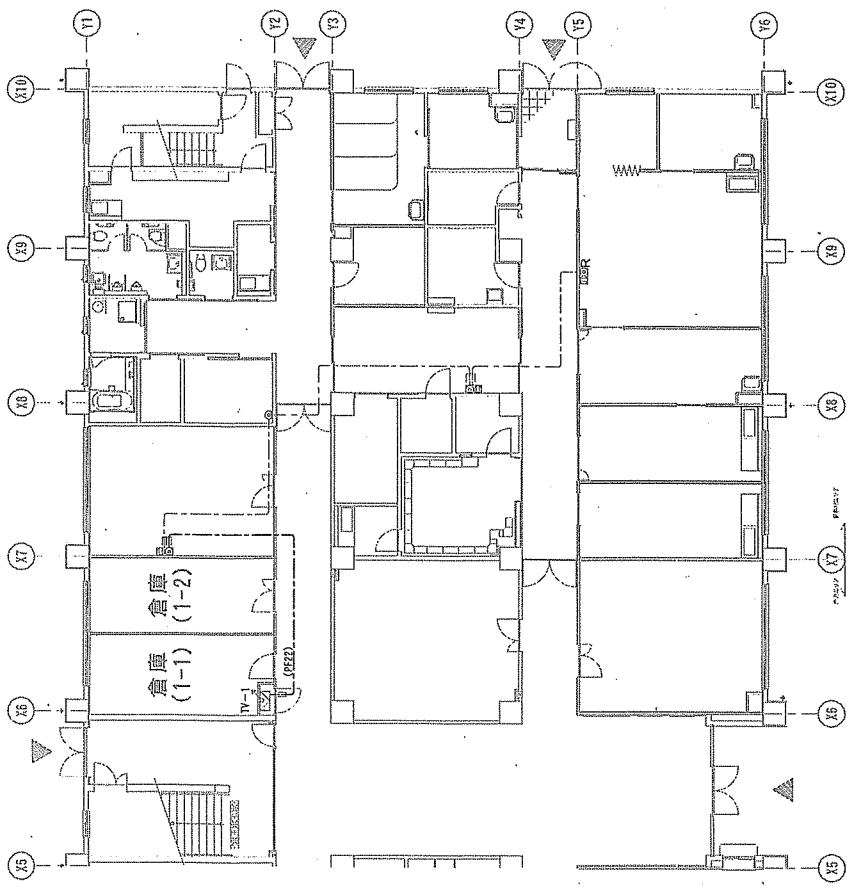

## 改修後

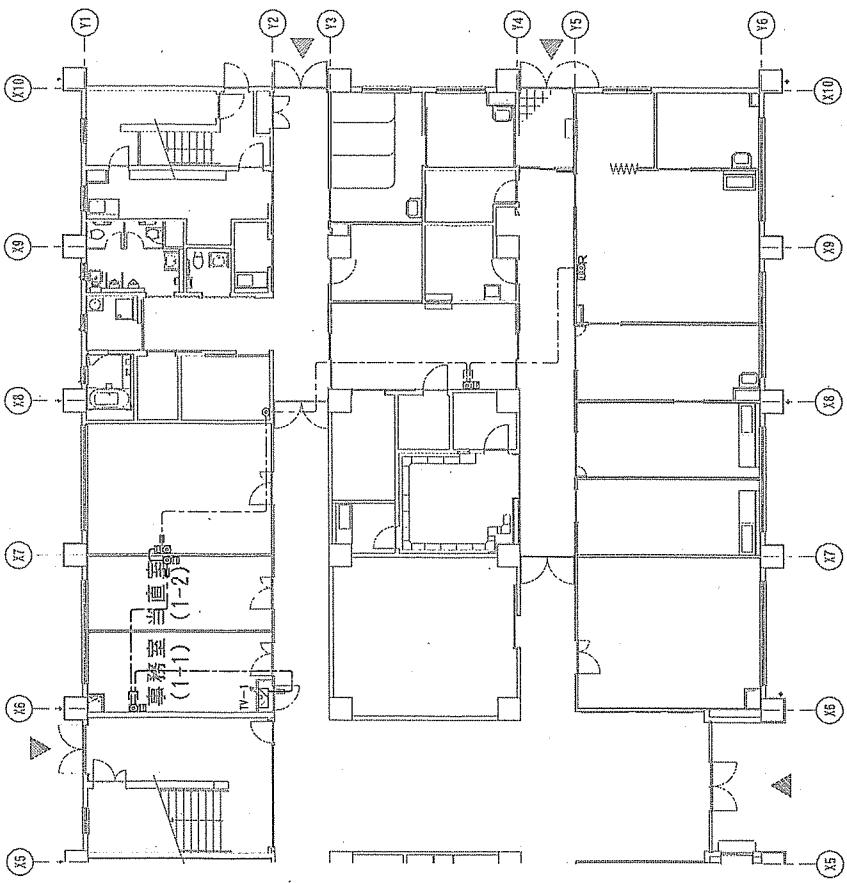

テレビ共同受信設備		機器数量
■	壁付型ユニット(中間用) C-S-7F-7R-W	F L + 3 0 0
■	壁付型ユニット(端末用) C-S-7F-R-W	F L + 3 0 0
□	テレビ受器取容箱	F L + 1 5 0 0
---	EM-S-5C-FB 天井内配線	1 2 m (0 m)
---	EM-S-5C-FB 以降を(PF1)	2 4 m (6 m)

※ 数量( )内は配管を示す  
F:配管は壁内配線部とする


テレビ共同受信設備		機器数量
■	壁付型ユニット(中間用) C-S-7F-7R-W	F L + 3 0 0
■	壁付型ユニット(端末用) C-S-7F-R-W	F L + 3 0 0
□	テレビ受器取容箱	F L + 1 5 0 0
---	EM-S-5C-FB 天井内配線	2 4 m (6 m)

※1 鈍量( )内は配管を示す  
※2 F:配管は壁内配線部とする


テレビ共同受信設備		機器数量
■	壁付型ユニット(中間用) C-S-7F-7R-W	F L + 3 0 0
■	壁付型ユニット(端末用) C-S-7F-R-W	F L + 3 0 0
□	テレビ受器取容箱	F L + 1 5 0 0
---	EM-S-5C-FB 天井内配線	2 4 m (6 m)

件名	(5) 8号倅内部改修工事	図面番号	38/55
図名	8号倅1階テレビ共同受信設備平面図	縮尺	1/200
作成年月日	令和5年4月18日	調達要求番号	3RL21AK1007
記入	陸上自衛隊出雲駐屯地業務課管理科		

## 改修前

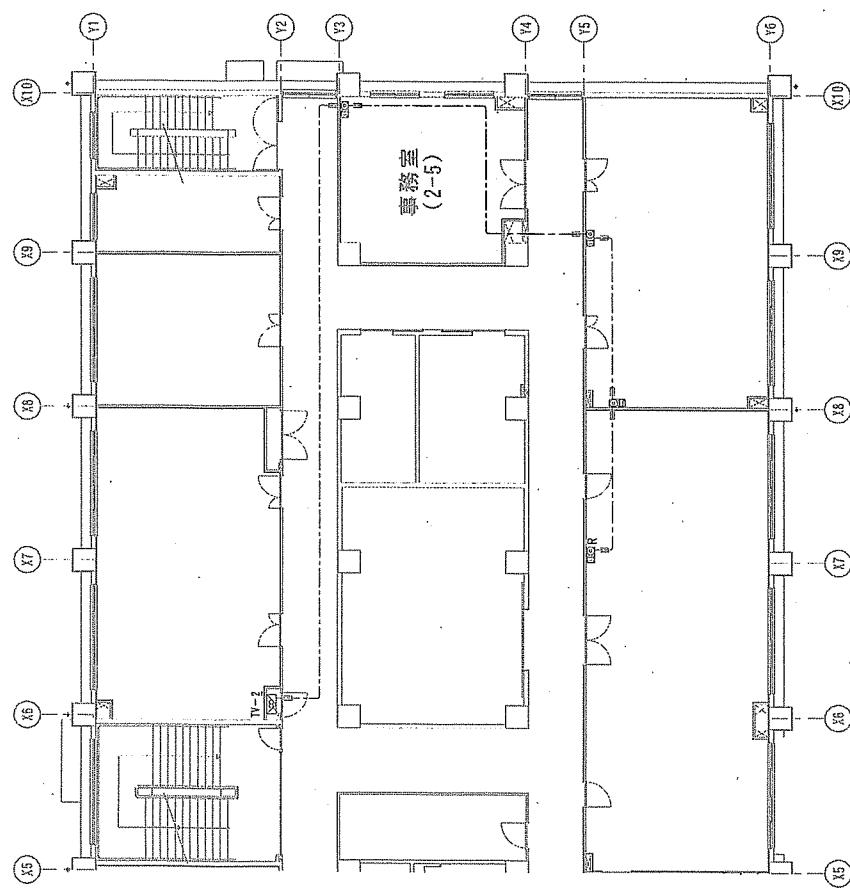

## 改修後

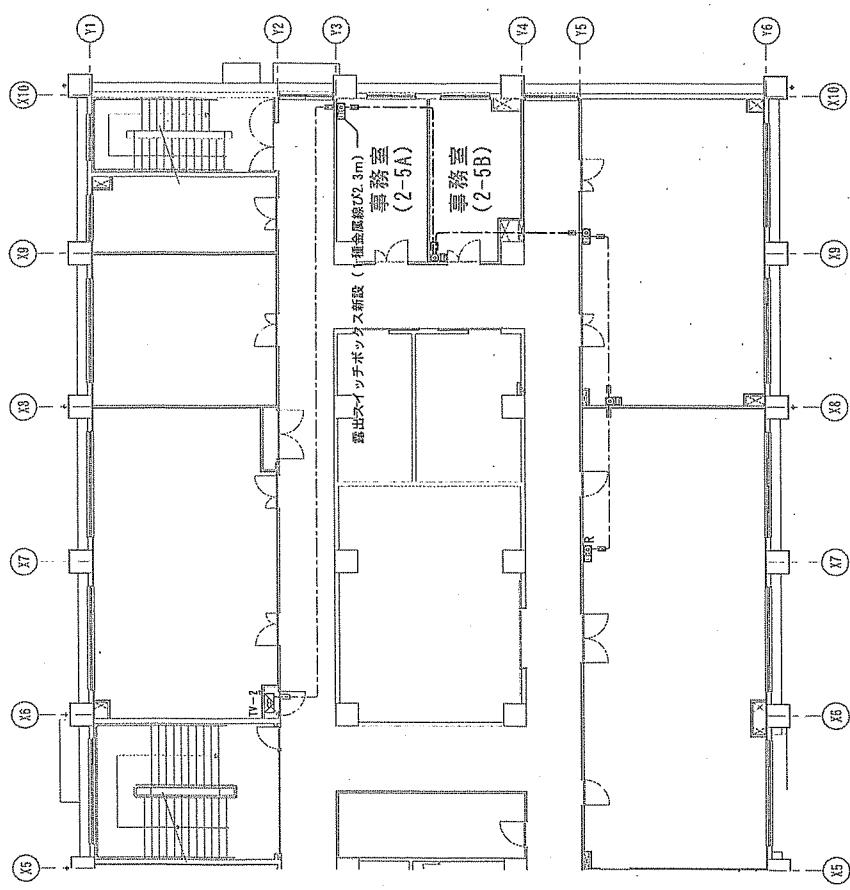


テレビ共同受信設備		撤去数量
壁付直列ユニット	(中間用) CS-7F-7W	FL+300
壁付直列ユニット	(端末用) CS-7F-RW	FL+300
テレビ機器取容箱		FL+1500
—	EM-S-5C-FB —以降を(PF1)	天井内配線 18m(0m)

※1 数量( )内は配管を示す  
※2 P F 配管は壁内配管部、1層金属床または鉛ヘビーチ立下り部とする

テレビ共同受信設備		新設数量
壁付直列ユニット	(中間用) FL+300	FL+300
壁付直列ユニット	(端末用) FL+300	FL+300
テレビ機器取容箱		FL+1500
—	EM-S-5C-FB —以降を(F1)	天井内配線 21m(3m)

件名	(5) 8号戸舎内部改修工事	図面番号	39/55
図名	8号戸舎2階テレビ共同受信設備平面図	縮尺	1/200
作成年月日	令和5年4月18日	開題要求番号	3RLZ1K1007
			陸上自衛隊出雲駐屯地業務課管理科

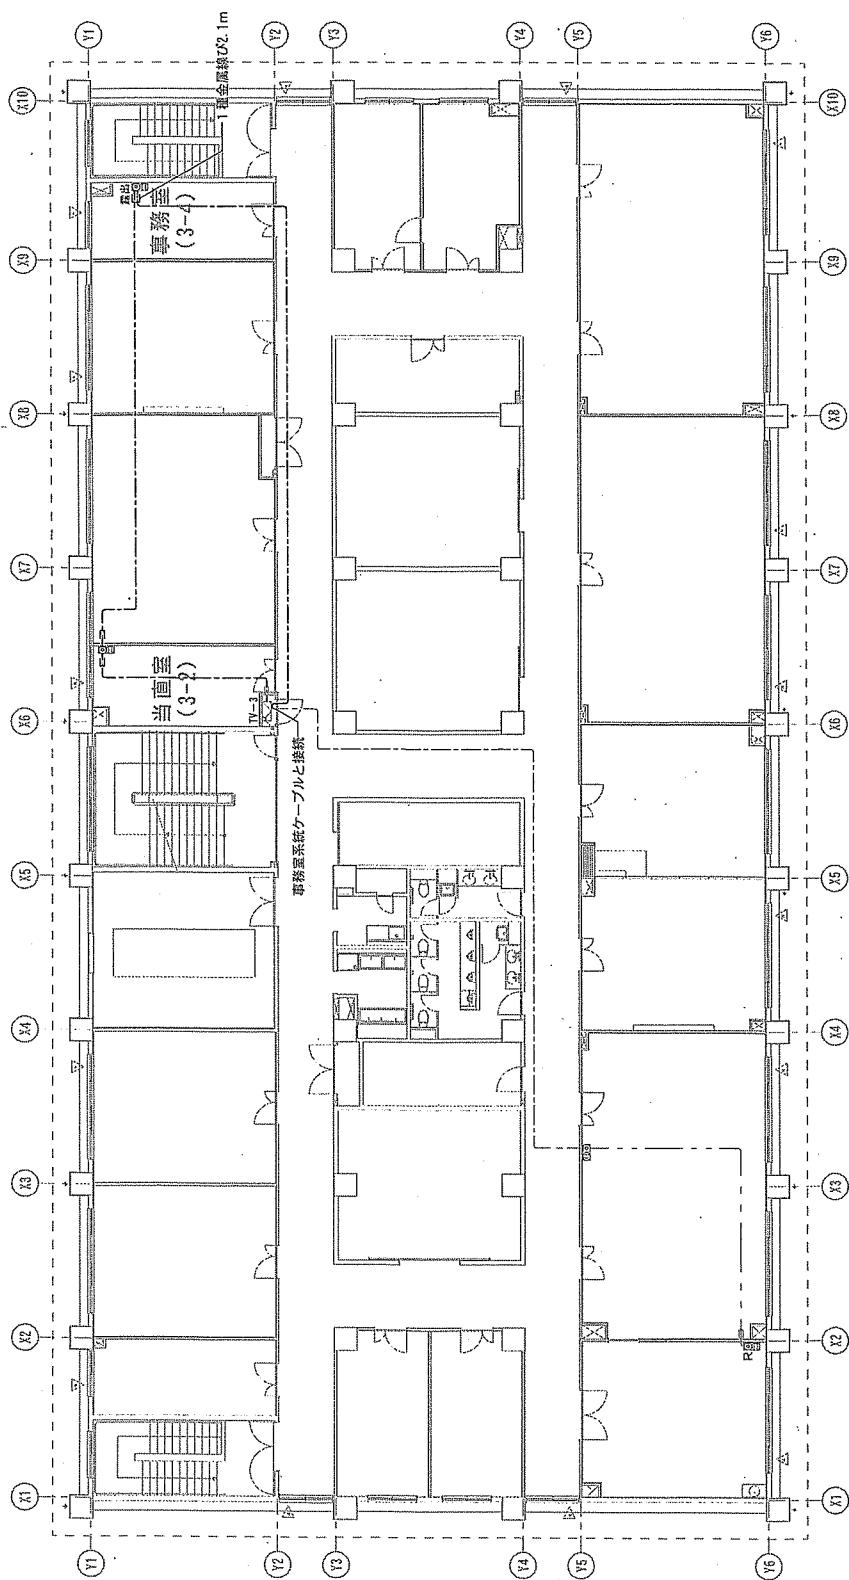


テレビ共同受信設備		新設設置量
◎	壁付直列ユニット(中間用) CS-7F-7W	ダブル・アーム仕電気工事 2個
■◎	壁付直列ユニット(端末用) CS-7F-RW	FL+3.0
▽	テレビ機器取容箱	FL+1.50.0
—	EM-S-5C-FB 一一一以降を(P.F.1.6)	天井内壁へい配線 5.8m(3m)

\*1 数値( )内は配管を示す  
\*2 P.F.配管は壁内配管部、1層高級ひばは露出スイッチ立トリ部とする

件名	(5) 8号倉庫内部改修工事	図面番号	40/55
図名	8号倉庫3階テレビ共同受信設備平面図	縮尺	1/200
作成年月日	令和5年4月18日	調達要求番号	3RLZ1AK007
		陸上自衛隊出雲駐屯地業務課管理科	

## 改修後

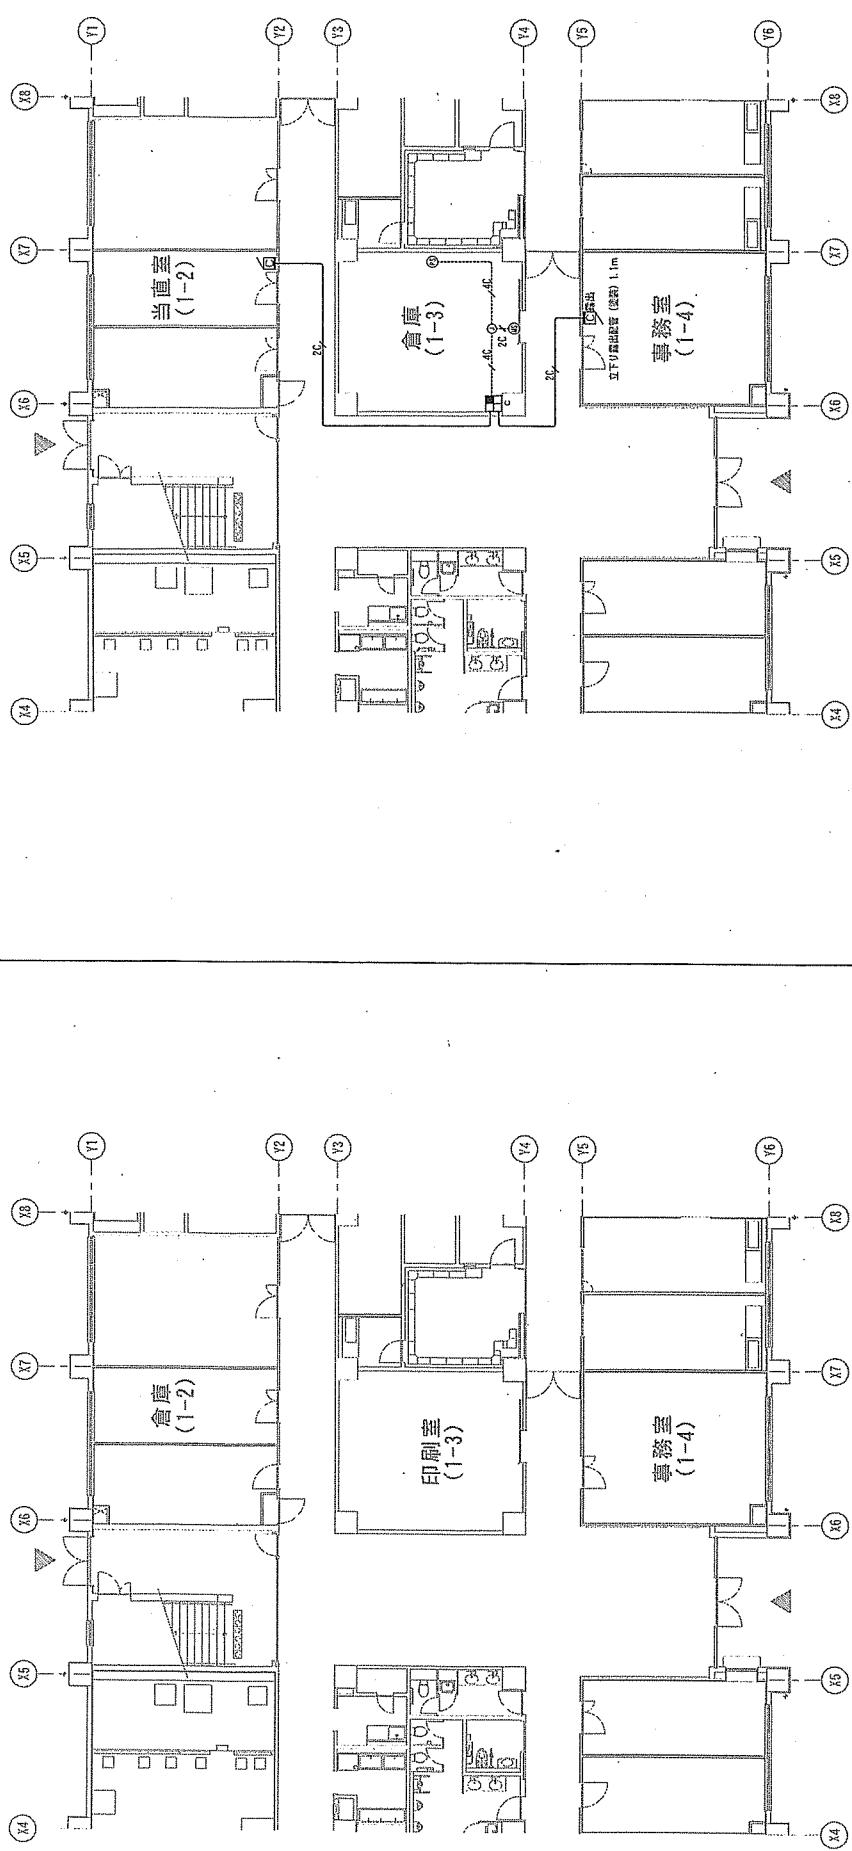

## 改修前

・特記無き配管配線は下記による。  
記号 内容 備考 新設数量

記号	内 容	備 考	新設数量
防犯・入退室管理設備			
防犯・入退室管理設備			
MS	マグネットセンサー トビア薄型内、埋込	EL-E 0.9-3C (E19) FL+2.0	1個
PS	(立体警報型) パンツブランサー	EM-E 0.9-4C (E19) 中浅O、B 天井面	1個
<input checked="" type="checkbox"/> n	警報喇叭 (1回路) (nは受信先を示す)	FL+1.5 0.0	1個
<input checked="" type="checkbox"/> n	警報ブザー (nは受信先を示す)	中浅O、B FL+1.5 0.0	2個
①	アウトレットボックス	FL+2.3 0.0	1個


凡例:

記号	内 容	備 考	新設数量
防犯・入退室管理設備			
MS	マグネットセンサー トビア薄型内、埋込	EL-E 0.9-3C (E19) FL+2.0	1個
PS	(立体警報型) パンツブランサー	EM-E 0.9-4C (E19) 中浅O、B 天井面	1個
<input checked="" type="checkbox"/> n	警報喇叭 (1回路) (nは受信先を示す)	FL+1.5 0.0	1個
<input checked="" type="checkbox"/> n	警報ブザー (nは受信先を示す)	中浅O、B FL+1.5 0.0	2個
①	アウトレットボックス	FL+2.3 0.0	1個

件名	(5) 8号厅舍内部改修工事	区画番号	41 / 55
図名	8号厅舍1階防犯・入易管理設備平面図	縮尺	1/200
作成年月日	令和5年4月1日	調査要求番号	3RLZ1AK1007
	陸上自衛隊出雲駐屯地業務課管理科		

改修前						改修後					
記号	内 容	備 考	撤去数量	記号	内 容	備 考	新設数量	記号	内 容	備 考	新設数量
Y1	防犯・入退室管理設備	トピラ建具内、埋込	-	Y1	防犯・入退室管理設備	トピラ建具内、埋込	-	Y1	防犯・入退室管理設備	トピラ建具内、埋込	42/55
(1)	マグネットセンサー	FL+2.2'00	-	(1)	マグネットセンサー	FL+2.2'00	-	(1)	マグネットセンサー	FL+2.2'00	1/200
(2)	バシツブセンサー 立体型警報型	中段O. B 天井面	-	(2)	バシツブセンサー 立体型警報型	中段O. B 天井面	-	(2)	バシツブセンサー 立体型警報型	中段O. B 天井面	4RLZ1AK1007
(3)	警報制御盤 (1回路) (nは、移転先を示す)	FL+1.5'00	-	(3)	警報制御盤 (1回路) (nは、移転先を示す)	FL+1.5'00	3個	(3)	警報制御盤 (1回路) (nは、移転先を示す)	FL+1.5'00	-
(4)	警報ブザー 受信先を示す	中段O. B	-	(4)	警報ブザー 受信先を示す	中段O. B	-	(4)	警報ブザー 受信先を示す	中段O. B	-
(5)	アウトレットボックス 中段	FL+2.3'00	-	(5)	アウトレットボックス 中段	FL+2.3'00	-	(5)	ブルボックス 200°×100	メラミン板付、露出	1個
・特記無き配管配線は下記による。											
記号 内 容 備 考 新設数量											
(6)	防犯・入退室管理設備	トピラ建具内、埋込	-	(6)	防犯・入退室管理設備	トピラ建具内、埋込	-	(6)	防犯・入退室管理設備	トピラ建具内、埋込	-
(7)	マグネットセンサー	FL+2.2'00	-	(7)	マグネットセンサー	FL+2.2'00	-	(7)	マグネットセンサー	FL+2.2'00	-
(8)	バシツブセンサー 立体型警報型	中段O. B 天井面	-	(8)	バシツブセンサー 立体型警報型	中段O. B 天井面	-	(8)	バシツブセンサー 立体型警報型	中段O. B 天井面	-
(9)	警報制御盤 (1回路) (nは、移転先を示す)	FL+1.5'00	-	(9)	警報制御盤 (1回路) (nは、移転先を示す)	FL+1.5'00	-	(9)	警報制御盤 (1回路) (nは、移転先を示す)	FL+1.5'00	-
(10)	警報ブザー (nは、受信先を示す)	中段O. B	-	(10)	警報ブザー (nは、受信先を示す)	中段O. B	1個	(10)	警報ブザー (nは、受信先を示す)	中段O. B	-
(11)	アウトレットボックス 中段	FL+2.3'00	-	(11)	アウトレットボックス 中段	FL+2.3'00	-	(11)	ブルボックス 200°×100	メラミン板付、露出	1個
・特記無き配管配線は下記による。											
記号 内 容 備 考 新設数量											
(12)	防犯・入退室管理設備	トピラ建具内、埋込	-	(12)	防犯・入退室管理設備	トピラ建具内、埋込	-	(12)	防犯・入退室管理設備	トピラ建具内、埋込	-
(13)	EM-AE 0.9-2C (E19)	露出配管配線	-	(13)	EM-AE 0.9-2C (E19)	露出配管配線	-	(13)	EM-AE 0.9-2C (E19)	露出配管配線	-
(14)	EM-AE 0.9-4C (E19)	露出配管配線	-	(14)	EM-AE 0.9-4C (E19)	露出配管配線	-	(14)	EM-AE 0.9-4C (E19)	露出配管配線	-
(15)	EM-AE 0.9-2C (E19)	隠し配管配線	6m	(15)	EM-AE 0.9-2C (E19)	隠し配管配線	-	(15)	EM-AE 0.9-4C (E19)	隠し配管配線	-
(16)	EM-AE 0.9-4C (E19)	隠し配管配線	-	(16)	EM-AE 0.9-4C (E19)	隠し配管配線	-	(16)	EM-AE 0.9-4C (E19)	隠し配管配線	-

改修前		改修後																																																	
<p>事務室 (3-1)</p> <p>外賣室 (3-2)</p> <p>事務室 (3-3)</p> <p>倉庫 (3-5)</p> <p>倉庫 (3-6)</p>	<p>記号 内容 備考 新設数量</p> <p>防犯・入退室管理設備</p> <p>(M) マグネットセンサー トヨド建具内埋込 <math>F_L + 2200</math> -</p> <p>(P) バシングセンサー 中窓 O. B 天井面 -</p> <p>警報制御盤 (1回路) <math>F_L + 1500</math> -</p> <p>(n) 警報アザー (nは、受信先を示す) 中窓 O. B <math>F_L + 1500</math> -</p> <p>・新設無配管配線は下記による。</p> <table border="1"> <thead> <tr> <th>記号</th><th>内容</th><th>備考</th><th>新設数量</th></tr> </thead> <tbody> <tr> <td>防犯・入退室管理設備</td><td></td><td></td><td>-</td></tr> <tr> <td>----2.C.</td><td>EM-AE 0.9-2C (E19)</td><td>露出配管配線</td><td>-</td></tr> <tr> <td>----4.C.</td><td>EM-AE 0.9-4C (E19)</td><td>露出配管配線</td><td>-</td></tr> <tr> <td>----2.C.</td><td>EM-AE 0.9-2C (E19)</td><td>壁へ配管配線</td><td>-</td></tr> <tr> <td>----4.C.</td><td>EM-AE 0.9-4C (E19)</td><td>壁へ配管配線</td><td>-</td></tr> </tbody> </table>	記号	内容	備考	新設数量	防犯・入退室管理設備			-	----2.C.	EM-AE 0.9-2C (E19)	露出配管配線	-	----4.C.	EM-AE 0.9-4C (E19)	露出配管配線	-	----2.C.	EM-AE 0.9-2C (E19)	壁へ配管配線	-	----4.C.	EM-AE 0.9-4C (E19)	壁へ配管配線	-	<p>事務室 (3-1)</p> <p>立下り高さ変更 (差高) 1.0m</p> <p>当直室 (3-2)</p> <p>立下り高さ変更 (差高) 0.5m</p> <p>事務室 (3-3)</p> <p>立下り高さ変更 (差高) 1.0m</p> <p>倉庫 (3-5)</p> <p>倉庫 (3-6)</p>	<p>記号 内容 備考 新設数量</p> <p>防犯・入退室管理設備</p> <p>(M) マグネットセンサー トヨド建具内埋込 <math>F_L + 2200</math> 1個</p> <p>(P) バシングセンサー (立体警報型) 中窓 O. B 天井面 1個</p> <p>警報制御盤 (1回路) <math>F_L + 1500</math> 1個</p> <p>(n) 警報アザー (nは、受信先を示す) 中窓 O. B <math>F_L + 1500</math> 4個</p> <p>・新設無配管配線は下記による。</p> <table border="1"> <thead> <tr> <th>記号</th><th>内容</th><th>備考</th><th>新設数量</th></tr> </thead> <tbody> <tr> <td>防犯・入退室管理設備</td><td></td><td></td><td>-</td></tr> <tr> <td>----2.C.</td><td>EM-AE 0.9-2C (E19)</td><td>露出配管配線</td><td>4 m</td></tr> <tr> <td>----4.C.</td><td>EM-AE 0.9-4C (E19)</td><td>露出配管配線</td><td>5 m</td></tr> <tr> <td>----2.C.</td><td>EM-AE 0.9-2C (E19)</td><td>壁へ配管配線</td><td>6 m</td></tr> <tr> <td>----4.C.</td><td>EM-AE 0.9-4C (E19)</td><td>壁へ配管配線</td><td>-</td></tr> </tbody> </table>	記号	内容	備考	新設数量	防犯・入退室管理設備			-	----2.C.	EM-AE 0.9-2C (E19)	露出配管配線	4 m	----4.C.	EM-AE 0.9-4C (E19)	露出配管配線	5 m	----2.C.	EM-AE 0.9-2C (E19)	壁へ配管配線	6 m	----4.C.	EM-AE 0.9-4C (E19)	壁へ配管配線	-
記号	内容	備考	新設数量																																																
防犯・入退室管理設備			-																																																
----2.C.	EM-AE 0.9-2C (E19)	露出配管配線	-																																																
----4.C.	EM-AE 0.9-4C (E19)	露出配管配線	-																																																
----2.C.	EM-AE 0.9-2C (E19)	壁へ配管配線	-																																																
----4.C.	EM-AE 0.9-4C (E19)	壁へ配管配線	-																																																
記号	内容	備考	新設数量																																																
防犯・入退室管理設備			-																																																
----2.C.	EM-AE 0.9-2C (E19)	露出配管配線	4 m																																																
----4.C.	EM-AE 0.9-4C (E19)	露出配管配線	5 m																																																
----2.C.	EM-AE 0.9-2C (E19)	壁へ配管配線	6 m																																																
----4.C.	EM-AE 0.9-4C (E19)	壁へ配管配線	-																																																
			<p>件名 (5) 8号倉内部改修工事 図面番号 43 / 55</p> <p>図名 8号倉・防犯・入場管理設備平面図 拡尺 1/200</p> <p>作成年月日 令和5年4月18日 申請要求番号 3RL71AK1007</p> <p>陸上自衛隊東富士地区業務管理科</p>																																																

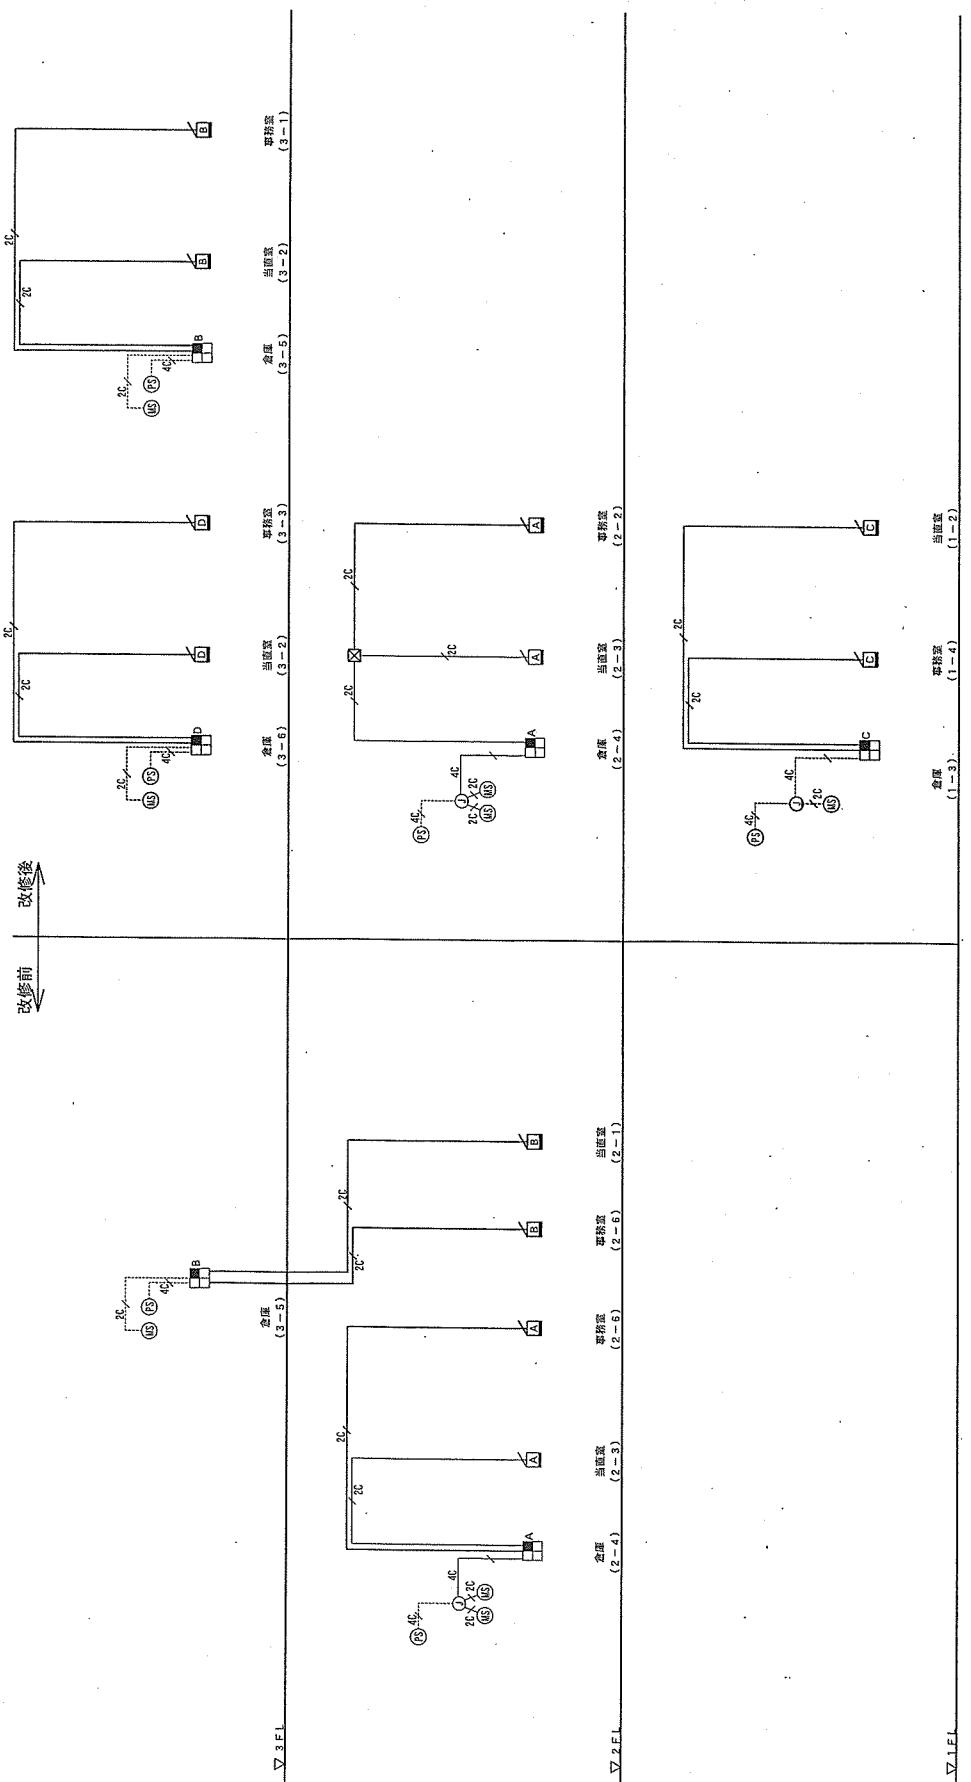



凡番	記号	内 容	備 考	記 号	内 容	備 考
		防犯・入退室管理設備			防犯・入退室管理設備	
(1)	マグネットセンサー	トピコ導通内 壁込 FL+2.0		EH-AE 0.9-2C (E19)	露出配管配線	
(2)	バシップセンサー (立体警戒型)	中込O.B 天井面 —4C		EH-AE 0.9-4C (E19)	露出配管配線	
	警報ブザー (nは、警報先を示す)	FL+1.500		EH-AE 0.9-2C (E19)	露べて配管配線	
①	アウトレットボックス 中込 FL+1.500			中込O.B FL+2.300		
図	ブルボックス 200φ×100			メラミン板付、露出		

件 名	(5) 8 8号戸舎内部改修工事	図面番号	44 / 55
図 名	防犯・入退室管理設備系統図	縮 尺	—
作成年月日	令和5年4月18日	調達要求番号	ZRL21AK1007

陸上自衛隊出雲駐屯地業務管理科

## 改修前

## 改修後

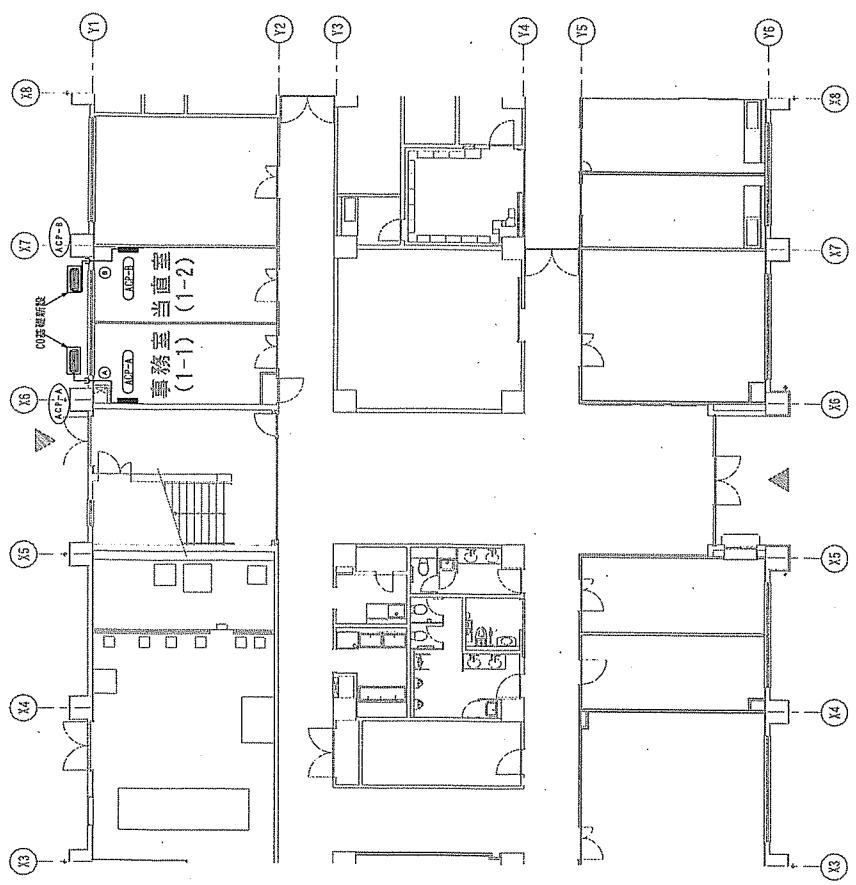
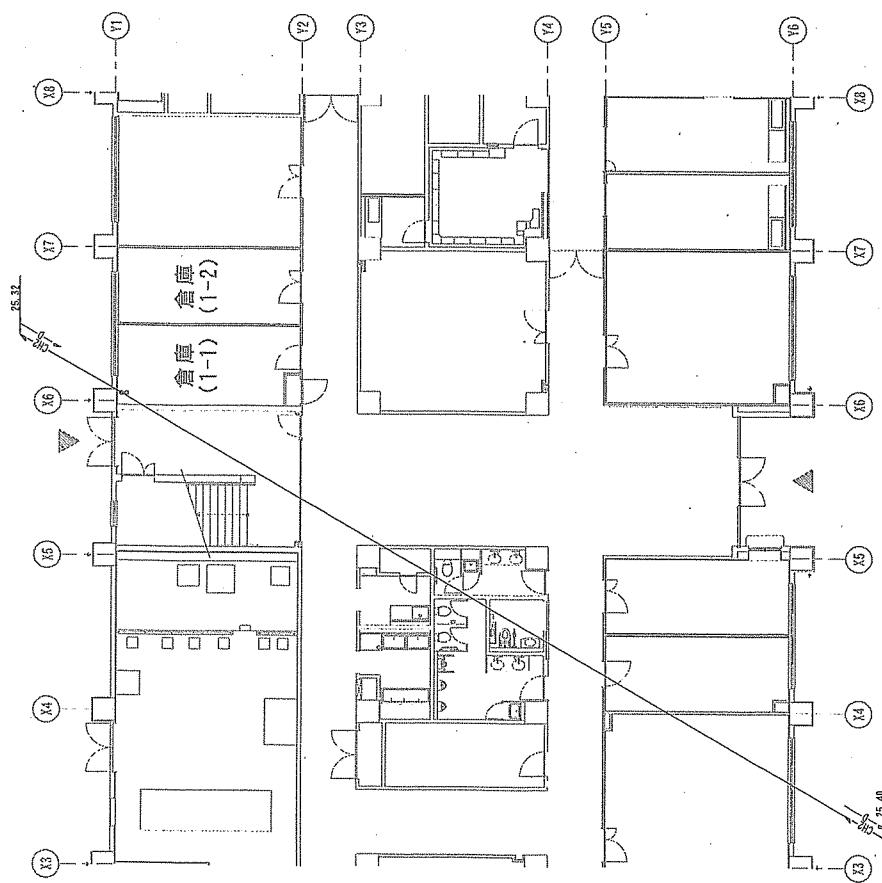


凡例  
—R—：冷媒配管（遮蔽配管）  
—D—：ドレン配管

冷媒管サイズ		配管	
配管号	液管	ガス管	(余裕取扱考慮)
◎	6.35	12.70	CEEPo-3C
◎	6.35	12.70	CEEPo-3C

件名	(5) 8号倉庫内部改修工事		図面番号	45/55
図名	8号倉庫1階空気調和設備平面図		縮尺	1/200
作成年月日	令和5年4月18日		開通要求番号	38UZAK1007
陸上自衛隊出雲駐屯地業務課管理科				

改修前 改修後

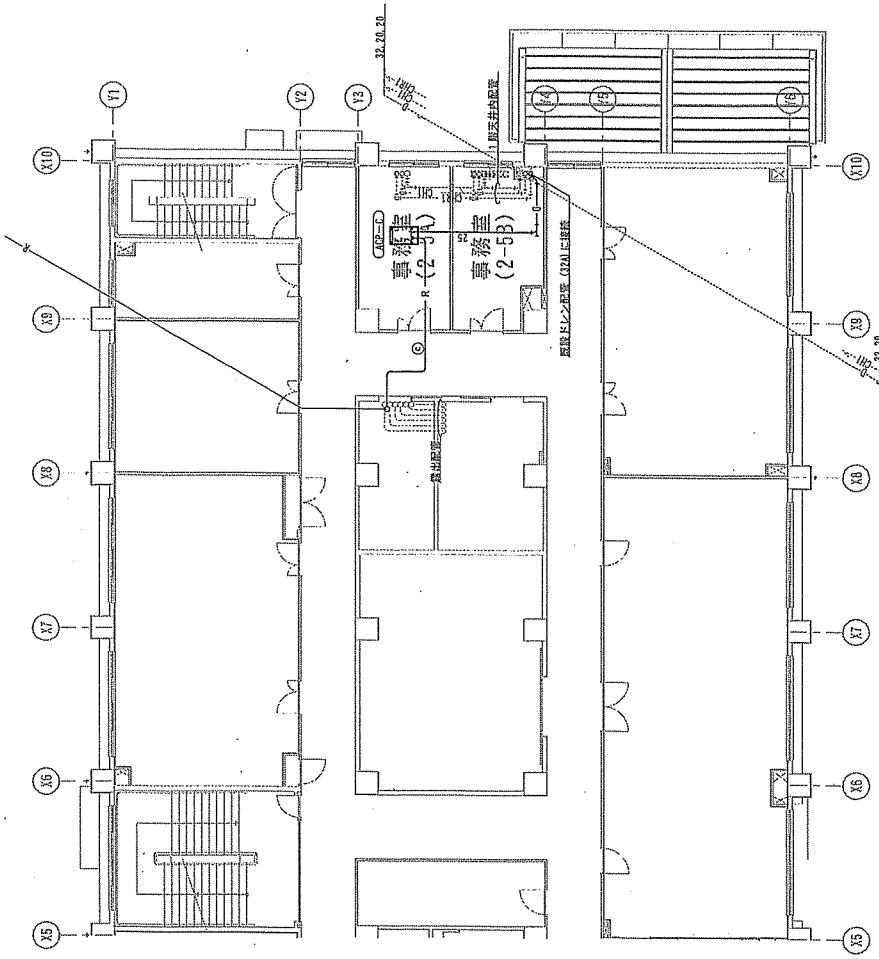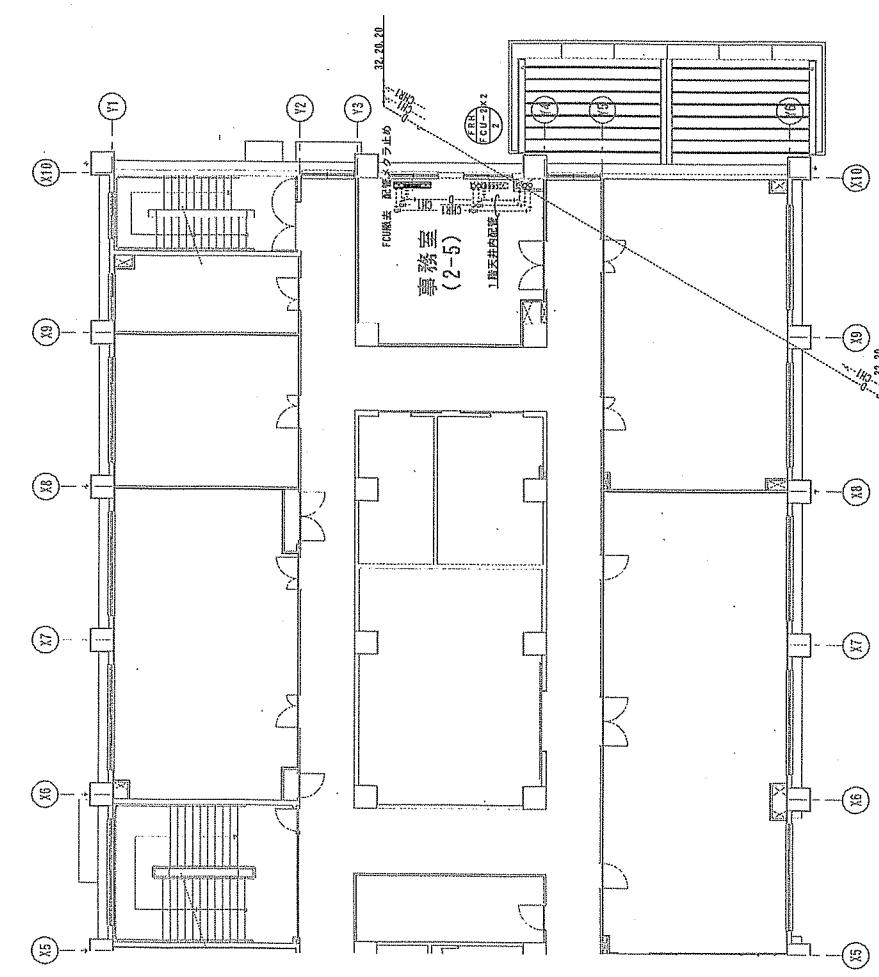


凡  
—R— : 冷媒配管 (遮蔽配管)  
—D— : ドレン配管

冷媒管サイズ		
記号	液管	ガス管
(⑤)	6.35	12.70


(冷媒管共巻き)  
CECOp-3C

件名	(5) 8号庁舎内部改修工事		図面番号	46/55
図名	8号庁舎2階空気調和設備平面図		縮尺	1/200
作成年月日	令和5年4月18日		開通要求番号	3RLZAK1007
	陸上自衛隊出雲駐屯地業務管理科			

## 改修前

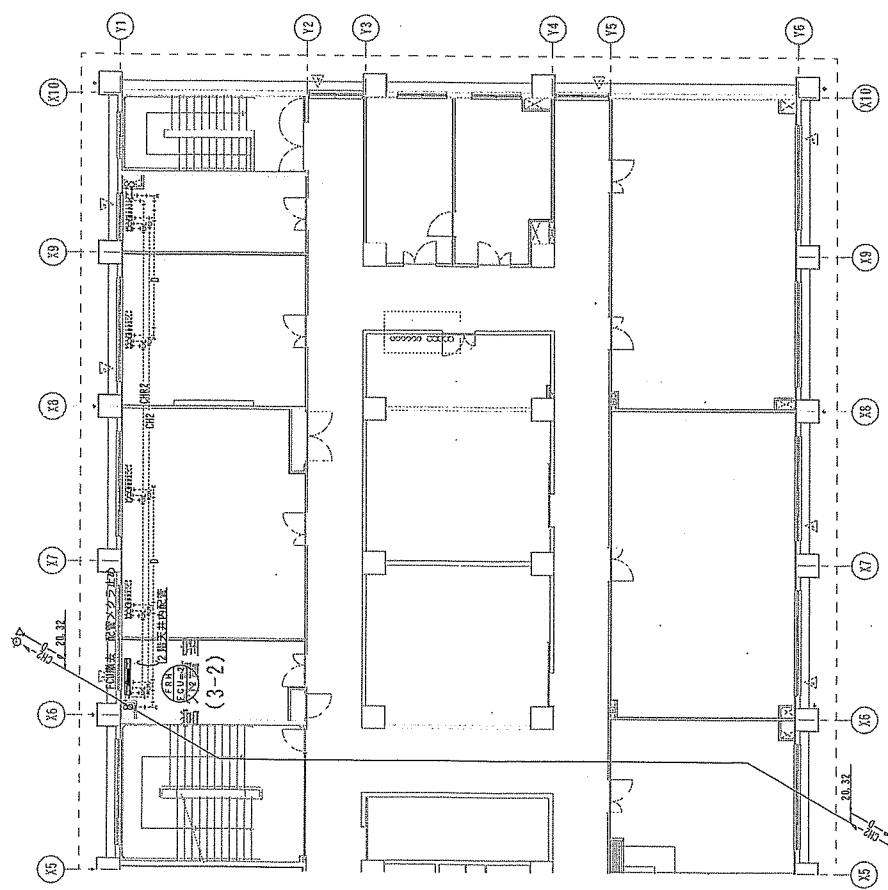

## 改修後

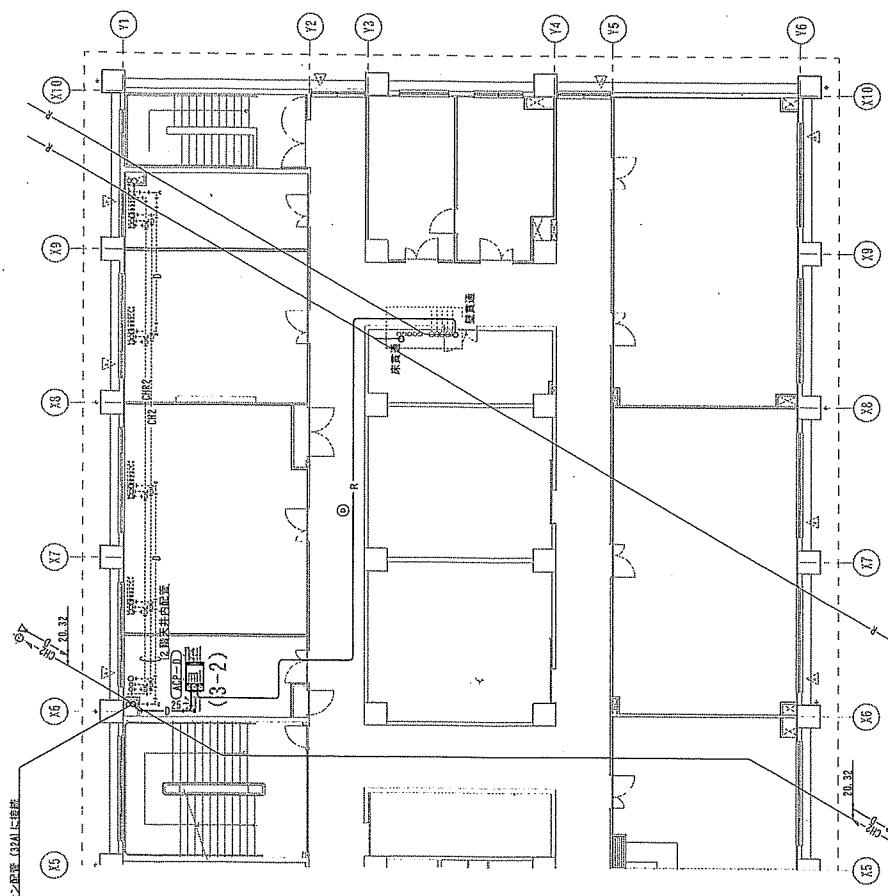

凡例  
—R— : 冷媒配管 (現蔽配管)  
—O— : ドレン配管


冷媒管サイズ		
記号	冷媒管	ガス管
(5)	6.35	12.70

CEEPo-3C  
令和5年4月18日  
調達要求番号  
3RLZIAK1007


件名	(5) 8号工房内部改修工事		図面番号	47/55
図名	8号工房 3階空気調和設備平面図		縮尺	1/200
作成年月日	令和5年4月18日		調達要求番号	3RLZIAK1007

陸上自衛隊出雲駐屯地業務課管理科

改修前

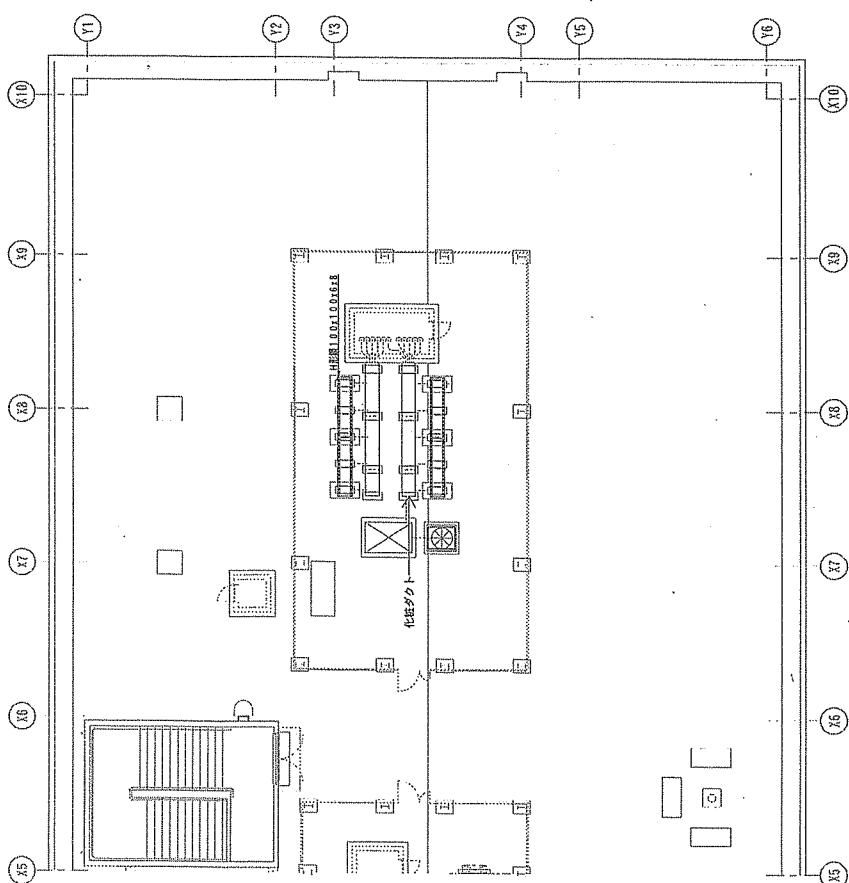

改修後

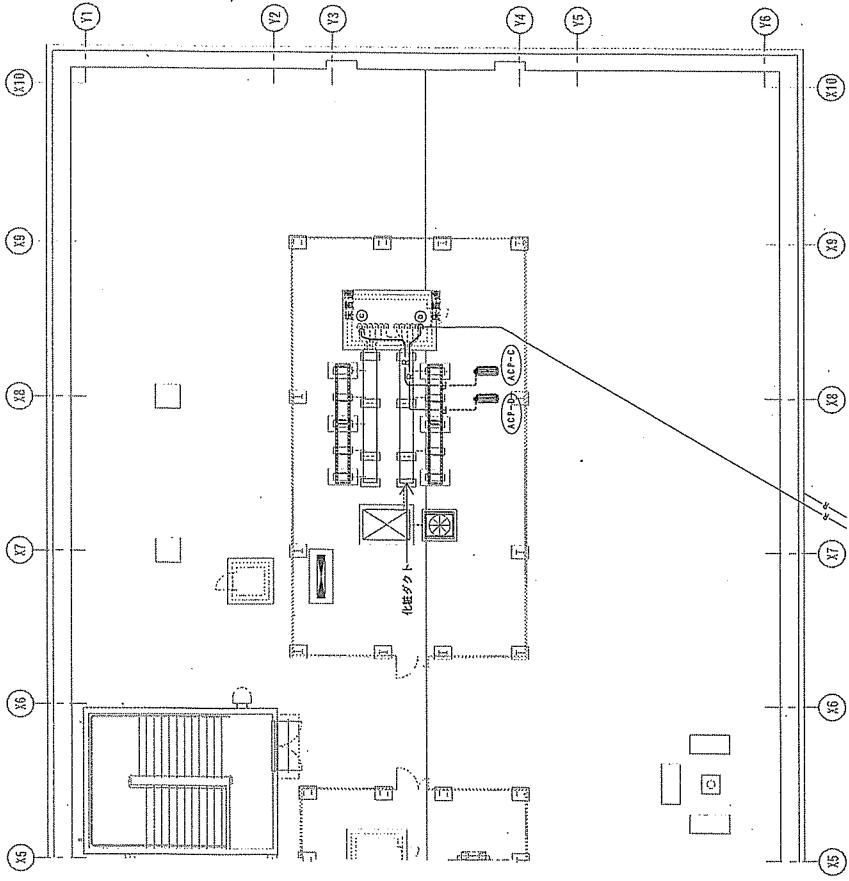


凡例  
—R—：冷媒配管（複数配管）  
—B—：冷媒配管（ラック内配管）  
—D—：ドレン配管

冷媒管サイズ		配管 径号	液管	冷媒管	ガス管	(冷媒管共巻き)
⑤	6		3.5	12	7.0	CEEP-3C
⑥	6	3.5	12	7.0	CEEP-3C	CCEP-3C


件名	(5) 8-8号片倉内部改修工事	図面番号	48/55
図名	8-8号片倉屋上階空気調和設備平面図	縮尺	1/200
作成年月日	令和5年4月18日	記述要求番号	3RLZAK1007
		陸上自衛隊出雲駐屯地業務課管理科	

空調設備設計


NO SCALE

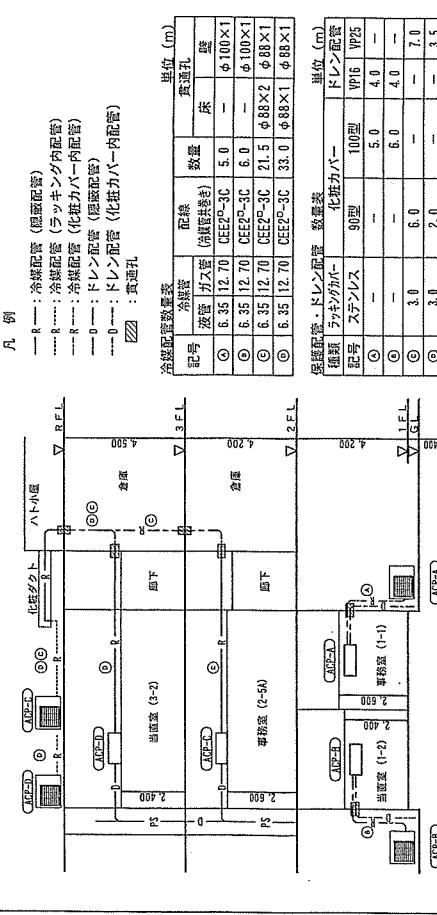

S=1/20  
皆 空調室外機廻り詳細図

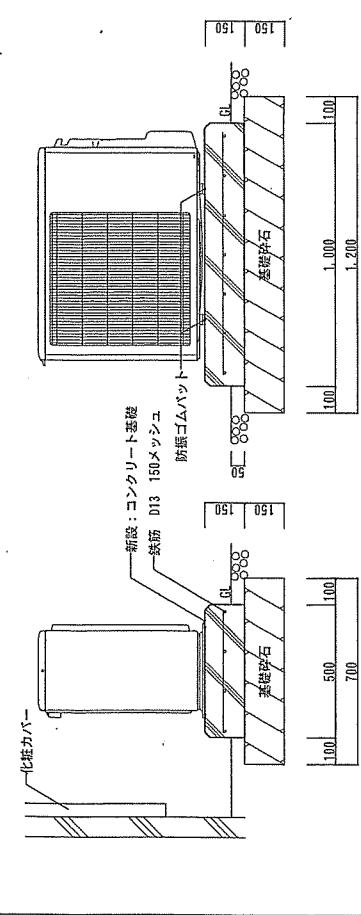

上 空調室外機詳細図 S=1/20

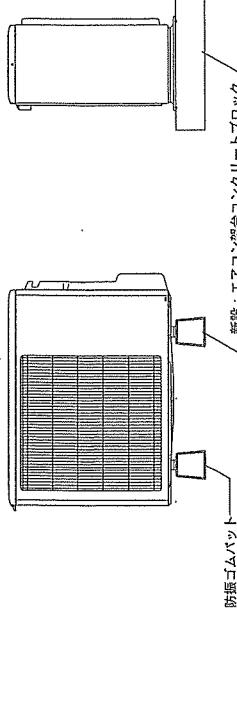


卷之三

名 称	仕 様	電気容量 k.W			台 数	備 考
		φ	電流容量 A	V		
ファンコイルユニット	型式 低噪音型	1	1 000	43	W	2 (5階 営業室 (5-6))
FR-FU-2 水量	入口空気温度 (冷房) DB 28°C 入口空気温度 (暖房) DB 19°C					(3階 営業室 (3-2))
	付属品 ポール栓 (ハンドルは会社用栓) × 2					メーカー名: 田和(株)
	附掛品金物、インジケーター付 流量調整弁、シリカゲル					型式: CF-2 RV


※1 ACD-1及びACD-2のドレン配管は保溫間にて保溫を施す。  
※2 3階床貫通部には耐火キャップにて防火区画処置を施すこ。七

件名	(5) 8号厅舍内部改修工事	国面番号	49/55
図名	空調設備機器仕様一覧表・詳細図	縮尺	図示
作成年月日	令和5年4月1日	説明要求番号	3RL7IAK1007

## 改修前

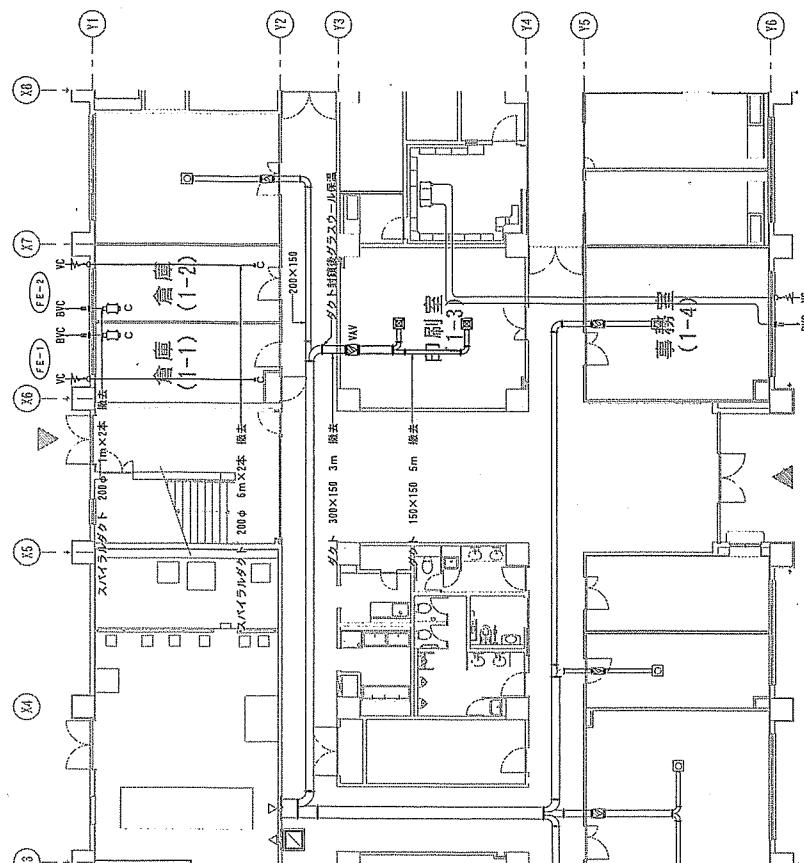

## 改修後

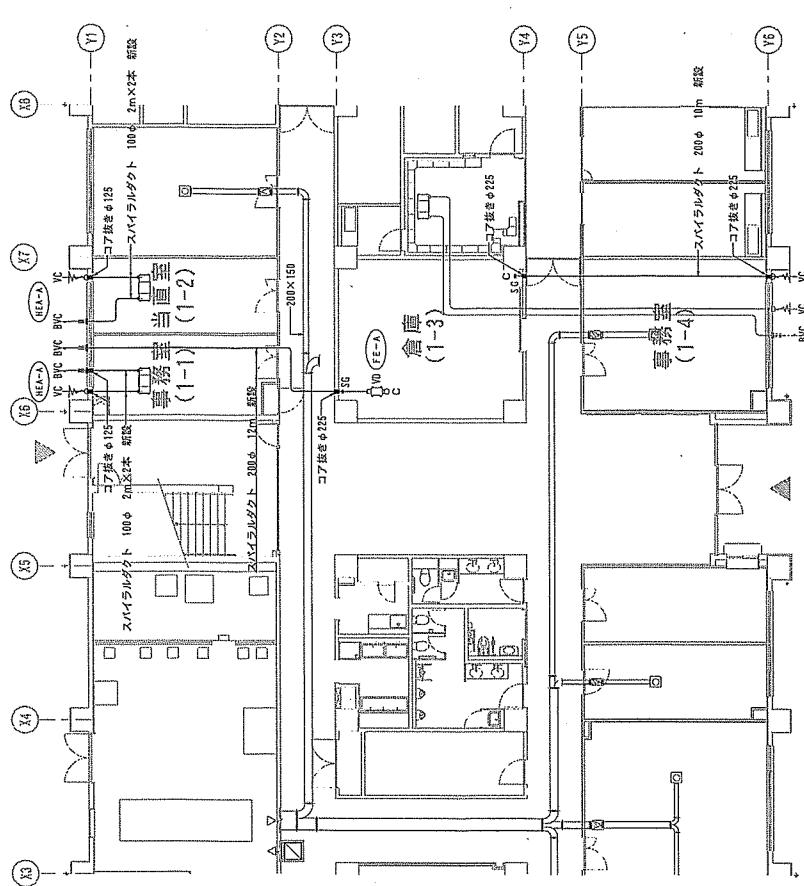

<6.0 H.Z>						改修内容		
機器番号	名 称	仕 構	寸 法	部 空 量	台 数	φ	V	w
FE-1	排風機 型式 ストレートロッコファン(標準型)	能力 5.00 m <sup>3</sup> /h メカニズム 三段電動(床)	1 (1) 87.5	1	100	87.5	1	100
	付属品 防湿金具	型式 BF-5DC						
FE-2	排風機 型式 ストレートロッコファン(標準型)	能力 5.00 m <sup>3</sup> /h メカニズム 三段電動(床)	1 (1) 87.5	1	100	87.5	1	100
	付属品 防湿金具	型式 BF-5DC						


<6.0 H.Z>						改修内容		
機器番号	名 称	仕 構	寸 法	部 空 量	台 数	φ	V	w
HE-A	空調装置	吸出式スパイラルダクト型 能力 15.0 m <sup>3</sup> /h メカニズム 三段電動(床)	2 (1) 100	2	100	100	100	100
	付属品 防湿金具、ガラスパネル(集合XH77-1型)							
SUS軒外壁ドア(防虫網付) φ100								
FE-A	排風機	型式 ストレートシングルファン(標準型)	352 (1) 100	352	1	100	100	100
	付属品 防湿金具、SUS軒外壁ドア(防虫網付)	能力 1.20 m <sup>3</sup> /h						

印刷室 (1-3)		改修内容	
吹出口	E 2 - 2.0 (S E D付) SA 4.55 BOX 405 × 012 × 30H	吸出 器具	漏斗 内面貼付



件 名	( 5 ) 8 8 号厅舎 内部改修工事	図面番号	50 / 55
図 名	8 8号厅舎 1階換気設備平面図	縮 尺	1/200
作成年月日	令和5年4月18日	調達要求番号	3RLZIAK1007
記 記	陸上自衛隊出雲駐屯地業務課管理科		

\* 配管はスパイラルダクトとする。  
\*\* 天井埋込みの機器接続部より 1m 以内でアレキシブルダクトとしてもよい。  
\*\*\* 空調装置の 1 次側断熱ダクトは保温施工する。  
\*\*\*\* 全調節を行っている部屋（天井内を含む）を通る外気取り入れダクトは保温施工する。  
\*\*\*\*\* VC は SUS 製断外風フード（防虫網付）とする。  
\*\*\*\*\* C はクリンプ金網とし、サイズはダクト径とする。  
\*\*\*\*\* S はセキュリティガードとする。

セキュリティガード詳細図 S=1/20

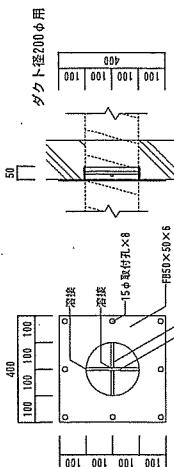

## 改修後

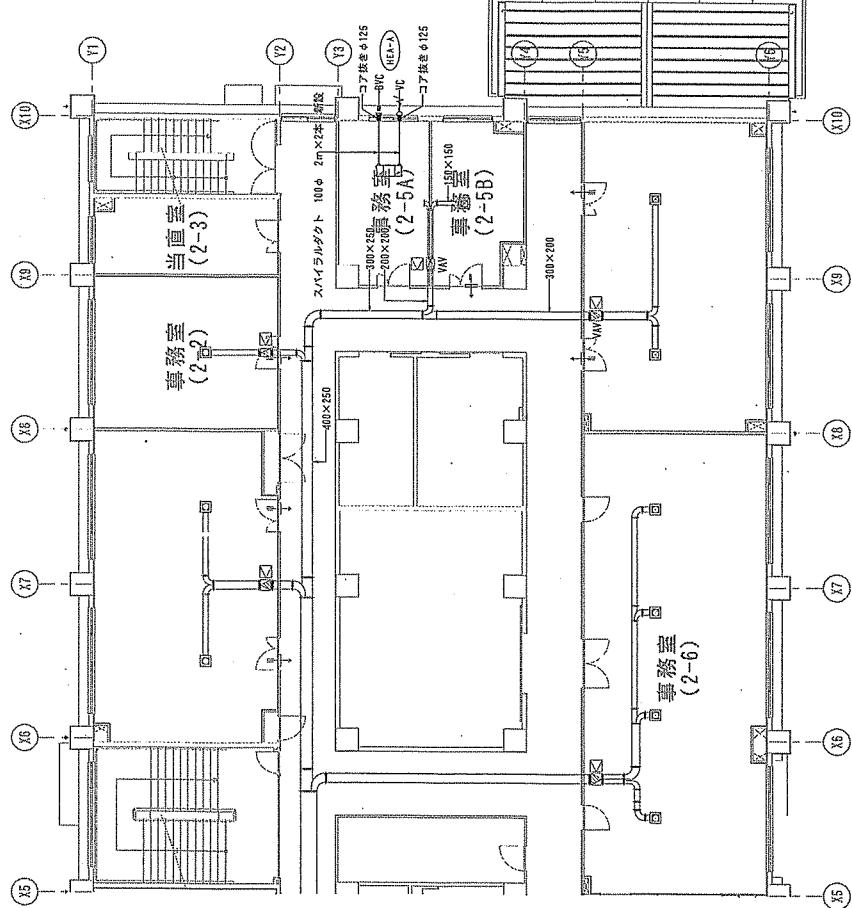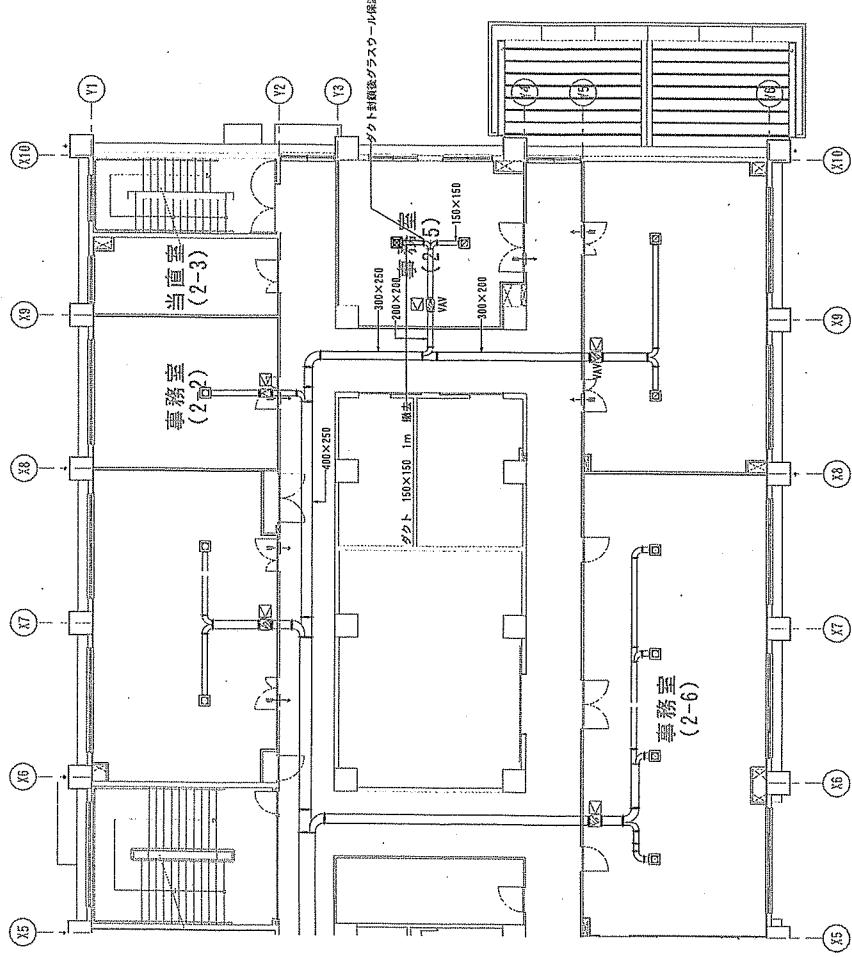


<60Hz>					
機器番号	名 称	仕 株	電 源	合 数	備 考
HE A-A 空調換気扇	型式 天井埋込形	能力 1.5m³/h	1	100	30 1階事務室 (2-5)
					換気装置

事務室 (2-5)		改修内容	
吹出口	E 2-1-5 (S E D 4)	既存のまま	
S A	3.55 m³/h BOX 40x100x150H	1	消音内装設


件 名	( 5 ) 8 8 号 倉 内 部 改 修 工 事		図面番号
図 名	8 8 号 倉 2 階換気設備平面図		51 / 55
作成年月日	令和 5 年 4 月 18 日	調査要求番号	1 / 200
			3RLZIAK1007

※ 配管はスパイラルダクトとする。  
※ 天井埋込形の機器換気扇より 1m 以内でフレキシブルダクトとしてもよい。  
※ 空調換気扇 (HE A) の 1 次側給気ダクトは保温施工する。  
※ 臨時を行っている部屋 (天井内を含む) を通る外気取り口ダクトは保温施工する。  
※ BVCH は SUS 制鋼外風フード (防虫網付) とする。  
※ CH は SUS 制鋼外風フード (防虫網付) とする。  
※ S はクリンクル金網とし、G はダクト径とする。  
※ G はセキュティーガードとし、S はダクト径とする。

## 改修前

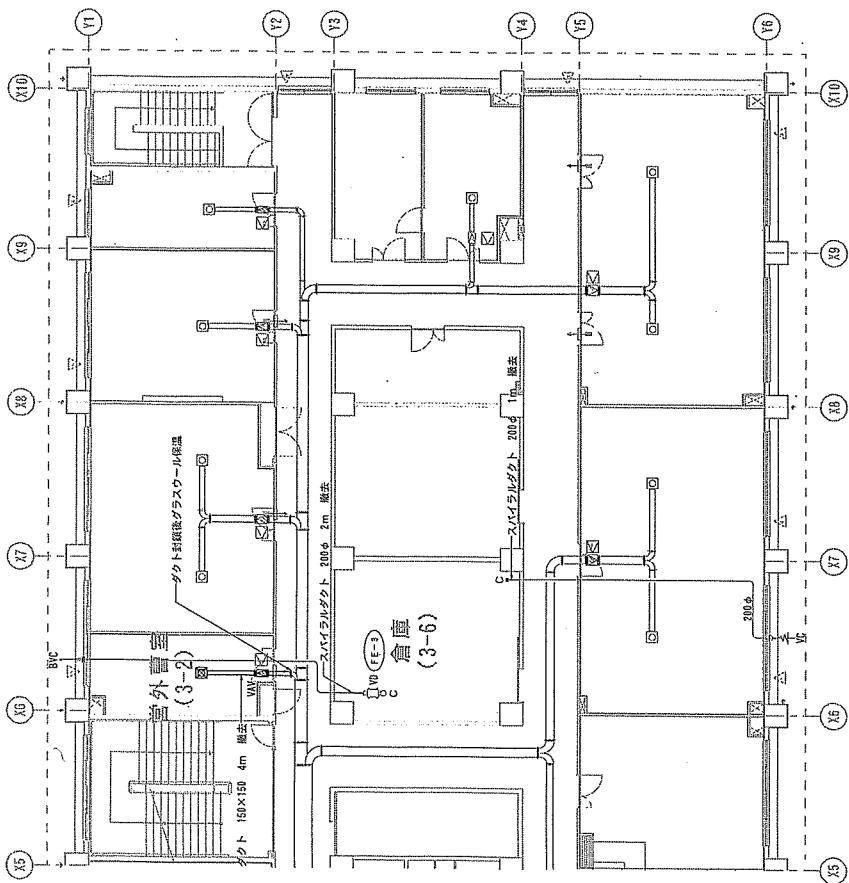

<改修内容>	
V C は SUS 製断外風フード (防虫網付) とする。 天井屋への排氣器設置部より 1m 以内でフレキシブルダクトを以てよい。 空調換気扇 (HE A) の 1 次側給気ダクトは保溫施工する。 空調を行つた部屋 (天井内を含む) を通る外気取入れダクトは保溫施工する。	V C は SUS 製断外風フード (防虫網付) とする。 C はクリンクル金網とし、サイズはダクト径とよどむ。 S G はセナリティーガードとし、サイズはダクト径とする。

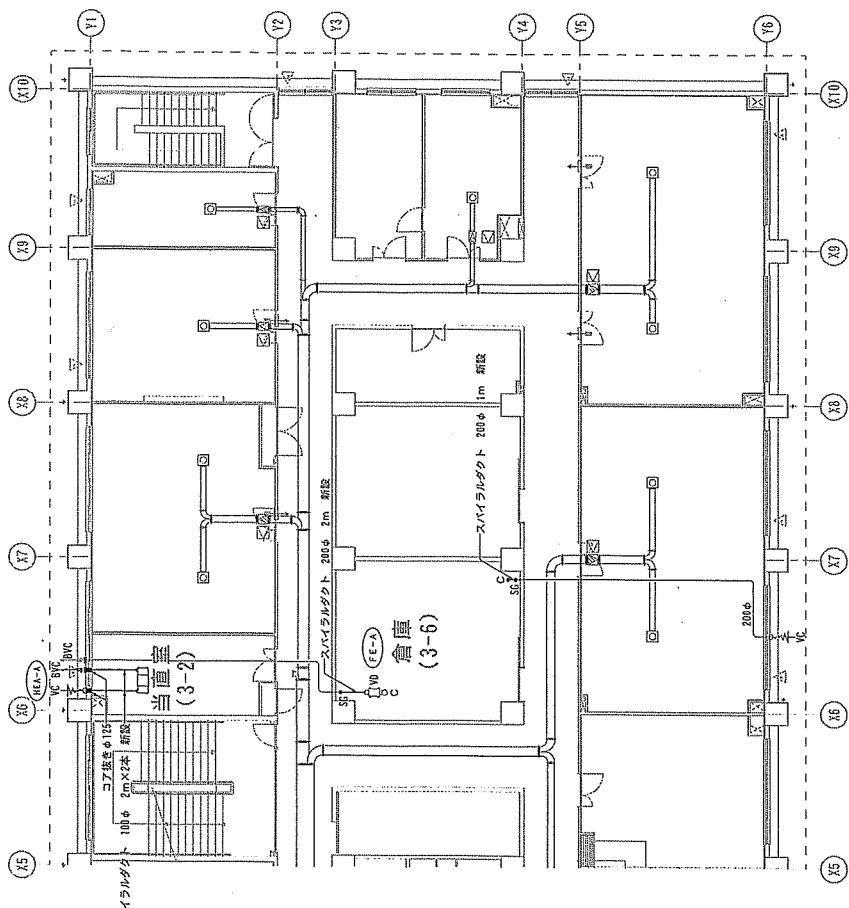


<改修内容>					
機器番号	名 称	仕 様	電気容量 W	台数	備考
H E - A	全熱交換器 方式：逆流式 能力：150 m³/h 付属品：防振金具、200mm×200mm SUS製外壁部 (取付部)	1 (3階 倉庫は2)	100	80	既存修理 給気配管、排気配管
F E - A	排風機 型式：ストレートファンコファン（標準型） 能力：1,000 m³/h 付属品：防振金具	1 (3階 倉庫は2)	100	335	既存のまま 型式：FES-1700C


件 名	国 名	面番号	規格
(5) 8 8号倅 内部改修工事	8 8号倅 3階換気設備平面図	52/55	1/200

件名 (5) 8 8号倅 内部改修工事  
国名 8 8号倅 3階換気設備平面図  
面番号 52/55  
規格 1/200  
作成年月日 令和5年4月18日  
開業要求番号 3RLZ1AK1007  
陸上自衛隊出雲駐屯地業務課管理科

## 改修後

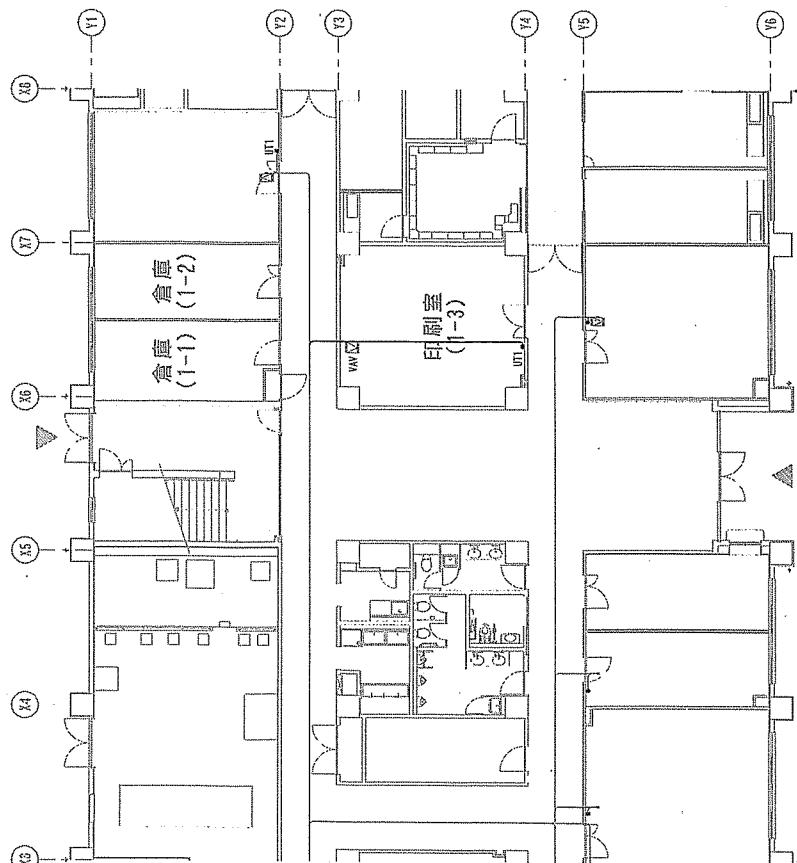

## 改修前

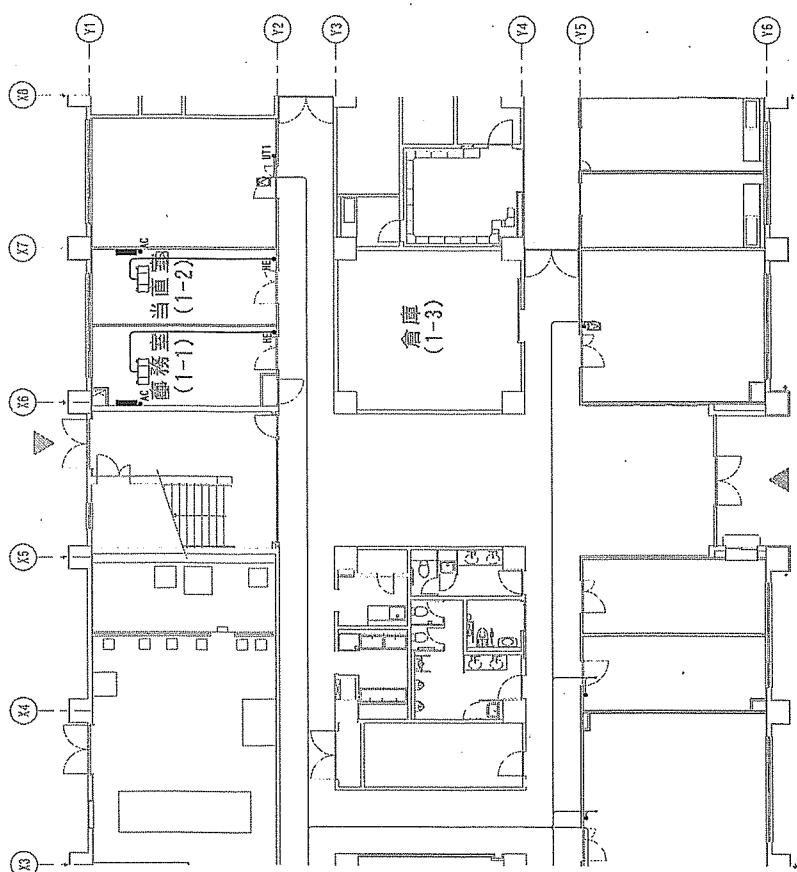

スイッチ配線凡例



記号	名 称	備考	撤去数量
①UT1	VAVコントローラスイッチ		1個
—— 配線	EN-LAH-ブタ (天井内、鋳鋼骨壁内:コロガシ) (RC壁内:PE管)	7 m	
—— 配線	EN-G3-FP-3C (コロガシ) (EP5) EN-LAH-ブタ (コロガシ) (E25)	2 m	

スイッチ配線凡例

記号	名 称	備考	新設数量
①AC	バッケージ型空調制御スイッチ		2個
—— 配線	ANVS-0.3mm <sup>2</sup> -3C (天井内、鋳鋼骨壁内:コロガシ)	3 m	
①HE	空調換気扇スイッチ	ボックス・ブレートは電気工事	2個
—— 配線	EM-GE2P-6C (天井内、鋳鋼骨壁内:コロガシ)	EM	10 m

件 名	( 5 ) 8-8号厅倉内部改修工事	図面番号	53 / 55
図 名	8号厅倉1階自動制御設備平面図	縮 尺	1 / 200
作成年月日	令和5年4月18日	調達要求番号	3RLZAK1007
		陸上自衛隊出雲駐屯地業務隊管理科	

## 改修後

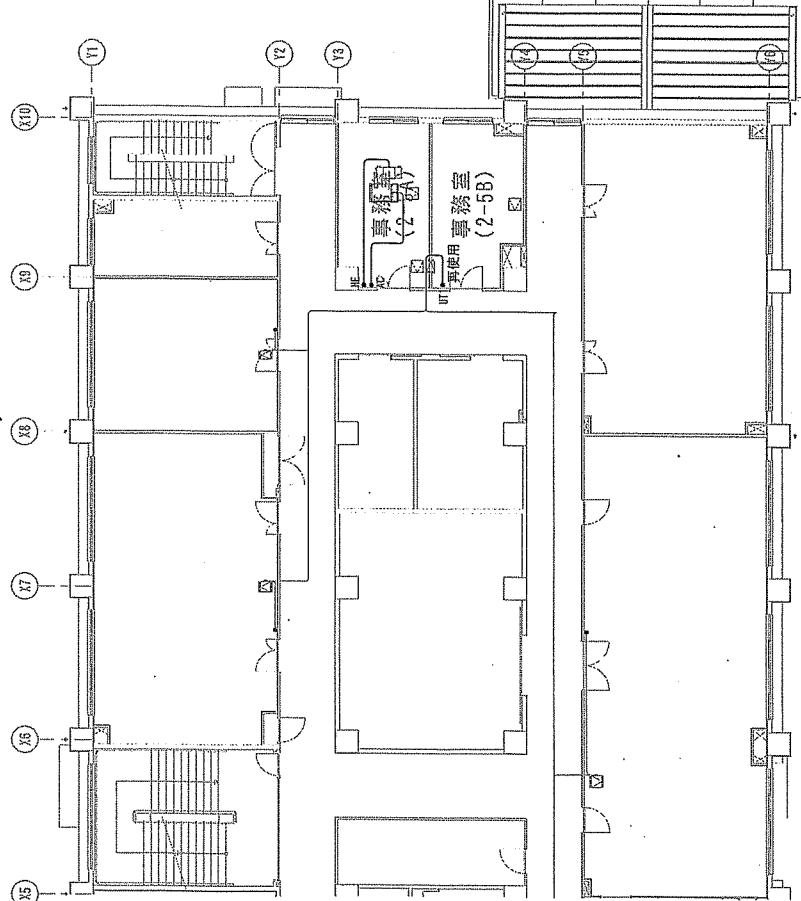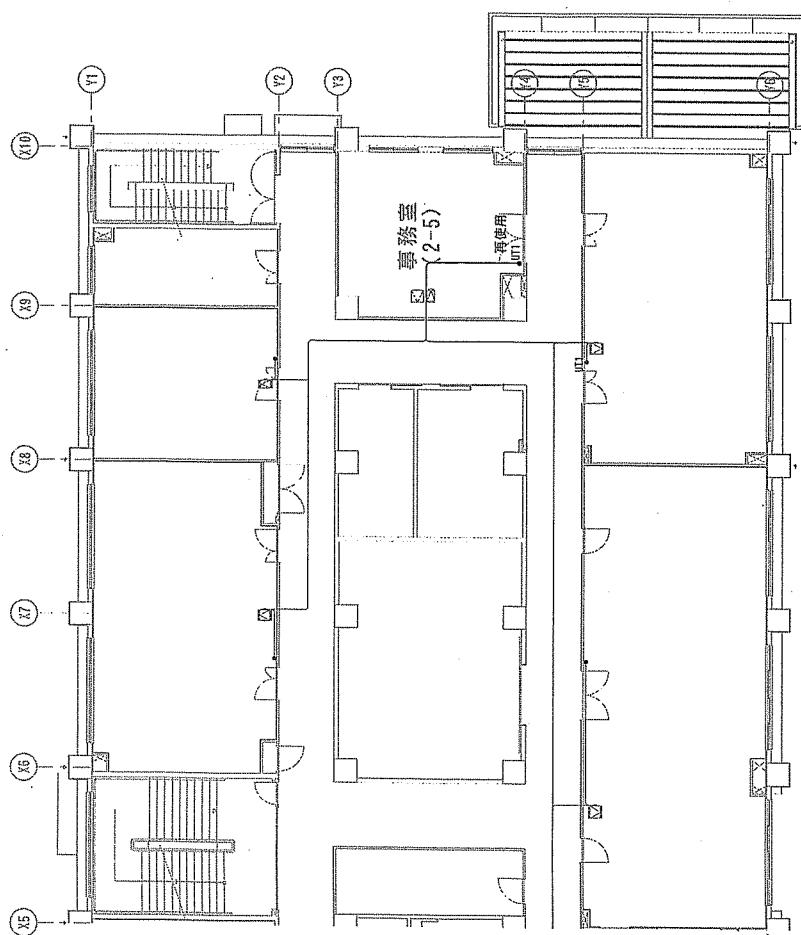


## 改修前

スイッチ配線凡例 記号	名称	備考	撤去数量
①UT1	VAVコントロールスイッチ		1個(再使用)
正線	EH-LAN7-7h (天井内、壁面取替部内:コロガシ)		6 m
正線	EH-CE3_5°-3C (コロガシ) (E25)		-
①AC	ハケージ型空気調節スイッチ		1個
正線	MWS-0_3m²-3C (天井内、壁面取替部内:コロガシ)		6 m
①HE	空開換気扇スイッチ	ボックスターブレートは電気工事	1個
正線	EH-CEE2'-8C (天井内、壁面取替部内:コロガシ)		7 m


スイッチ配線凡例 記号	名称	備考	新設数量
①UT1	VAVコントロールスイッチ		1個(再使用)
正線	EH-LAN7-7h (天井内、壁面取替部内:コロガシ)		3 m
正線	EH-CE3_5°-3C (コロガシ) (E25)		-
①AC	ハケージ型空気調節スイッチ		1個
正線	MWS-0_3m²-3C (天井内、壁面取替部内:コロガシ)		6 m
①HE	空開換気扇スイッチ	ボックスターブレートは電気工事	1個
正線	EH-CEE2'-8C (天井内、壁面取替部内:コロガシ)		7 m

件名	(5) 8号倉内部改修工事	図面番号	54/55
図名	8号倉2階自動施設平面図	縮尺	1/200
作成年月日	令和5年4月1日	開題要求番号	3RLZ1AK1007
		陸上自衛隊出雲駐屯地業務課管理科	

## 改修前

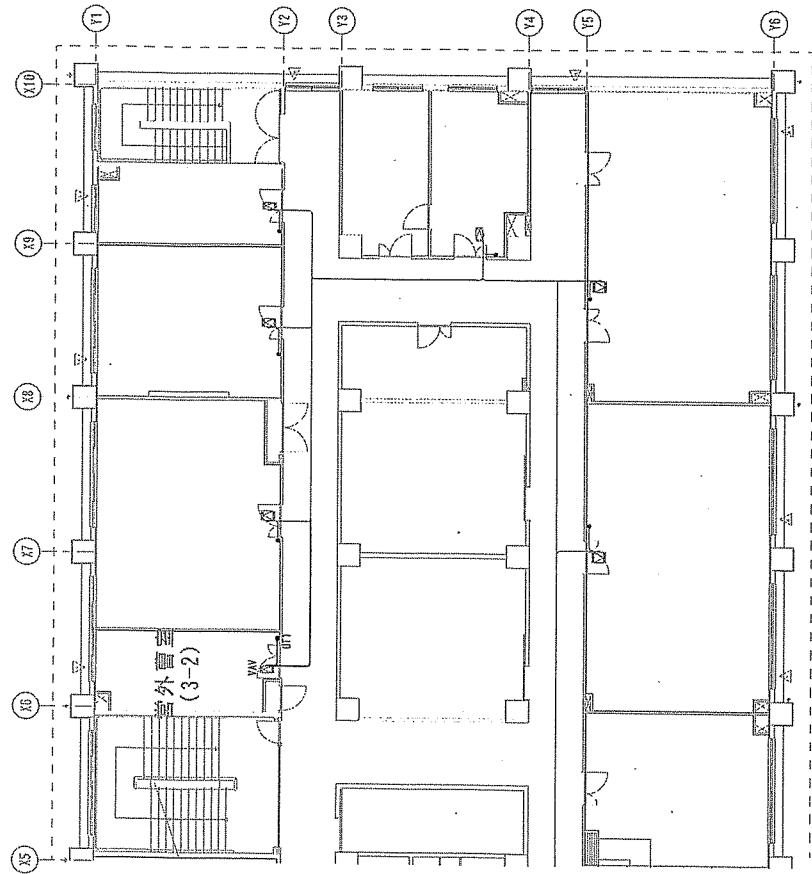

## 改修後

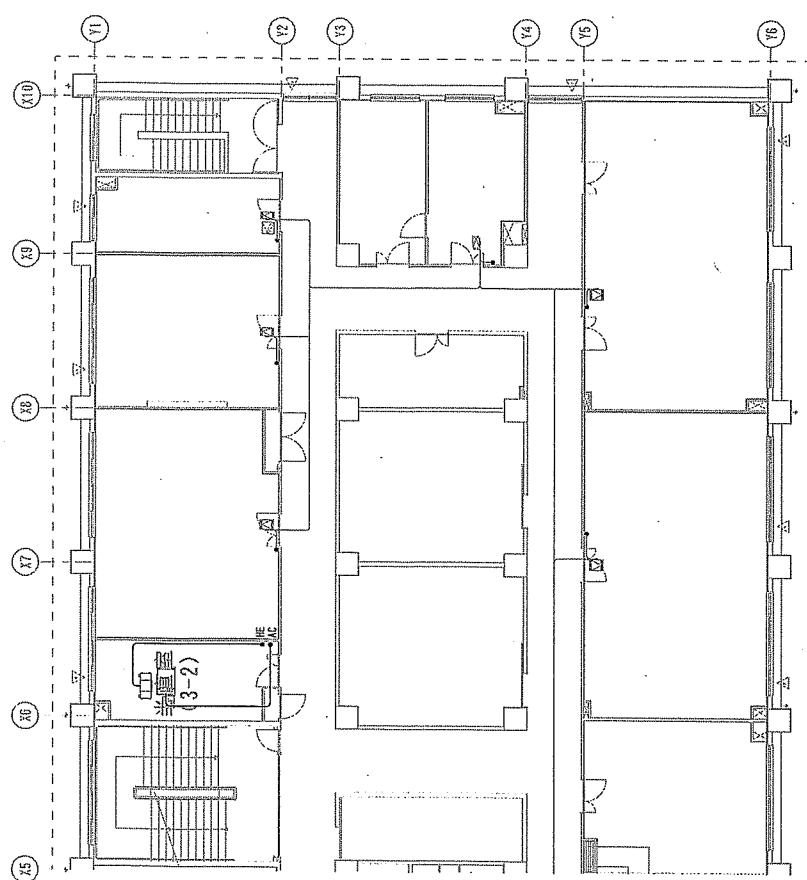

スイッチ配線凡例

記号	名称	備考	搭載数量
①UT1	VAVコントローラスイッチ		1個
——	直線	EH-LANP-7 # (天井内、軽量扶壁壁内：コロガシ) (RC壁内、PP管)	7 m
——	直線	EH-CE3, SF-3C (コロガシ) (ES) EH-LANP-7 # (コロガシ) (ES)	1, 5 m

スイッチ配線凡例

記号	名 称	備 考	新設数値
①AC	パッケージ型空気制御スイッチ		1個
——	配線	MWVS-0, 3mm <sup>2</sup> -3C (天井内、軽量扶壁壁内：コロガシ)	8 m
①BE	空調換気路スイッチ		1個
——	配線	EN-CEE90-3C (天井内、軽量扶壁壁内：コロガシ)	8 m

件名	(5) 8号斤舎内部改修工事	図面番号	55/55
図名	8号斤舎3階自動制御設備平面図	縮尺	1/200
作成年月日	令和5年4月18日	開連要求番号	3NLZ1K1007
監理上自衛隊出雲駐屯地業務課管理科			