仕様書番号: 80

作成年月日:令和7年7月22日

構内電源改修工事

宇都宮駐屯地業務隊

仕 様 書

1 工事件名: 構内電源改修工事

2 工事場所 : 栃木県宇都宮市茂原1丁目5番45号 陸上自衛隊宇都宮駐屯地内

3 工事概要 : 分電盤増設他

4 一般事項

(1) 適用範囲

本工事は、本特記仕様書による他、下記仕様書によるものとする。

国土交通省大臣官房営繕部制定

公共建築工事標準仕様書(電気設備工事編)

公共建築改修工事標準仕様書(電気設備工事編)

建築保全業務共通仕様書

(2) 疑義

図面と特記仕様書との内容に相違又は明示なき場合、疑義が生じた場合には、すべて契約担当官・監督官と協議するとともに、その指示に従うものとする。

(3) 軽微な変更

工事施工に際し、現場の納まり・取り合わせ等の関係で位置又は工法を多少変え、 それぞれによる数量を幾分増減する等の軽微な変更及び技術的に当然施工すべき事項 が発生した場合は、監督管の指示に従い施工するものとする。

(4) 消耗品等

本工事に必要な工具類・消耗部品は請負業者の負担とする。

(5) 現場管理

ア 現場における火災予防、安全衛生並びに在来施設等の保護には、十分注意を払うものとし、一切の責任は請負業者が負うものとする。

- イ 工事期間中、現場代理人は工事現場に常駐し、上記現場管理を徹底すると共に、 監督官の指示を確実に遂行できる状態を確保するものとする。
- ウ 工事実施時間は0815から1700までとし、停電日等の監督官が指定した日 を除き、土曜日、日曜日及び祝祭日の作業は、原則として実施しないものとする。

(6) 発生材処分

撤去等により発生した発生材は、監督官の指示する場所に搬入するものとする。

(7) 実施工程

着工に先立ち監督官と協議の上、実施工程表を作成し提出するものとする。

(8) 施工図材料

ア 工事着工前に必要な手順、工法等についての施工計画書を提出し、使用材料等の 見本は必要に応じ監督官に提出し、承認を得るものとする。

工事件名	構内電源改修工事	図面番号	1/13
図面名	図 示	縮尺	
作成部隊	陸上自衛隊宇都宮駐屯地業務	务隊管理科	

- イ 特記事項に製造元等の参考記載がある場合においては当該記載事項同等品以上の ものとする。尚、特記なきものについては、JIS規格品とする。
- ウ 使用材料は仮設材を除きすべて新品とし、官側検査を受け合格したものを使用する。

(9) 工事写真

工事写真はカラーサービス版とし、着工前・工事中・完成後・施工後隠蔽部・材料 検収及び監督官の指示するものを工事用アルバムに整理したうえ、原版と共に提出す るものとする。ただし、デジタルカメラの使用については監督官の承諾を受けるもの とする。

(10) 電気水道使用

工事に必要な電気水道は、すべて請負業者の負担において用意するものとする。

(11) 施行体制台帳

請負業者は、「公共工事の入札及び契約の適正化の促進に関する法律」に基づき、 施行体制台帳及び施工体系図を作成し工事現場に備えるとともに、工事監督官に提出 するものとする。

5 特記事項

(1) 各種試験

施工完了後、新設配線等に対し、絶縁抵抗測定を実施し、測定結果を書面にて報告する。

(2) その他

配線等の撤去、新設は停電日に実施すること。


停電予定日

令和7年10月4日(土)


令和7年11月1日(土)


令和8年3月14日(土)

工事件名	構内電源改修工事	図面番号	2/13
図面名	図 示	縮尺	
作成部隊	陸上自衛隊宇都宮駐屯地業務	務隊管理科	

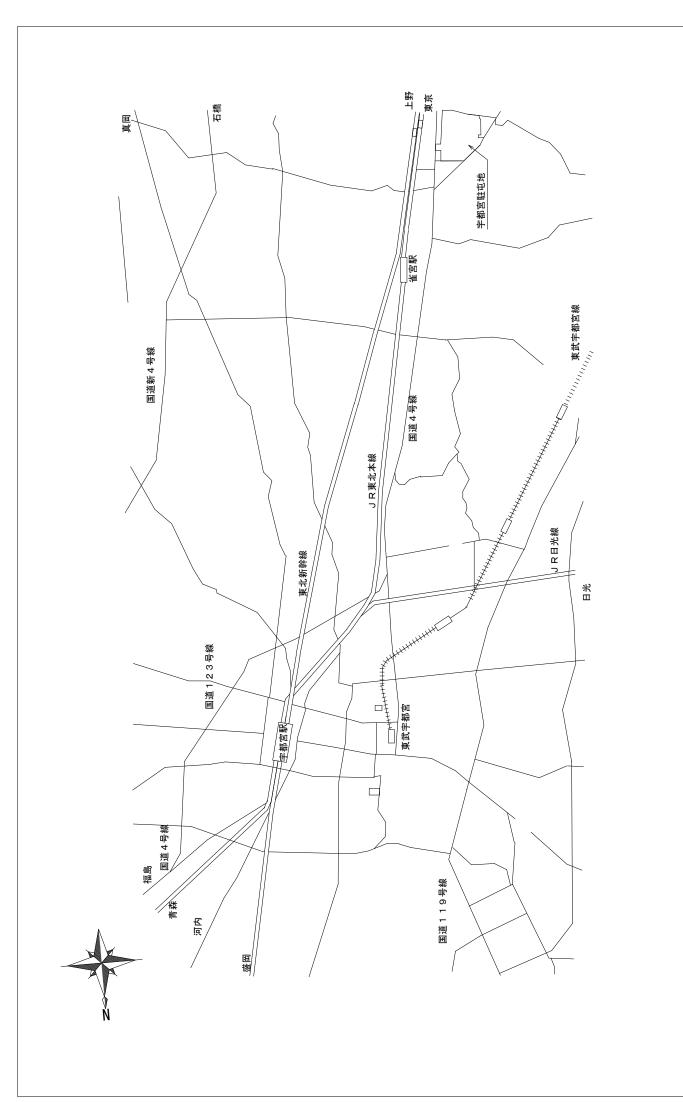

	3/13		
民	百番号	う理科	
製	里図	務隊	
構內電源改修工事	駐屯地案内図	陸上自衛隊宇都宮駐屯地業務隊管理科	
工事件名	図面名	作成部隊	

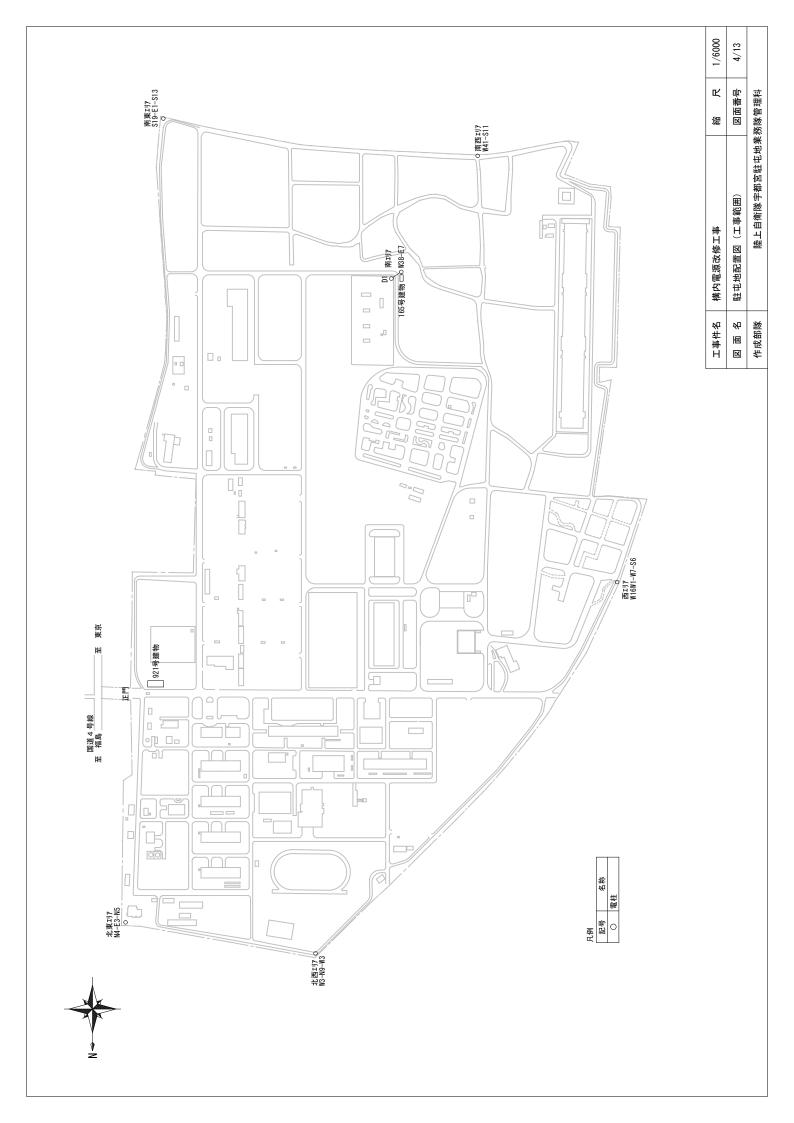

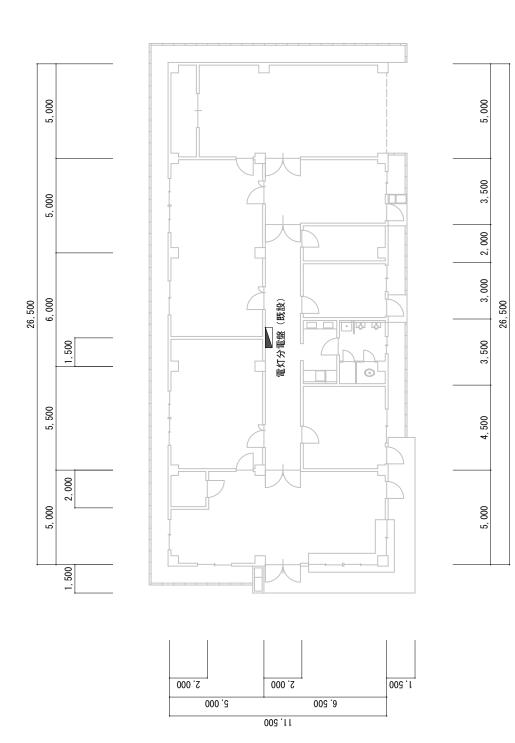

1/200	5/13	
民	1番号	理科
製	図	務隊管
構內電源改修工事	921号建物電源改修工事平面図	陸上自衛隊宇都宮駐屯地業務隊管理科
工事件名	図面名	作成部隊


工事内容)

(1) 既設電灯分電盤内、MCCB 2P2E20A×2新設

(2) 既設電灯盤主幹MCCB2次側プスパーから新設MCCB1次側間、配線新設 (EM-EEF2 0-2C 1.5m×2)




図面名 北東1/J7 装柱図 (N4-E3-N5) 図面番号 6/ 作成部隊 陸上自衛隊宇都宮駐屯地業務隊管理科	工事作	件名	構內電源改修工	 -		縮	民	
陸上自衛隊宇都宮駐屯地業務隊管			東JJ7 装柱	図	(N4-E3-N5)	旧		6/13
	作成部	部隊	一型	日日日	_ 衛隊宇都宮駐屯地業系	1400	科	

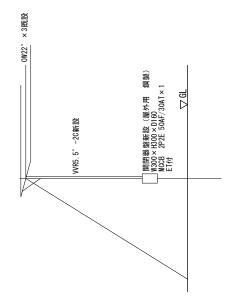

	4
既設電柱M4-E3-N5	0.44
既設	174


備考	新設	新設	
数量	1面	10m	
名称	開閉器盤	VVR5. 5° -2C	

	1年77 电派及多工学	縮	
図面名 北西川	装柱図 (W3-N9-W3)	図面番号	7/13
作成部隊	陸上自衛隊宇都宮駐屯地業務隊管理科	務隊管理科	

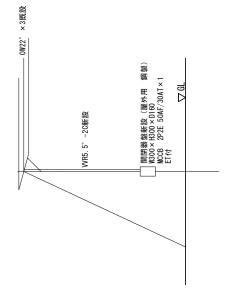

既設。	既設電柱W3-N9-W3	П
名称	数量	備
開閉器盤	1面	新設
VVR5. 5° -20	10m	新設


1	備內電源改修工事	とと	
固名	西117 装柱図 (W16W1-W7-S6)	図面番号	8/13
作成部隊	陸上自衛隊宇都宮駐屯地業務隊管理科	务隊管理科	

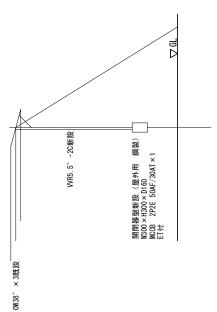

既設電柱W16W1-W7-S6


名称	数量	備考
開閉器盤	1周	新設
VVR5. 5° -20	10m	新設

図面名 南西LI/P 装柱図(M41-S11) 図面番号 9/13 作成部隊 陸上自衛隊宇都宮駐屯地業務隊管理科	工事件名	構內電源改修工事	縮凡	
型	椢	装柱図	梅	9/13
	作成部隊	陸上自衛隊宇都宮駐屯地業	务隊管理科	

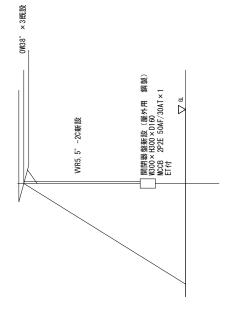


	備考	新設	新設
設電柱11-311	喜쬮	1面	10m
既設	名称	開閉器盤	VVR5. 5° -2C

	10/13		
民	報号	理科	
製	里図	務隊管	
構內電源改修工事	南東11/7 装柱図 (S19-E1-S13)	陸上自衛隊宇都宮駐屯地業務隊管理科	
工事件名	図面名	作成部隊	

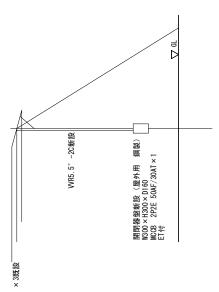




老		
備	新設	新設
数量	1面	10m
称		
名	器晶晶器	VVR5. 5° -20

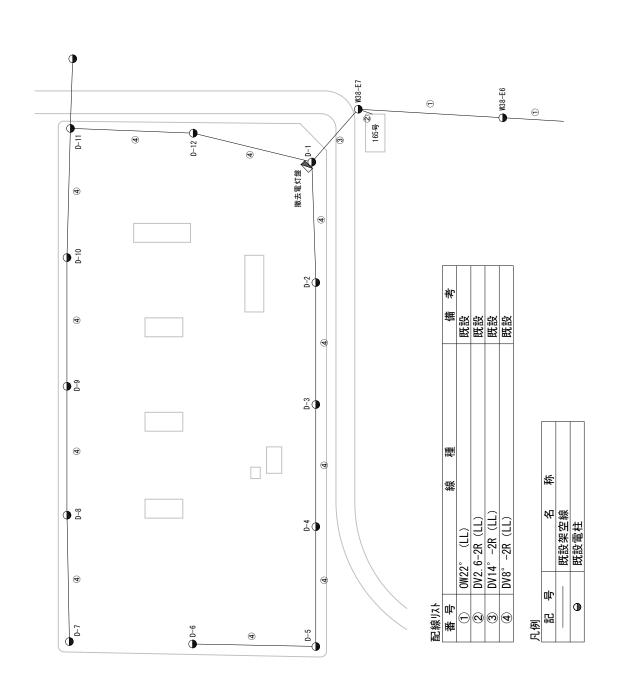

1/1000	11/13		
民	番号	理科	
製	図	務隊管	
構內電源改修工事	南コリの既設外線平面図	陸上自衛隊宇都宮駐屯地業務隊管理科	
工事件名	図面名	作成部隊	



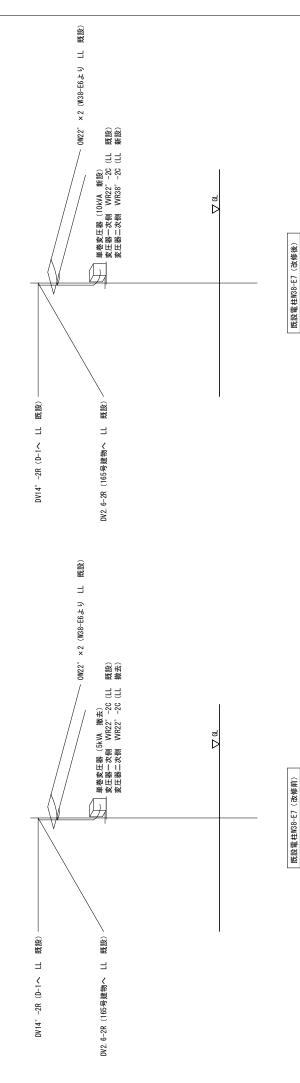

既設電柱W38-E7(改修後)

								ı
備売	新設	新設	新設	新設	新設	新設	新設	
数量	무1	1枚	2本	1個	7₹	1個	шg	
名	单巻変圧器 10kVA	単巻変圧器用架台	腕金 1200×75×45 t2.3	アームタイレスバンド(抱アーム用)	7-441	アームタイパンド	WR38° -2C	í

12本 2本 1曲 5₩

名 称 単巻変圧器 5kVA 腕金 900×75×45 t2.3 ア-ムタルシパ・

1個 5m


7-49411°ント* VVR22° −2C

(1) 単巻変圧器仕様

一次電圧200V、二次電圧100V

乾式、防雨サ-3付 (2)単巻変圧器のケ-X7-3/は、既存流用とする。 (3)単巻変圧器用架台仕様 鋼板 600×600 t4.5 溶融亜鉛鍍金 寸法は参考

工事件名	構內電源改修工事	縮	
図用名	南エリア 装柱図 (W38-E7)	図面番号	12/13
作成部隊	陸上自衛隊宇都宮駐屯地業務隊管理科	務隊管理科	

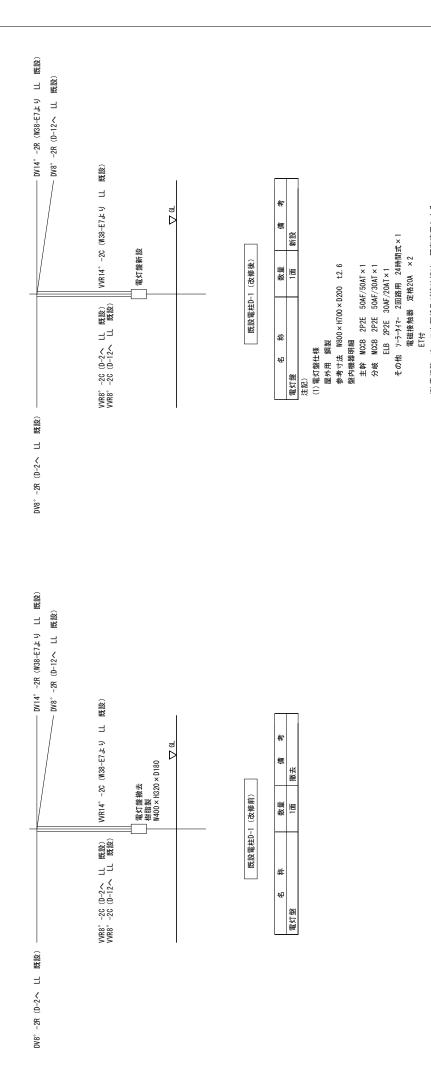

13/13

図面番号

南11/7 装柱図 (D-1)

構內電源改修工事

(2) 電灯盤一次、二次配線及び接地線は、既存流用とする。

陸上自衛隊宇都宮駐屯地業務隊管理科