

135号建物空調機付役務

表紙共4葉	
仕様番号	37

補給科長	補給班長	補給施設

業務隊長	管理科長	營繕班長	管財	施設管理	担当者
件名	135号建物空調機付役務	圖番	1 / 4		
図名	表紙	縮尺	—		
	陸上自衛隊鷹門駐屯地業務隊		5 . 1 6		

特記仕様書

1 件名
1 3 5 号建物空調機据付役務

2 場所
静岡県御殿場市駒門 5-1 陸上自衛隊駒門駐屯地 135号建物

3 概要
空調機（盤掛）据付（リモコン、配管及び配線等付属設備含む） 6 台


- 4 作業時間
作業時間は 8 時 30 分から 17 時までとし、土曜日、日曜日及び祝祭日の作業は原則として実施しないものとする。ただし、やむをえない場合は監督官と調整のうえ実施するものとする。
- 5 一般仕様
(1) 一般事項
ア 図面及び特記仕様書に記載されていない事項は、国土交通省大臣官房官房企画部制定公共建築工事標準仕様書及び改修工事標準仕様書による。
イ 図面と特記仕様書との内容に相違又は明示なき場合、疑惑が生じた場合には、監督官と協議を行い指示に従うこと。
ウ 作務着手に際し、現場の納まり及び取り合せ等の関係で位置又は工法を多少変え、それによる数量を幾分削減する等の軽微な変更及び技術的に当然施工すべき事項が発生した場合は、監督官の指示に従い施工するものとする。
エ 本役務に必要な工具類及び消耗品は、請負者の負担とするものとする。
オ 請負者は駐屯地内で作業を行う場合、区域への立ち入り及び行動（出入明手続・火気取扱い・工事用通行路等）は、駐屯地の規則及び関係者の指示を厳守して行うものとし、役務実施場所以外への立入りを禁止する。
カ 役務に必要とする電気及び水は、原則として使用しないものとし、やむを得ず使用する場合は有料とし、事前に請手紙書きを行うこと。
キ 本役務で発生した発生材のうち金属類については、計量をしたうえで発生材調書を監督官へ提出した後、監督官の指示する場所に集積すること。その他は全て監督官の指示する場所に集積すること。

- (2) 現場管理
現場における火災予防、安全衛生並びに在来施設等の保護には、十分注意を払うものとし、一切の責任は請負者が負うものとする。万一、災害及び事故が発生した場合には、速やかに監督官に報告することとともに、その指示に従うものとする。また、第三者等に損害を与えた場合は、請負者の責任において補償するものとする。
- (3) 材料検査
使用材料は仮設材料を除き全て新品とし、監督官の検査を受け合格したものを使用すること。また、危険性のある場所には危険表示等の処置を行うこと。
- (4) 関係書類
ア 契約後速やかに作業実施日を監督官と調整し工程表を提出して監督官の承認を受けるものとする。
イ 後務写真撮影は請負者が実施するものとし、着手前の状況、各施工段階、役務完了及び完了後に明視できない箇所の施工状況並びに材料検査、その他監督官の指示するものを黒板等を使用してサービス版サイズに整理したうえ、提出するものとする。


- 6 特記事項
(1) 着手に先立ち、事前に現地を確認すること。また、図面より現地の取り合いを優先すること。
(2) 本役務で据付を行う空調機は官給品とし、規格等は下記の表による。なお、型式は全て盤掛型であり、電源種別は三相 200V である。

型式					
名 称	メーター	能 力	数 量	S Z R A 4 0 B J N T	
空調機（盤掛け）	ダイキン	1.5 馬力	6 台	室内機 : F A P 4 0 F A	
				室外機 : R Z R P 4 0 B F T	
				リモコン : B R C 7 F 1 8	

- (3) 空調機保場所（8号建物、下図参照）から作業場所まで輸入すること。
(4) 屋外配管作業については、北側居室（315, 317, 415, 417号室）は高所作業車を使用し、南側居室（303, 305号室）は足場を設置し行うこと。
(5) 更新する空調機の接続に必要な材料は請負者が用意すること。
(6) 空調機据付後、試運転調整を行い異常の有無を確認し、試運転調整結果報告書を提出すること。

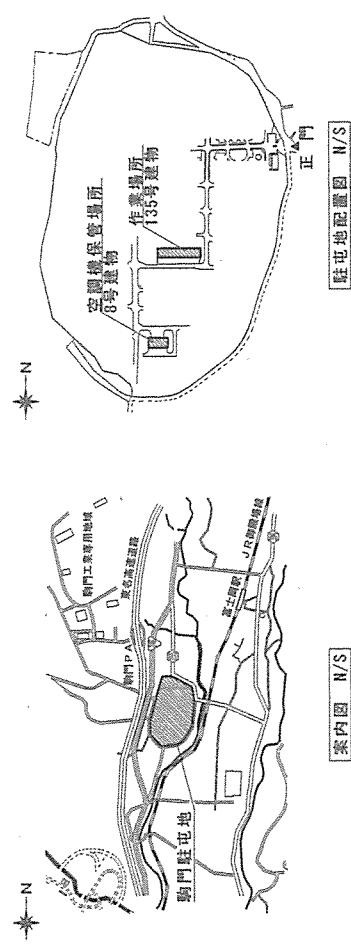


案内図 N/S

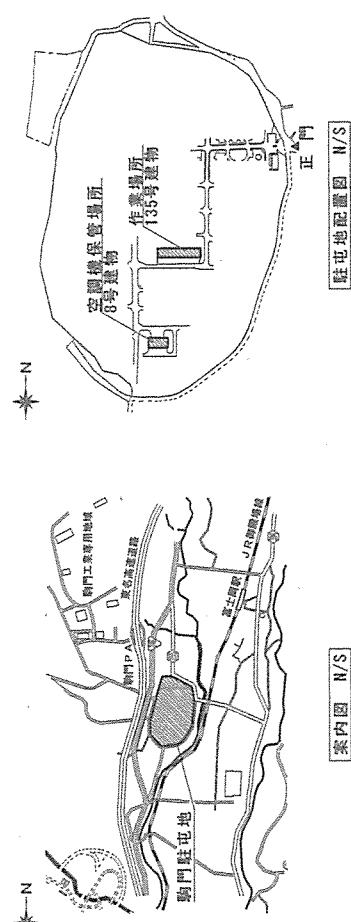


駐屯地配置図 N/S


件名	1 3 5 号建物空調機据付役務	図番	2 / 4
図名	仕様書、案内図、配置図	縮尺	国示

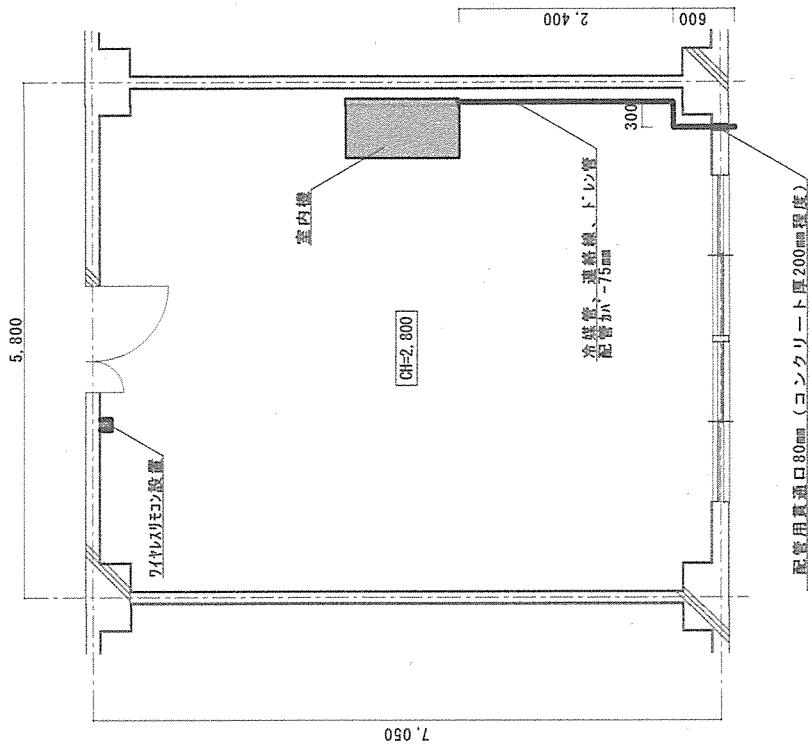


135号建物3階平面図 S=1/500

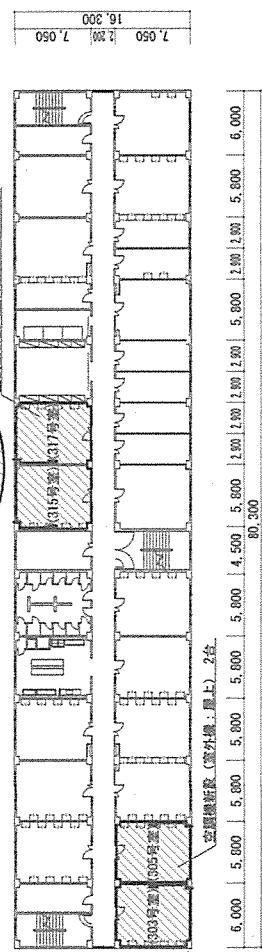

135号建物3階平面図 S=1/500

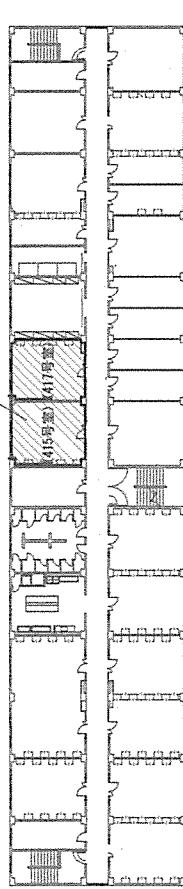


135号植物3號葉節圖 S=1/500

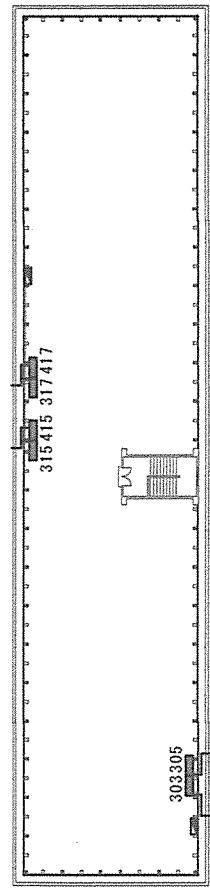

135号建物3階平面図 S=1/500

件 圖	名 稱	1 3 5 号建物空調機櫃付役務	圖 面 尺 寸	番 號 示 圖	/ 4
--------	--------	------------------	------------------	------------------	-----

2

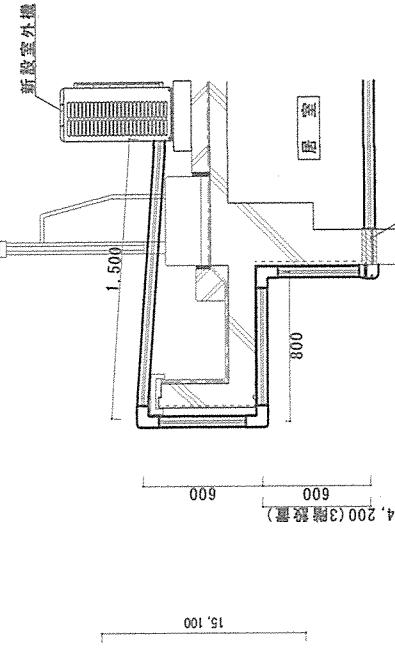


卷之三

B階アラビアトヨリ群細圖 S=1(30)

卷之三

管 名	材 料 名	數 量	管 名	材 料 名	數 量
冷媒用接頭管 (Φ6.4、Φ12.7) ドレ管 (13A) 通氣管 (EM-EFF 2.0-3G) 電源線 (EM-EFF 2.0-3G) 7-A線 (IE-2.0) 合成樹脂可とう管 (FPD22) 配管化粧ホース (75mm)	冷媒用接頭管 (Φ6.4、Φ12.7) ドレ管 (13A) ドレ管 (13A) 通氣管 (EM-EFF 2.0-3G) 電源線 (EM-EFF 2.0-3G) 7-A線 (IE-2.0) 合成樹脂可とう管 (FPD22) 配管化粧ホース (75mm)	13.6(m) 13.6(m) 13.4(m) 3.0(m) 3.0(m) 3.4(m) 3.4(m)	冷媒用接頭管 (Φ6.4、Φ12.7) ドレ管 (13A) ドレ管 (13A) 通氣管 (EM-EFF 2.0-3G) 電源線 (EM-EFF 2.0-3G) 7-A線 (IE-2.0) 合成樹脂可とう管 (FPD22) 配管化粧ホース (100mm)	冷媒用接頭管 (Φ6.4、Φ12.7) ドレ管 (13A) ドレ管 (13A) 通氣管 (EM-EFF 2.0-3G) 電源線 (EM-EFF 2.0-3G) 7-A線 (IE-2.0) 合成樹脂可とう管 (FPD22) 配管化粧ホース (100mm)	12.4(m) 3.6(m) 10.3(m) 12.4(m) 10.5(m) 10.5(m) 9.1(m)
303号室	417号室				
冷媒用接頭管 (Φ6.4、Φ12.7) ドレ管 (13A) 通氣管 (EM-EFF 2.0-3G) 電源線 (EM-EFF 2.0-3G) 7-A線 (IE-2.0) 合成樹脂可とう管 (FPD22) 配管化粧ホース (75mm)	冷媒用接頭管 (Φ6.4、Φ12.7) ドレ管 (13A) ドレ管 (13A) 通氣管 (EM-EFF 2.0-3G) 電源線 (EM-EFF 2.0-3G) 7-A線 (IE-2.0) 合成樹脂可とう管 (FPD22) 配管化粧ホース (75mm)	13.4(m) 13.4(m) 13.4(m) 5.0(m) 5.0(m) 13.4(m)	冷媒用接頭管 (Φ6.4、Φ12.7) ドレ管 (13A) ドレ管 (13A) 通氣管 (EM-EFF 2.0-3G) 電源線 (EM-EFF 2.0-3G) 7-A線 (IE-2.0) 合成樹脂可とう管 (FPD22) 配管化粧ホース (75mm)	冷媒用接頭管 (Φ6.4、Φ12.7) ドレ管 (13A) ドレ管 (13A) 通氣管 (EM-EFF 2.0-3G) 電源線 (EM-EFF 2.0-3G) 7-A線 (IE-2.0) 合成樹脂可とう管 (FPD22) 配管化粧ホース (100mm)	10.3(m) 10.3(m) 14.5(m) 14.5(m) 14.5(m) 3.3(m) 3.0(m)
305号室	315号室				
冷媒用接頭管 (Φ6.4、Φ12.7) ドレ管 (13A) 通氣管 (EM-EFF 2.0-3G) 電源線 (EM-EFF 2.0-3G) 7-A線 (IE-2.0) 合成樹脂可とう管 (FPD22) 配管化粧ホース (75mm)	冷媒用接頭管 (Φ6.4、Φ12.7) ドレ管 (13A) ドレ管 (13A) 通氣管 (EM-EFF 2.0-3G) 電源線 (EM-EFF 2.0-3G) 7-A線 (IE-2.0) 合成樹脂可とう管 (FPD22) 配管化粧ホース (100mm)	12.4(m) 3.6(m) 10.3(m) 12.4(m) 11.0(m) 11.0(m) 3.3(m)	冷媒用接頭管 (Φ6.4、Φ12.7) ドレ管 (13A) ドレ管 (13A) 通氣管 (EM-EFF 2.0-3G) 電源線 (EM-EFF 2.0-3G) 7-A線 (IE-2.0) 合成樹脂可とう管 (FPD22) 配管化粧ホース (75mm)	冷媒用接頭管 (Φ6.4、Φ12.7) ドレ管 (13A) ドレ管 (13A) 通氣管 (EM-EFF 2.0-3G) 電源線 (EM-EFF 2.0-3G) 7-A線 (IE-2.0) 合成樹脂可とう管 (FPD22) 配管化粧ホース (100mm)	10.3(m) 10.3(m) 9.0(m) 9.0(m) 9.0(m) 3.3(m) 3.0(m)
315号室					

材 料 名	数 量
冷熱用被覆管(Φ6.4、Φ12.7)	72.2(m)
ドレ管(13A)	47.6(m)
ドレ管(6A)	20.6(m)
遮熱管(GH-EFF 2.0-30)	72.2(m)
遮熱管(EH-EFF 2.0-30)	59.0(m)
7-A種(Φ1-8)管	59.0(m)
合板被覆可とう管(HTB22)	59.0(m)
配水管被覆かご(75mm)	24.2(m)
配水管被覆かご(100mm)	24.2(m)
合 计	

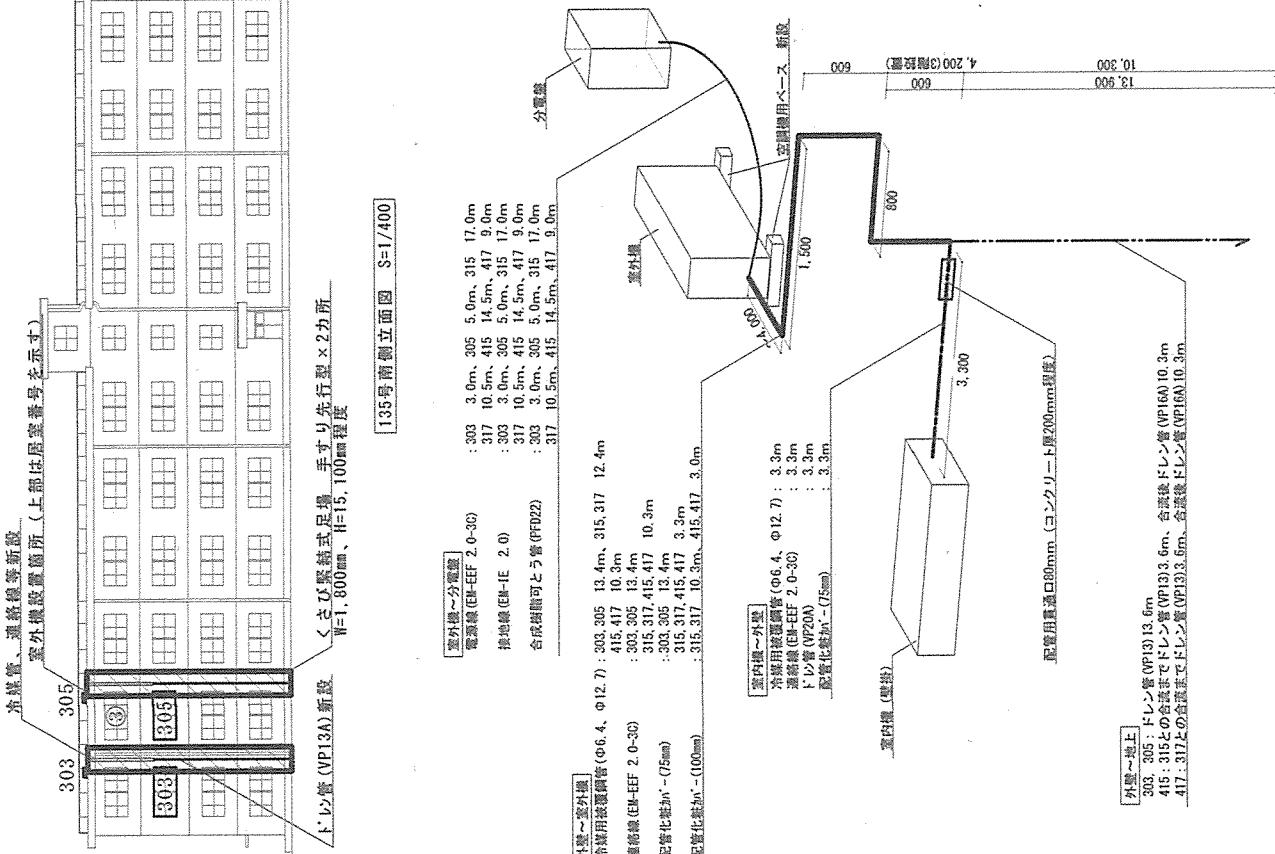

中華書局影印