


101号建物他冷温水管等補修工事


工事名称	101号建物他冷温水管等補修工事	図面番号	1 / 7
図面名称	表紙	仕様書番号	
		管-48	
陸上自衛隊霞ヶ浦駐屯地業務隊			令和5年5月31日



案内図 S=1/X

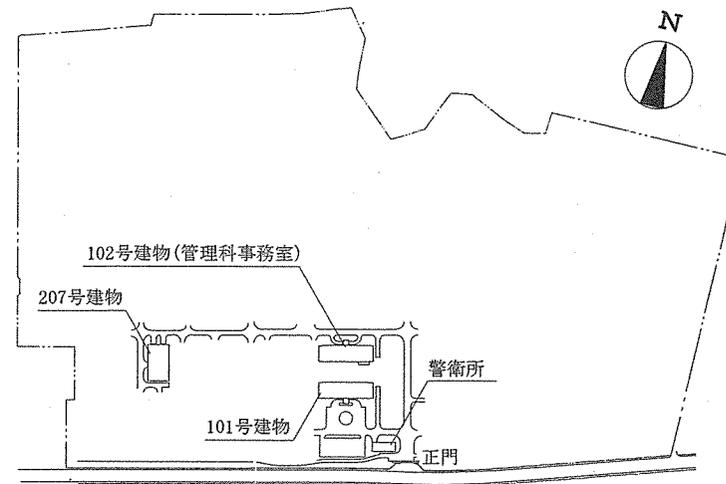

配置図 S=1/X

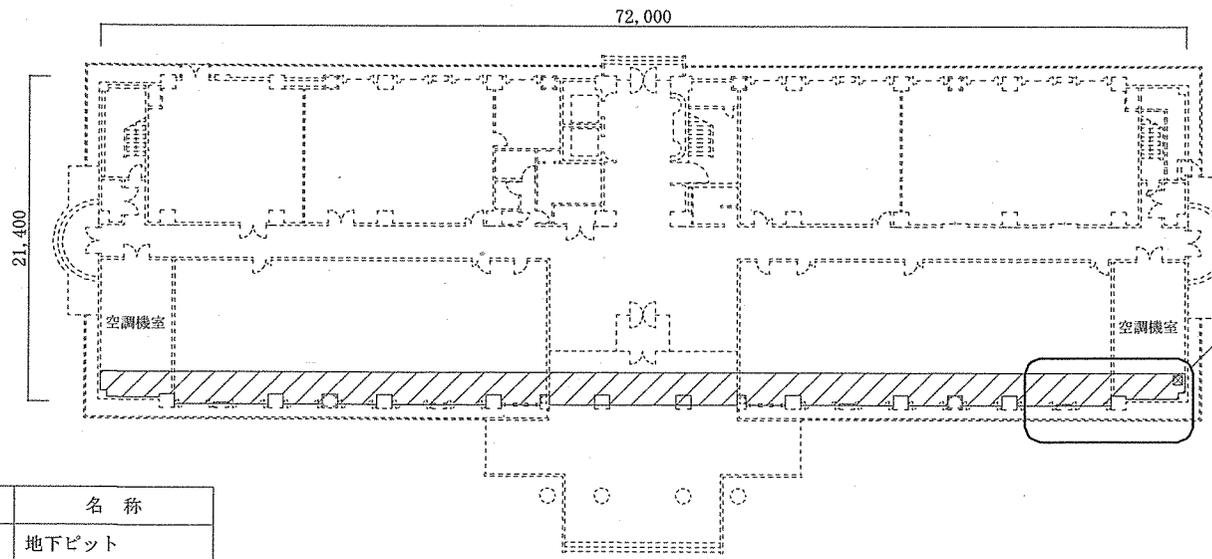


101号建物1階 平面図

冷温水管平面詳細図(5/7) 参照

凡例

記号	名称
	地下ピット
	地下ピット出入口


工事名称	101号建物他冷温水管等補修工事	図面番号	4/7
図面名称	案内図・配置図	縮尺	
	101号建物1階平面図	図示	
陸上自衛隊霞ヶ浦駐屯地業務隊			令和5年5月30日

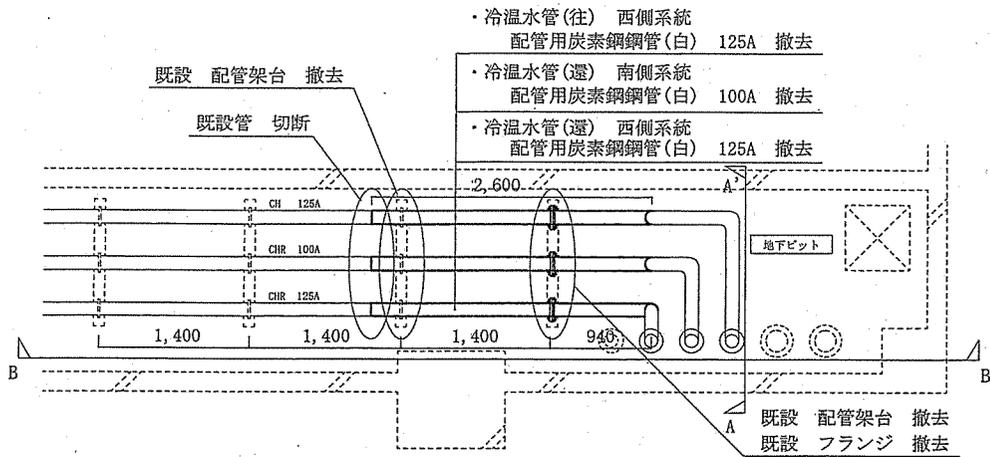

施工前 冷温水管 平面詳細図 S=1/X

- ・冷温水管(往) 西側系統
配管用炭素鋼鋼管(白) 125A 撤去
- ・冷温水管(還) 南側系統
配管用炭素鋼鋼管(白) 100A 撤去
- ・冷温水管(還) 西側系統
配管用炭素鋼鋼管(白) 125A 撤去


※図の配管架台及びストラップカップリング接続部は基準位置
(現場の取り合いを優先)

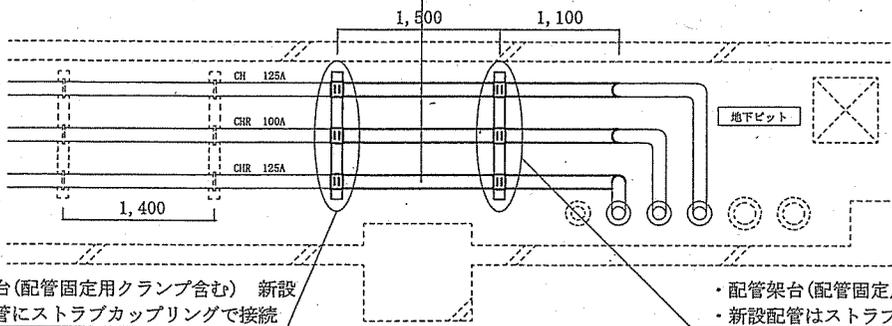


施工後 冷温水管 平面詳細図 S=1/X

- ・冷温水管(往) 西側系統
配管用炭素鋼鋼管(白) 125A 新設
- ・冷温水管(還) 南側系統
配管用炭素鋼鋼管(白) 100A 新設
- ・冷温水管(還) 西側系統
配管用炭素鋼鋼管(白) 125A 新設

- ・配管架台(配管固定用クランプ含む) 新設
- ・既設配管にストラップカップリングで接続
- ・配管架台(配管固定用クランプ含む) 新設
- ・新設配管はストラップカップリングで接続

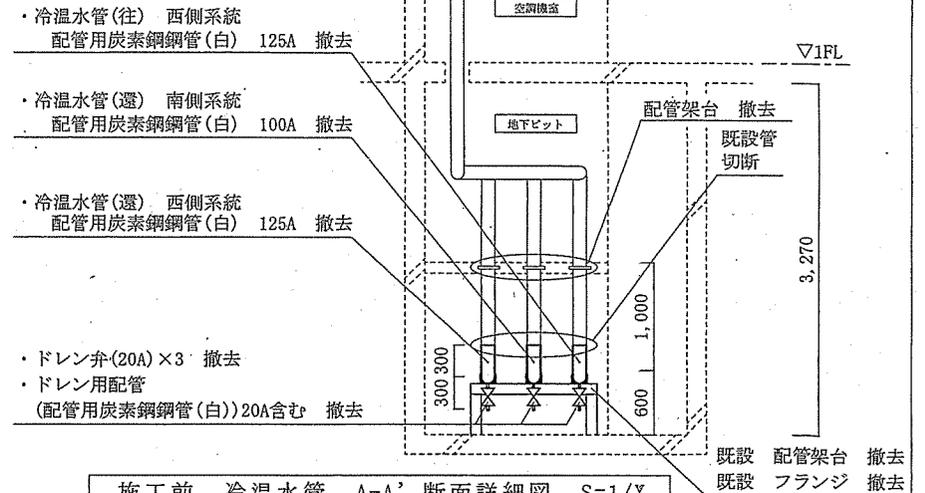

施工前 冷温水管 A-A' 断面詳細図 S=1/X

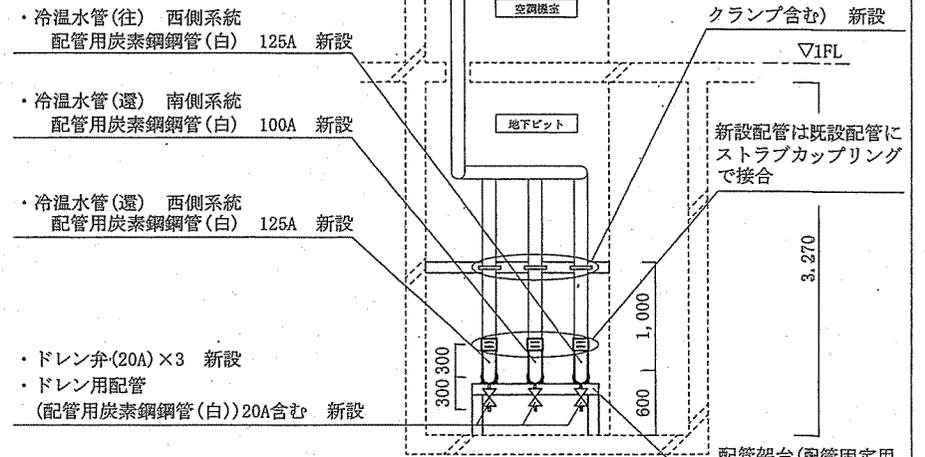


施工後 冷温水管 A-A' 断面詳細図 S=1/X


- ・冷温水管(往) 西側系統
配管用炭素鋼鋼管(白) 125A 撤去
- ・冷温水管(還) 南側系統
配管用炭素鋼鋼管(白) 100A 撤去
- ・冷温水管(還) 西側系統
配管用炭素鋼鋼管(白) 125A 撤去
- ・ドレン弁(20A)×3 撤去
- ・ドレン用配管
(配管用炭素鋼鋼管(白))20A含む 撤去

- ・冷温水管(往) 西側系統
配管用炭素鋼鋼管(白) 125A 新設
- ・冷温水管(還) 南側系統
配管用炭素鋼鋼管(白) 100A 新設
- ・冷温水管(還) 西側系統
配管用炭素鋼鋼管(白) 125A 新設
- ・ドレン弁(20A)×3 新設
- ・ドレン用配管
(配管用炭素鋼鋼管(白))20A含む 新設

工事名称	101号建物他冷温水管等補修工事	図面番号	5 / 7
図面名称	施工前・後 冷温水管 平面詳細図	縮尺	
	施工前・後 冷温水管 A-A' 断面詳細図	図示	
陸上自衛隊釧路駐屯地業務隊		令和5年5月30日	

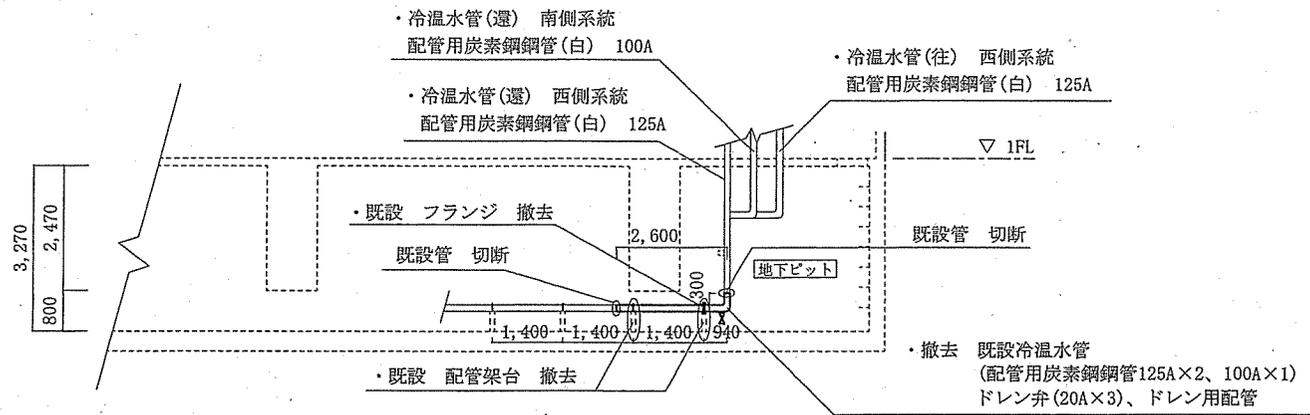

施工前 101号建物地下ピット B-B' 断面図 S=1/X

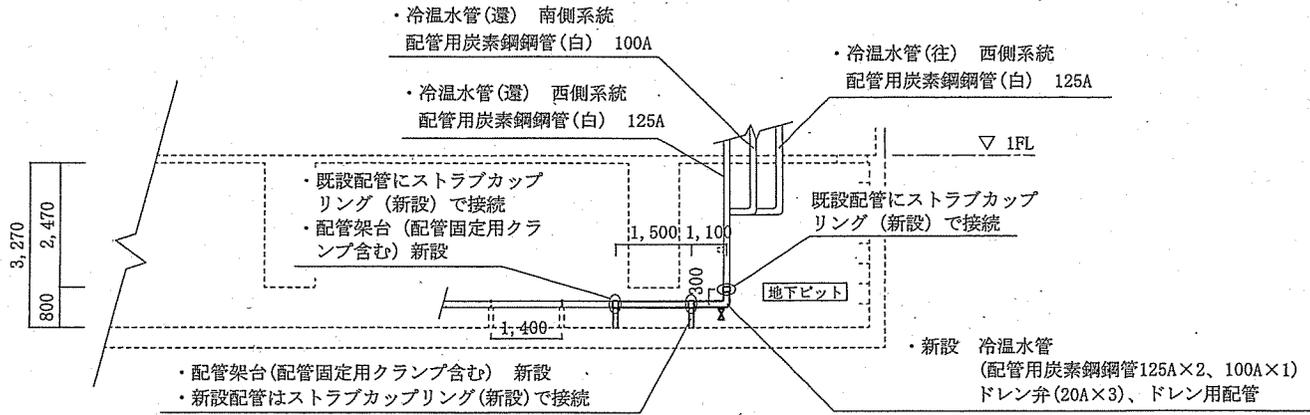


施工後 101号建物地下ピット B-B' 断面図 S=1/X


工事名称	101号建物他冷温水管等補修工事	図面番号	6 / 7
図面名称	施工前・後 101号建物地下ピットB-B' 断面図	縮尺	図示
陸上自衛隊霞ヶ浦駐屯地業務隊		令和5年5月30日	

・吸収式冷凍機(三菱重工(株)製)
形式: MDH-16A

蒸気管(入口)接続部の温度計差込口
より蒸気漏れ(溶接による穴埋め補修)

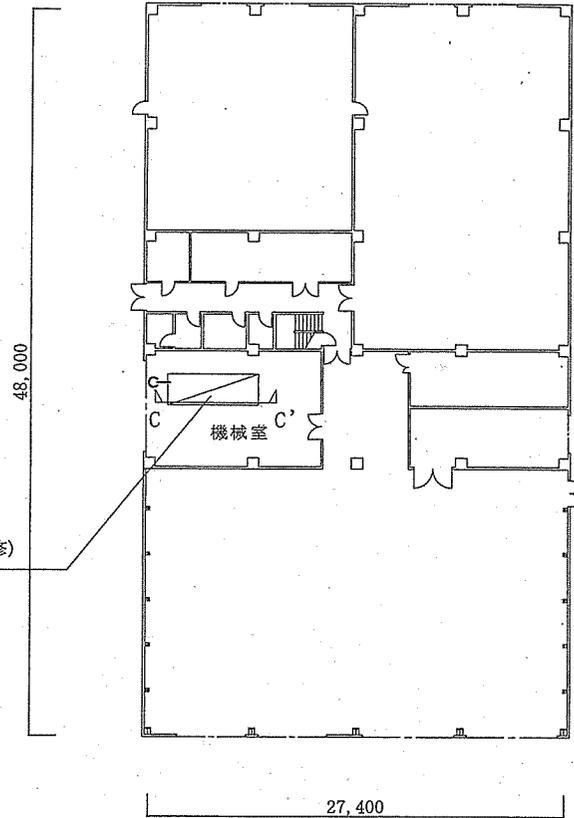

207号建物 平面図 S=1/X

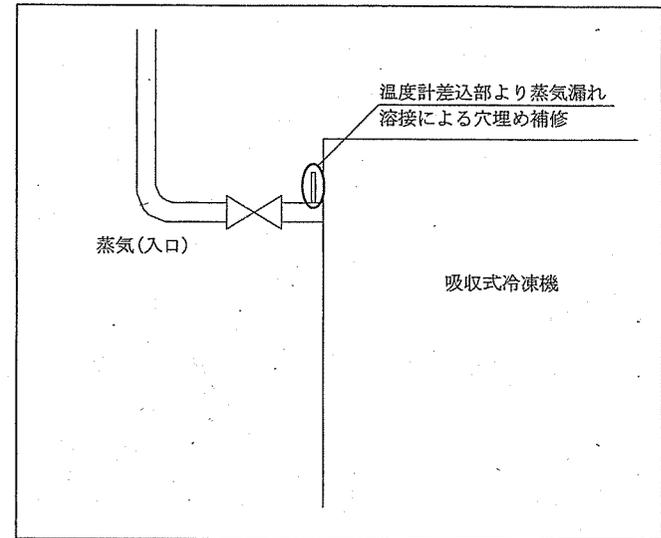

吸収式冷凍機 C-C' 断面図 S=1/X

工 事 名 称	101号建物他冷温水管等補修工事	図 面 番 号	7 / 7
図 面 名 称	207号建物平面図 吸収式冷凍機C-C' 断面図	縮 尺 図 示	
陸上自衛隊霞ヶ浦駐屯地業務隊		令和 5 年 5 月 3 0 日	